

那覇クルーズターミナル荷物搬送設備設置工事（建築）

令和 6 年度

那覇港管理組合 企画建設部 計画建設課

工事名称		那覇クルーズターミナル荷物搬送設備設置工事					工事年度	令和 6 年度	
工事場所		那覇市若狭地先(那覇市若狭1丁目28)					図面名称	表紙	
発注機関		那覇港管理組合 企画建設部 計画建設課					縮尺		
摘 要							図面番号	A-00	
審 査	課長	(副参事)	(設備事業監)	班長	主幹	担当者	設 名	株式会社 アーキ5D	
							資格者氏名	新里 均	
							登 録 番 号	一級建築士大臣登録第218581号	
							所 在 地	沖縄県宜野湾市普天間2丁目47番16号	

意 匠 図

[illegible]

工事名称	京町庫ビル2階・3階テナント用搬送設備設置工事	工事年度	令和6年度
工事場所	京町庫若狭地区先(京町庫若狭17(28))	年度名称	国面 目録
発注機関	京町庫管理組合 企画建設部 計画建設課	尺	A1:S=1/150 A3:S=1/300
概要		図面番号	A-01
検印	管理建築士 設 計 製 図	設 計 名 称	(株) 一キス D
		資格者氏名	新里 均
		登録番号	一級建築士大臣登録第218581号
		所在地	沖縄県宜野湾市普天間2-47-16

建築改修工事特記仕様書〔建築工事編〕沖縄県土木建築部																																											
令和6年7月改定版																																											
1 工事概要																																											
(1) 工 事 名：那覇クルーズターミナル荷物搬送設備設置工事業務委託(設計)																																											
(2) 工 事 所：那覇市若狭地先(那覇市若狭1丁目28)(地域地区等：)																																											
(3) 敷 地 面 積：13,982.74 m ²																																											
(4) 工 事 種 目： <div><table><tr><td>建築物</td><td></td><td></td><td></td></tr><tr><td>建築物の名称</td><td></td><td></td><td></td></tr><tr><td>主要用途</td><td>旅客ターミナル</td><td></td><td></td></tr><tr><td>構造及び階数</td><td>鉄骨造2階建</td><td></td><td></td></tr><tr><td>工事種別</td><td>改修</td><td></td><td></td></tr><tr><td>建築面積</td><td>m²</td><td>m²</td><td>m²</td></tr><tr><td>延べ面積</td><td>m²</td><td>m²</td><td>m²</td></tr><tr><td>イ 工作物及び立木</td><td></td><td></td><td></td></tr><tr><td>工作物の名称</td><td></td><td></td><td></td></tr><tr><td>数量</td><td></td><td></td><td></td></tr></table></div>				建築物				建築物の名称				主要用途	旅客ターミナル			構造及び階数	鉄骨造2階建			工事種別	改修			建築面積	m ²	m ²	m ²	延べ面積	m ²	m ²	m ²	イ 工作物及び立木				工作物の名称				数量			
建築物																																											
建築物の名称																																											
主要用途	旅客ターミナル																																										
構造及び階数	鉄骨造2階建																																										
工事種別	改修																																										
建築面積	m ²	m ²	m ²																																								
延べ面積	m ²	m ²	m ²																																								
イ 工作物及び立木																																											
工作物の名称																																											
数量																																											
2 本工事の設計時期																																											
本工事の設計書は、令和 年 月時点で沖縄県土木建築部建築工事積算基準及び公共工事設計労務単価等に基づいて作成している。																																											
3 建築工事仕様																																											
(1) 標準仕様																																											
図面及び特記仕様書に記載されていない事項は、国土交通省大臣官房官庁営繕部制定の「公共建築改修工事標準仕様書(建築工事編)」(令和4年版)(以下「標準仕様書」という。))による。																																											
(2) 特記仕様																																											
ア 項目は、番号に○印の付いたものを適用する。																																											
イ 特記事項は、「」に○印の付いたものを適用する。																																											
「」に○印がつかない場合は「※」のついたものを適用する。																																											
「」と「※」に○印がついた場合は共に適用する。																																											
ウ 項目及び特記事項に記載の() 内表示番号は、標準仕様書の当該項目、当該図又は当該表を示す。																																											
エ 特記事項に記載の(参-) は、国土交通省大臣官房官庁営繕部監修「公共建築工事標準仕様書(建築工事編)」[平成31年版]巻末の各部配図参考図の当該項目を示す。																																											
4 その他																																											
(1) 公共事業労務費調査に対する協力																																											
ア 本工事が公共事業労務費調査の対象工事となった場合、調査票等に必要事項を正確に記入し、必要な協力を行わなければならない。また、本工事の完成後においても、同様とする。																																											
イ 調査票等を提出した事業所を事後に訪問して行う調査・指導等の対象になった場合、その実施に協力しなければならない。また、本工事の完成後においても、同様とする。																																											
ウ 公共事業労務費調査の対象工事となった場合に正確な調査票等の提出が行えるよう、労働基準法等に従って就業規則を作成するとともに、賃金台帳を調製・保存する等、日頃より雇用している現場労働者の賃金時間管理を適切に行っておかなければならない。																																											
エ 本工事の一部について下請契約を締結する場合には、当該下請工事の受注者(当該下請工事の一部に係る二次以降の下請員を含む。)がアからウまでと同様の義務を負う旨を定めなければならない。																																											
(2) 暴力団員等による不当介入の排除対策																																											
受注者は、当該工事の施工に当たって「沖縄県土木建築部発注工事における暴力団員等による不当介入の排除手続きに関する合意書(平成19年7月24日)」に基づき、次に関する事項を遵守しなければならない。なお、違反したことが判明した場合は、指名停止等の措置を行なうなど、厳正に対処することとする。																																											
ア 暴力団員等から不当要求を受けた場合は、毅然として拒否し、その旨を速やかに監督員に報告するとともに、所轄の警察署等に被害の届出を行い、捜査上必要な協力を行うこと。																																											
イ 暴力団員等から不当要求による被害又は工事妨害を受けた場合は、速やかに監督員に報告するとともに所轄の警察署等に被害の届出を行うこと。																																											
ウ 暴力団員等に対する排除対策を講じたにもかかわらず、工事に遅れが生じるおそれがある場合は、速やかに監督員と工程に関する協議を行うこと。																																											
(3) ワークリースタンスの実施																																											
工事現場環境に関しては、ワークリースタンス実施要領の3. 取組内容について、業務着手時の打合せ時に確認、調整し、取組内容を設定すること。なお、取組内容は打合せ記録簿へ記録し、受発注者で共有すること。																																											
当該要領については、沖縄県技術・建設業課のホームページ(下記アドレス)を参照すること。 https://www.pref.okinawa.lg.jp/site/doboku/gijiken/kankeitsyosyo.html																																											
(4) 工事監理業務への協力等																																											
ア 本工事の工事監理業務(建築工事監理業務委託契約に基づき、建築士法第2条第8項並びに同法第18条第3項に掲げる工事監理を行う業務)を以下(同じ。)、別選委託契約を締結することとしており、本工事の現場代理人等は、当該工事監理業務の履行に協力すること。																																											
イ 工事監理業務の受注者が配置した管理技術者、主任担当技術者並びに担当技術者(以下「管理技術者等」という。)の氏名等は、発注者から通知する。なお、管理技術者等は本工事に関する指示・承諾・協議の権限は有しない。																																											
(4) 工事監理業務への協力等																																											
ウ 設計図書において監督員に提出することとなっている書類は、原則として管理技術者等に提出すること。																																											
エ 建設業法第23条の2の規程に基づく工事監理に対する報告の書類は、監督員に提出すること。																																											
(5) 本工事の請負代金額の変更協議をする場合及び本工事と関連する工事を本工事受注者と随意契約する場合の取扱いについて																																											
本工事の請負代金額の変更協議をする場合又は本工事と関連する工事を本工事受注者と随意契約する場合にあたって、変更協議または関連する工事の予定価格の算定は、本工事の請負比率(元契約額÷元設計額)を変更設計額または関連工事の設計額に乗じた額で行う。																																											
(6) 県産資材の優先使用																																											
本工事に使用する資材等のうち、沖縄県内で生産、製造され、かつ、規格、品質、価格等が適正である場合はこれを優先して使用するよう努めなければならない。なお、主要建設資材の使用状況を「県産建設資材使用状況報告書」にて報告すること。																																											
(7) 下請業者の県内企業優先活用																																											
請負業者は、下請契約の相手方を県内企業(主たる営業所を沖縄県内に有する者。)から選定するように努めなければならない。																																											
(8) 不発現等発見時の処理について																																											
本工事において、不発現等が発見された場合には、警察署(交番、駐在所)に報告すると共に、監督員を通して関連市町村(防災主管課)、沖縄県知事公室防災危機管理課及び沖縄県土木建築部技術・建設業課に報告すること。																																											
また、発見された不発現等については、警察署または自衛隊より指示等があるまでは、触れずにそのままの状態で保存すること。																																											
なお、これについては、下請業者へも周知すること。																																											
(9) ダンプトラック等の過積載等の防止について																																											
ア 工事用資機材等の積載超過がないようにするとともに交通安全管理を十分に行うこと。																																											
イ 過積載を行っている資材納入者から資材購入をしないこと。																																											
ウ 資材等の過積載を防止するため、資材の購入等に当たっては、資材納入業者等の利益を不当に害することのないようにすること。																																											
エ さし枠の装置または物品積載装置の不正改造をしたダンプカーが工事現場に出入りすることがないようにすること。																																											
オ 「土砂等を運搬する大型自動車による交通事故の防止に関する特別措置法(以下「法」という。))の目的に鑑み、法第12条に規定する団体等の設立状況を踏まえ、同団体等の加入者の使用を促進すること。																																											
カ 下請契約の相手方又は資材納入者を選定するにあたっては、交通安全に関する配慮に欠けるもの又は業務に関しダンプトラック等によって悪質かつ重大な事故を発生させたものを排除すること。																																											
キ アからカの事につき、下請契約における受注者を指導すること。																																											
(10) 不正軽油の使用の禁止等について																																											
ア 受注者は、工事の施工に当たり、工事現場で使用し、若しくは使用させる車両(資機材等の搬出入車両を含む。)又は建設機械等の燃料として、不正軽油(地方税法第144条の32の規定に違反する燃料をいう。)を使用し、又は使用させてはならない。																																											
イ 受注者は、県の税務当局が実施する使用燃料の抜取調査に協力しなければならない。																																											
(11) 設計図書における資材等の取扱いについて																																											
ア 本工事の設計図書及び参考図に示す資材等については、特定企業の製品又は工法を指定するものではない。																																											
イ 本工事で使用する資材等については、設計図書及び参考図のとりの品質規格・仕様等で積算しており、その品質規格・仕様等と同等級以上の資材を使用すること。なお、使用にあたっては監督職員の承諾を得るものとする。																																											
ウ 「参考図」は建設工事請負契約約款第1条に定める設計図書ではなく、発注者の積算の透明性を確保し入札者の積算、工事費内訳書作成の効率化を図ることを目的に「参考資料」として提示するものである。																																											
(12) ガイドライン等の遵守について																																											
設計変更等については、契約書18条から24条に記載しているところであるが、その具体的な考え方や手続きについては、工事請負契約における設計変更ガイドライン(営繕工事編)(沖縄県土木建築部)によるものとする。																																											
(13) 本工事の予定価格に占める法定福利費概算額について																																											
ア 受注者は、契約締結後15日以内に、監督員を経由して請負代金内訳書を提出し、請負代金内訳書には、工事現場に従事する現場労働者に係る社会保険料(健康保険、厚生年金保険及び雇用保険をいう。)の内の事業主が納付義務を負う保険料(以降「法定福利費」という。)を明示すること。																																											
また、明示する法定福利費の算出に当たっては、各専門工事業団体が作成した標準見積書に沿って作成された法定福利費を内訳明示した下請企業の見積りの活用等により適正に見積もることが必要であり、「法定福利費を内訳明示した見積書の作成手順」に準拠する等により適切に算出すること。																																											
イ 発注者は、受注者から提出された請負代金内訳書に明示された法定福利費と予定価格に占める法定福利費概算額について確認を行い、「一定以上の乖離がある場合」は、受注者に対して説明を求め、場合によっては、建設業法第19条の3に違反するおそれがないか確認します。 【法定福利費を内訳明示した見積書の作成手順(国土交通省HP)】 https://www.mlit.go.jp/common/001090440.pdf 【法定福利費を内訳明示した見積書の作成手順(簡易版)(国土交通省HP)】 https://www.mlit.go.jp/common/001203247.pdf 【各団体が作成した標準見積書(国土交通省HP)】 ホーム>政策>仕事>土地・建設産業>建設産業>不動産業>各団体が作成した標準見積書 https://www.mlit.go.jp/totikensangyo/const/totikensangyo_const_tk2_000082.html																																											
章 項 目 特 記 事 項																																											
① 一般共通事項																																											
① 適用基準等	● 建築改修工事監理指針(令和4年版)国土交通省大臣官房官庁営繕部監修 ● 建築工事標準詳細図(令和4年版)国土交通省大臣官房官庁営繕部 ● 敷地調査共通仕様書(令和4年版)国土交通省大臣官房官庁営繕部 ● 建築材料・設備機材等品質性能評価事業 建築材料等評価名簿(令和6年版)(一社)公共建築協会 ● 営繕工事写真撮影要領(令和5年版) ● 磁気探査実施要領(令和2年1月)沖縄県土木建築部 ● 沖縄県土木建築部における公共建設工事の分別解体・再資源化および再生資源活用に関する実施要領(平成25年12月)沖縄県土木建築部 ● 構造計画・施工計画・建築設備計画の留意事項(令和4年4月)沖縄県土木建築部																																										
② 工事実績情報の登録(1.1.4)	登録する。ただし、工事請負代金額が500万円未満の工事については、登録を要しない。																																										
③ 工事の一時中止に関する事項(1.1.9)	工事の一時中止に係る計画の作成 (1) 契約書第20条の規定により工事の一時中止の通知を受けた場合は、中止期間中における工事現場の管理に関する計画(以下「基本計画書」という。)を発注者に提出し、承諾を受けるものとする。 なお、基本計画書には、中止時点における工事の出来形、職員の体制、労務者数、搬入材料及び建設機械器具等の確認に関すること、中止に伴う工事現場の体制の縮小と再開に関すること及び工事現場の維持・管理に関する基本的事項を明らかにする。 (2) 工事の施工を一時中止する場合は、工事の続行に備え工事現場を保全すること。																																										
4 工事の余裕期間	・ 余裕期間を設定する工事 【 方式】 【以下から選択・発注者指定方式／任意着手方式／フレックス方式】 (1) 本工事は余裕期間として【 日間】を設定した工事である。 なお、余裕期間の設定にかかると積算上の割増は考慮しない。 (2) 余裕期間制度のうち、任意着手方式、フレックス方式において、受注者は、余裕期間内の任意の日を工事の始期と定めることができる。 このため、受注者は、落札結果通知を受けた日の翌日までに「工期通知書(様式ー1)」を作成し、発注者(契約担当者)に通知(提出)すること。 (3) その他事項は、「余裕期間を設定する工事実施要領」による。																																										
5 概成工期(1.2.1)	図示された範囲は【令和 年 月 日】までに完了すること。																																										
⑥ 品質計画等(1.2.2)	建築基準法に基づく風圧区分等を必要とする場合は次による。 (1) 風速・V0≧ 56.7 m/s (平12建造第1454号第2) (2) 地表面粗度区分: II (3.5.4)(3.9.3)(5.13.5)(9.3.4)																																										
⑦ 施工図等(1.2.3)	(1) 施工図等の著作権に関わる当該建築物に限る使用権は、発注者に譲渡するものとする。 (2) 現場代理人等は、施工に先立ち、各工事間の施工計画を調整、検討するため、各室の平面図、展開図、天井伏図(各1/50程度)及び必要な部位の断面図を作成の上、各工事の必要な内容を記載した総合図を作成する。なお、総合図は監督員に提出し、確認を受ける。 (3) 施工計画書及び施工図等は監督員の指示する時期に提出する。ただし監督員の指示がない場合は、原則として施工計画書は契約後30日以内、施工図等は工事着手前までに提出し、承諾を受ける。																																										
⑧ 工事の記録(1.2.4)	沖縄県土木建築部工事関係標準様式を用いる。																																										
⑨ 電気保安技術者(1.3.3)	電気工作物の工事を行う場合、その工事期間において電気保安技術者を配置し、保安業務を行うこと。																																										
⑩ 施工条件(1.3.5)	施工順序等の制約 ・ 無し ○ 有り【○現場説明書による・図示・】																																										
工事車庫の駐車場所： ・ 図示・現場説明書による・ 資材、機材置場： ・ 図示・現場説明書による・ 建設発生土の仮置場： ・ 図示・現場説明書による・ その他の施工条件： ・ 図示・現場説明書による・																																											
工事名称		那覇クルーズターミナル荷物搬送設備設置工事	工事年度	令和 6 年度																																							
工事場所		那覇市若狭地先(那覇市若狭1丁目28)	図面名称	建築工事特記仕様書(その1)																																							
発注機関		那覇空港管理組合 企画建設部 計画建設課	縮 尺																																								
摘 要			図面番号	A-02																																							
検 印		管理建築士	設 計	製 図																																							
		設計者氏名	名 称	資格者氏名																																							
		登録番号	新里 均																																								
		所在地 沖縄県宜野湾市普天間2-47-14																																									

[illegible]

⑩ 技能士(1.5.2)
※別紙

適用工事種別	技能検定作業
鉄筋工事	鉄筋施工(鉄筋組立て作業)
コンクリート工事	型枠施工／コンクリート圧送施工
鉄骨工事	とび(とび作業)
コンクリートブロック工事	ブロック建築
防水工事	ウレタン系塗膜防水／シーリング防水
屋根及びとい工事	建築板金(内外装板金作業)
金属工事	内装仕上り施工(鋼製下地工事作業)
左官工事	左官(左官作業)
建具工事	サッシ施工
塗装工事	建築塗装／金属塗装
内外装工事	プラスチック系床仕上り／ボード仕上り
舗装工事	コンクリート舗装

工事名称	那覇クルーズターミナル荷物搬送設備設置工事		工事年度	令和 6 年度	
工事場所	那覇市若狭地先(那覇市若狭1丁目28)		図面名称	建築工事特記仕様書(その2)	
発注機関	那覇港管理組合 企画建設部 計画建設課		縮 尺	—	
摘 要			図面番号	A-03(別紙)	
検 印	管理建築士	設 計	製 図	設 計 者 氏 名	(株)アーキSD
				新 里 均	
				登 録 番 号	一級建築士大臣登録第2185814
				所 在 地	沖縄県宜野湾市普天間2-47-14

④外壁改修工事

1外壁改修工事の種類等(4.1.4)

2外壁改修塗り仕上げの種類(4.1.5)

3その他

(1)コンクリート打ち仕上げ外壁改修の内容改修工法の種類使用する材料特記事項ひび割れ部改修欠損部改修・自動低圧式エポキシ樹脂注入工法におけるエポキシ樹脂の注入量:注入口1箇所当たり【】mm・手動式エポキシ樹脂注入工法における注入口間隔:【】mm・機械式エポキシ樹脂注入工法における注入口間隔:【】mm

(2)モルタル塗り仕上げ外壁改修の内容改修工法の種類使用する材料特記事項ひび割れ部改修欠損部改修浮き部改修

(3)タイル張り仕上げ外壁改修の内容改修工法の種類使用する材料特記事項ひび割れ部改修欠損部改修浮き部改修目地改修工法

(4)タイルの種類施工箇所形状・寸法うわぐすり吸水率役物色備考・タイルの試験張り:【・行う・行わない】・タイルの見本焼き:【・行う・行わない】・外装タイル張り下地等の下地モルタルの接着性試験:【】

(5)タイル張り工法タイルの種類大きさ工法張付け材料の種類、塗厚等

(6)塗り仕上げ外壁仕上塗材の種類(呼び名)仕上げの形状工法下地処理の方法等

改修後の新規仕上りの種類:

既設資材の処理及び処分方法:

⑤建具改修工事

1改修工法(5.1.3)

②防火戸等(5.1.4)(5.1.7)

3見本の製作等(5.1.5)

④アルミニウム製建具(5.2.2)(5.2.4)(5.2.5)(表5.2.2)

5樹脂製建具(5.3.2)(表5.3.1)(表5.3.2)(表5.3.3)(5.3.4)(5.3.5)

【・かぶせ工法・撤去工法】・新規に建具を設置する場合における開口の開け方及び補修方法【】

(1)防火戸の指定及び機構等は、図示による。

(2)防犯建物部品の適用は、図示による。

(1)建具見本の製作:【・行う・行わない】

(2)特殊な建具の仮組:【・実施する・実施しない】

(1)建具の性能等種類耐風圧性気密性水密性枠見込み寸法施工箇所S-7A-4W-570・100図示

(2)特殊なドアセット等の適用及び等級ドアセット等の種類施工箇所等級備考・防音ドアセット・断熱ドアセット・耐震ドアセット

(3)外部に面する建具の表面処理の種別及び複合皮膜の種類種別B-1複合皮膜の種類:【・A1・A2】(JIS H 8602)

(4)結露の処理方法:

(5)水切り及びびげん板等の加工及び組立は、図示による。

(1)外部に面する樹脂製建具の性能等級等種類耐風圧性気密性水密性枠見込み寸法施工箇所

(2)特殊なドアセット等の適用及び等級ドアセット等の種類施工箇所等級備考・防音ドアセット・断熱ドアセット・耐震ドアセット

(3)表面色:

(4)水切り及びびげん板等の加工及び組立は、図示による。

26鋼製建具(5.4.2)(表5.2.1)(表5.4.1)

⑦鋼製軽量建具(5.5.2)(5.5.3)

8ステンレス製建具(5.6.2)(表5.2.1)(表5.4.1)

9木製建具(5.7.2)

⑩建具用金物(5.8.2)(5.8.3)(表5.8.1)

⑪鍵(5.8.4)

12自動ドア開閉装置(5.9.2)(表5.9.4)

⑬シャッター(5.11.2)(5.12.2)(5.12.4)

14オーバーヘッドドア(5.13.2)

15ガラス(5.14.2)(5.14.4)(5.14.5)

16その他

(1)建具の性能等施工箇所気密性水密性耐風圧性備考(材料等)

(2)特殊なドアセット等の適用及び等級ドアセット等の種類施工箇所等級備考・簡易気密型ドアセット

(3)鋼板の種類:【・JIS G 3302・JIS G 3317】

(1)建具の性能等種類耐風圧性気密性水密性枠見込み寸法施工箇所図示

(2)特殊なドアセット等の適用及び等級ドアセット等の種類施工箇所等級備考・簡易気密型ドアセット

(3)ビニル被覆鋼板:【・使用する・使用しない】

(4)カラー鋼板の適用:【・使用する・使用しない】

(1)建具の性能等施工箇所気密性水密性耐風圧性備考(材料等)

(2)表面仕上げ:【※HL・パイプレーション・鏡面・】

(1)かまち戸かまちの樹種:・鏡板の樹種:ふすま上張りの種類:・線の仕上げ:

(1)建具用金物の材質、形状及び寸法形式金物の種類見え掛り部の材質備考図示

(2)建具用金物の取付け位置等は、図示による。

(1)マスターキー:○製作する・製作しない

(2)関連工事がある場合は、受注者間で協議し1つの鍵箱にまとめて納品する。

(1)戸の開閉方法:【・引戸・開き戸・折戸】

(2)センサーの種類:

(1)シャッターの種類:○重量(・)・軽量

(2)耐風圧強度 S-7

(3)重量シャッターの場合のシャッターケース:【○股ける・股けない】

(4)スラットの形状:【○インターロック型・オーバーラッピング型】

(1)耐風圧性能の区分:

(2)開閉機能:【※バンス式・チェーン式・電動式】

(3)収納形式による区分:

(1)ガラスの種類及び厚さ等ガラスの種類厚さ等備考

(2)ガラス留め材建具の種類材種

(3)熱線反射ガラスの映像調整:

(4)ガラスブロックの材料及び工法表面形呼び寸法厚さ壁用金隅枠補強材色金属製化耐力バー

(5)ガラスブロック組みに用いる化粧目地モルタルの色:

既設資材の処理及び処分方法:

⑥内装改修工事

1既存床の撤去等(6.2.1)

2木下地等(6.5.1)(6.5.2)(表6.5.1)

既存床仕上材工法備考図示

(1)木材(下地材)の含水率:※A種・B種木材(造作材)の含水率:※A種・B種

(2)製材【・「製材の日本農林規格」による・「製材の日本農林規格」以外による】・「下地用針葉樹製材・造作用針葉樹製材・広葉樹製材・」

施工箇所樹種寸法等級又は品質含水率防虫処理・難燃処理

(表6.5.2)

3土壌の防蟻処理

4防腐・防蟻・防虫処理(6.5.5)

5防蟻処理、防虫処理の施工及び保証

6軽量鉄骨天井下地(6.6.3)(6.6.4)

7ビニル床シート等(6.8.2)(6.8.3)

(3)造作用集成材【・「集成材の日本農林規格」による・「集成材の日本農林規格」以外による】・造作用集成材・化粧ばり構造用集成材・】施工箇所樹種寸法等級又は品質含水率化粧薄板の厚さ

(4)造作用単板積層材【・「単板積層材の日本農林規格」による・「単板積層材の日本農林規格」以外による】施工箇所厚さ表面の品質含水率防虫処理

(5)床張り用合板等【・普通合板・構造用合板】施工箇所樹種厚さ品質、等級等接着の程度防虫・強度等

(6)パーテュルボード施工箇所厚さ表裏面の状態曲げ強さ接着剤難燃性

(7)構造用パネル施工箇所厚さ等級

(1)施工箇所:「防除施工標準仕様書」(公益社団法人日本しろあり対策協会発行)I新築建築物しろあり予防処理標準仕様書4処理の箇所に準ずることとし、建装材の外周処理

(2)処理薬剤: (公社)日本しろあり対策協会又は(公社)日本木材保存協会の認定品とする。

(3)処理方法:「防除施工標準仕様書」I新築建築物しろあり予防処理標準仕様書3処理の方法に準ずる。また、土間コンクリートを打設する部分には、薬剤処理後、厚さ0.15mmポリエチレンフィルム敷きを行う。

木材処理(防蟻・防虫)

(1)施工箇所:合板、集成材等を除く全ての木材

(2)処理方法:工場における加圧式とし、十分に乾燥を行う。ただし、現場における加工が生じた場合には、加工した箇所に、対し、現場にて木材保存剤を塗布する。

(3)性能区分:性能区分は次による。ただし、監督員の指示を受けた部材については、その指示に従うものとする。

ア造作材にラワン材等広葉樹を使用する場合は、JASの保存処理K1+保存処理K3とする。

イ構造材、下地材については、JASの保存処理K3とする。

(1)公益社団法人日本しろあり対策協会の認定した「しろあり防除施工士」とする。ただし、工場における処理及び監督員の承諾を受けた場合はこの限りではない。

(2)元請業者と施工業者の連署による保証書を監督員に提出する。なお、期間は、処理施工後5年とする。

(1)屋外の軽量鉄骨天井下地野縁受、吊りボルト及びインサートの間隔野縁の間隔備考

(2)既存の埋込みインサート:【・使用する・使用しない】

(3)あと施工アンカーの引抜き試験:【・行う(荷重N程度)・行わない】

(4)各補強の方法は、図示による。

(1)ビニル床シートの材料及び工法施工箇所種類の記号色柄厚さ熱溶接工法の適用・有り・無し

(2)ビニル床タイル、ゴム床タイル施工箇所種類(・形状)厚さ等

(3)特殊機能床材の適用:【・帯電防止シート又は床タイル・視覚障害者用床タイル・耐動荷重性床シート・防滑性床シート又は床タイル】施工箇所種類(・形状)厚さ等

8カーペット敷き(6.9.3)(表6.9.1)(表6.9.2)

9合成樹脂塗床(6.10.3)

10フローリング張り

11フローリングボードの特殊張り

12畳敷き(6.12.2)

⑬せつこうボード、その他ボード及び合板張り(6.13.2)(6.13.3)(表6.13.5)

⑭壁紙張り(6.14.2)

⑮モルタル塗り(6.15.3)(6.15.6)

16タイル張り(6.16.2)(6.16.3)(6.16.5)(表6.16.4)

17セルフレベリング材塗り(6.17.3)(表6.17.1)

18その他

施工箇所かべつの種類・種別厚さバイル形状等工法・タタミ・全面接着・タタミ・全面接着

(1)帯電性の適用【・有り・無し】

(2)見切り、押さえ金物の材質、種類及び形状は図示による。

エポキシ樹脂系塗床の仕上りの種類:

施工箇所工法品名備考(樹種、種別等)

体育館、武道場等の床の強度、弾力性を特に要求される広い床は、日本体育床下地工業会編「体育館床工事標準施工要領書」による。

(1)畳の種類【・A種・B種・C種・D種(種別:・)】

(2)畳表に使用する材料は沖縄県産とする。

(1)せつこうボード規格名称種類の記号厚さ施工箇所目地工法の種類図示

(2)合板の種類合板の名称施工箇所その他の仕様※図示(Aー)による。

※合板の木材処理(防虫・防蟻)については、本特記仕様書第6章第3項及び第4項を適用する。

(3)軽量鉄骨壁下地ボード遮音壁に用いる遮音シール材:【・】品質及び防火性能:【準不燃材料以上】

(1)既製目地材の適用及び形状:

(2)床の目地の設置及び工法:

(1)伸縮目地材の位置は、図示による。

(2)タイルの種類施工箇所形状・寸法うわぐすり吸水率役物色備考

(3)タイルの試験張り:【・行う・行わない】

(4)タイルの見本焼き:【・行う・行わない】

(5)壁タイル張りの工法等タイルの種類大きさ工法張付け材料の種類、塗厚等

(1)セルフレベリング材の塗厚:

既設資材の処理及び処分方法:

⑦塗装改修工事

①塗装の種類及び種別(7.1.4)(7.2.2)~(7.13.2)

②保証

3その他

工事名称都府県庁舎・市町村庁舎・地方公共団体庁舎・学校・病院・福祉施設・その他

工事年度令和6年度

工事場所都府県庁舎・市町村庁舎・地方公共団体庁舎・学校・病院・福祉施設・その他

図面名称建築改修工事特記仕様書(その3)


発注機関都府県庁舎・市町村庁舎・地方公共団体庁舎・学校・病院・福祉施設・その他

縮尺—


図面番号A-04

発注者都府県庁舎・市町村庁舎・地方公共団体庁舎・学校・病院・福祉施設・その他


<

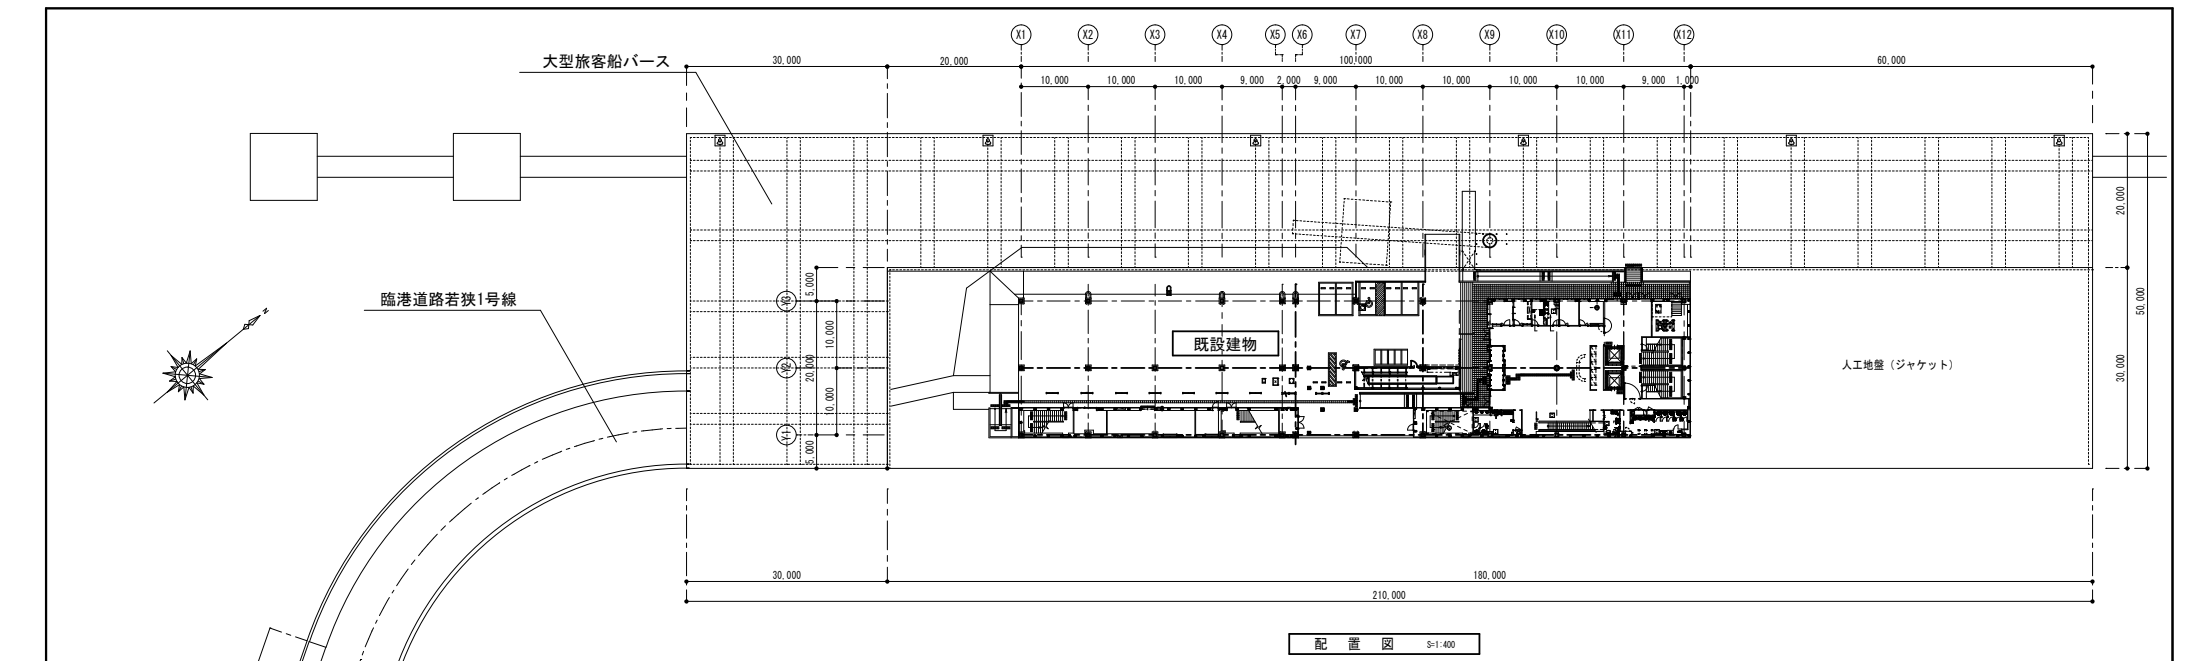

配置図 3-1-400

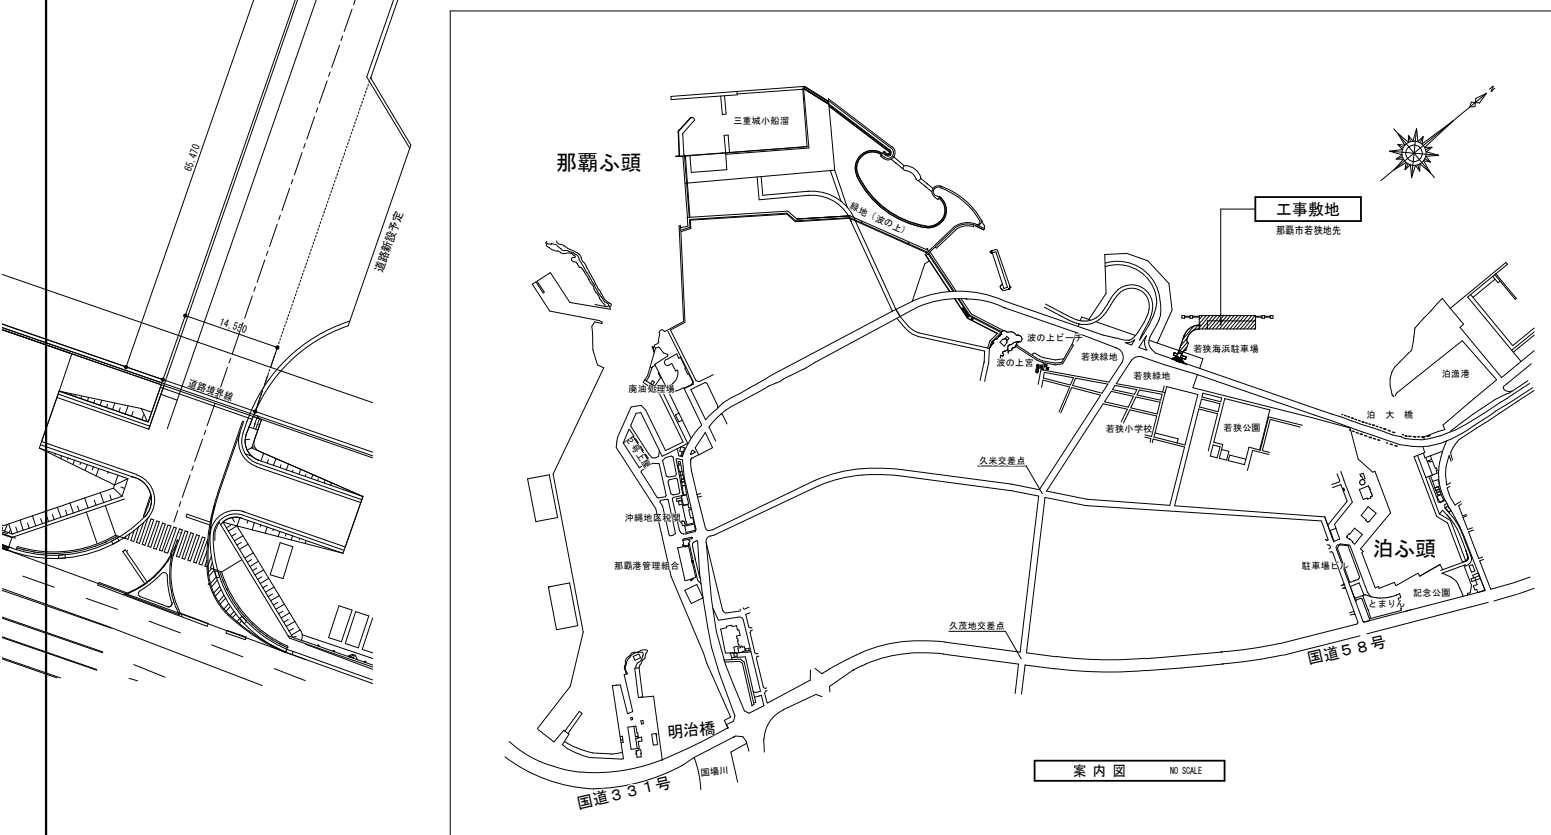

案内図 NO SCALE

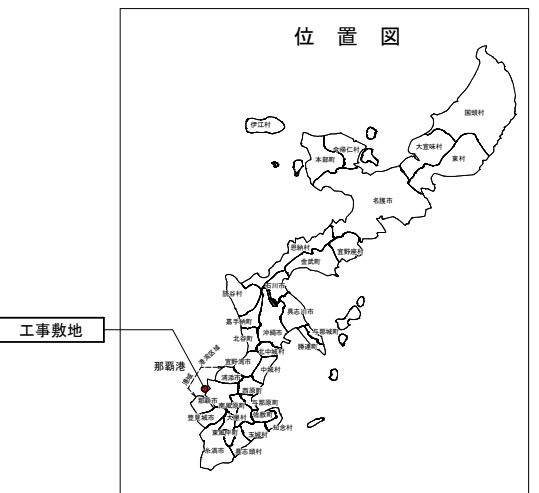

工事敷地

工事名称	那覇クルーズターミナル荷物搬送設備設置工事	工事年度	令和6年度
工事場所	那覇市若狭地先(那覇市若狭1丁目28)	図面名称	案内図・配置図
発注機関	那覇港管理組合 企画建設部 計画建設課	図面尺	A1:S=1/400 A3:S=1/800
摘要	図面番号 A-06		
検印	管理建築士	設計	製図
	資格者氏名	新里 均	(株)アーキ5D
	登録番号	一級建築士大臣登録第218581号	
所在地	沖縄県宜野湾市普天間2-47-16		


床面積 求積図・面積表

1階床面積求積図 S=1,500


符号	計 算 式	(m2)
R階床面積		
①	12,450 × 10,560	131,472
②	10,660 × 10,560	112,570
小計		244,042

2階床面積求積図 S=1,500

2階床面積		
①	101,230 × 21,080	2,133,928
床面積に算入される部分		
A	95,690 × 0,200	19,138
小計		2,153,066

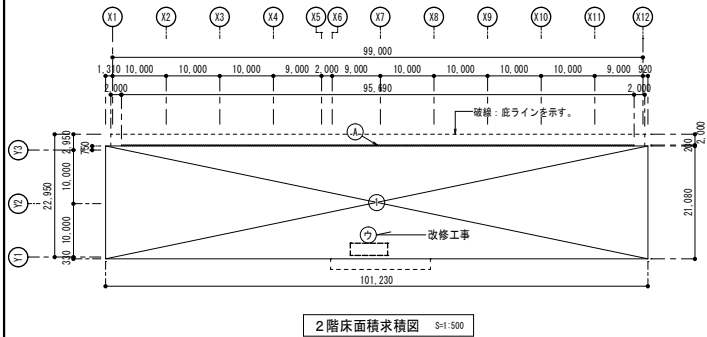

2階床面積求積図 S=1:500

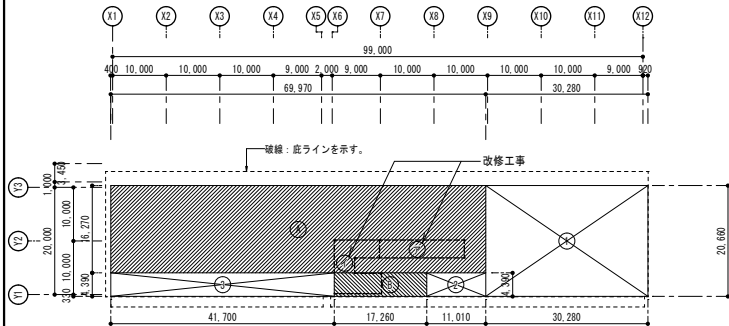

1階床面積求積図 S=1:500


[illegible]

延べ面積	(㎡)
R階床面積	244.042
2階床面積	2,153.066
1階床面積	2,071.165
合 計	4,468.273

建築面積 求積図・面積表

Figure 1: Architectural floor plan showing building footprint calculation. The plan includes a central rectangular area with diagonal cross-bracing. Dimensions are provided in meters. A table on the right summarizes the area calculations for different sections.

符号	計 算 式	(m ²)
①	101.230 × 21.080	2,133.928
建築面積に算入される部分		
A	99.690 × 1.200	119.628
B	58.600 × 1.000	58.600
C	39.600 × 1.000	39.600
合計		2,351.756

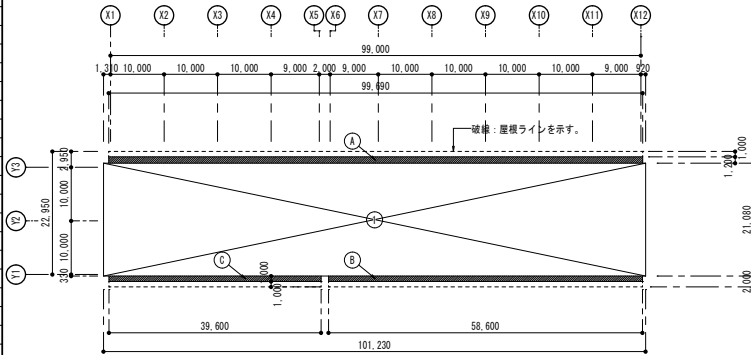

建築面積求積図 S=1:500

[illegible]

建築面積	(m ²)
合計	2,351.756

敷地面積		バース求積値より		13,982.74 m ²	
都市計画区域外					
建ぺい率	2,351.756 ÷ 13,982.740	=	0.168	16.8 %	≦ 60 %
容 積 率	4,468.273 ÷ 13,982.740	=	0.320	32.0 %	≦ 200 %

改修工事：施工範圍面積

Diagram illustrating the construction area for the renovation work, showing dimensions and area calculations.


Dimensions and Area Calculations:

- Top horizontal dimension: 8,450
- Top horizontal dimension: 15,805
- Left vertical dimension: 10,040
- Right vertical dimension: 3,360
- Right vertical dimension: 2,865
- Bottom horizontal dimension: 8,810
- Bottom horizontal dimension: 2,815
- Right vertical dimension: 7,000
- Right vertical dimension: 2,300

Area Calculations:


Section	Area Calculation	Area (sq.m)
1階施工範圍面積	15,805 × 3,360	53.10
中2階施工範圍面積	8,450 × 3,360 = 28,392	
	3,813 × 2,865 = 10,924,245	
	8,810 × 3,815 = 33,610,15	
	小計	72.93
2階施工範圍面積	7,000 × 2,300	16.10

施工範圍面積圖 S=1,500

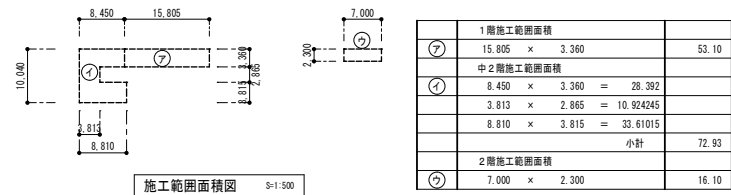

	1層施工範囲面積		
㉦	15.805 × 3.360		53.10
	中2層施工範囲面積		
㉧	8.450 × 3.360 = 28.392		
	3.813 × 2.865 = 10.924245		
	8.810 × 3.815 = 33.61015		
	小計		72.93
	2層施工範囲面積		
㉨	7.000 × 2.300		16.10

工事名称	昭島ウズベツミナリ宮内物産施設建設改修工事		工事年度	令和6年度	
工事場所	昭島市若狭浜先(昭島市若狭17128)		面積	面 積	
発注機関	昭島港管理組合 企画建設課 計画建設課		図面番号	A1-S=1/500 A3-S=1/1000	
概要			図面番号	A-07	
棟 印	管理建築士	設 計	製 図	設 計	棟 印
				(株)キースD	
				貴地区氏名	新里 功
				登録番号	一般建築士大正建設2118581号
				所在地	昭島市野井町山手番地2-47-16

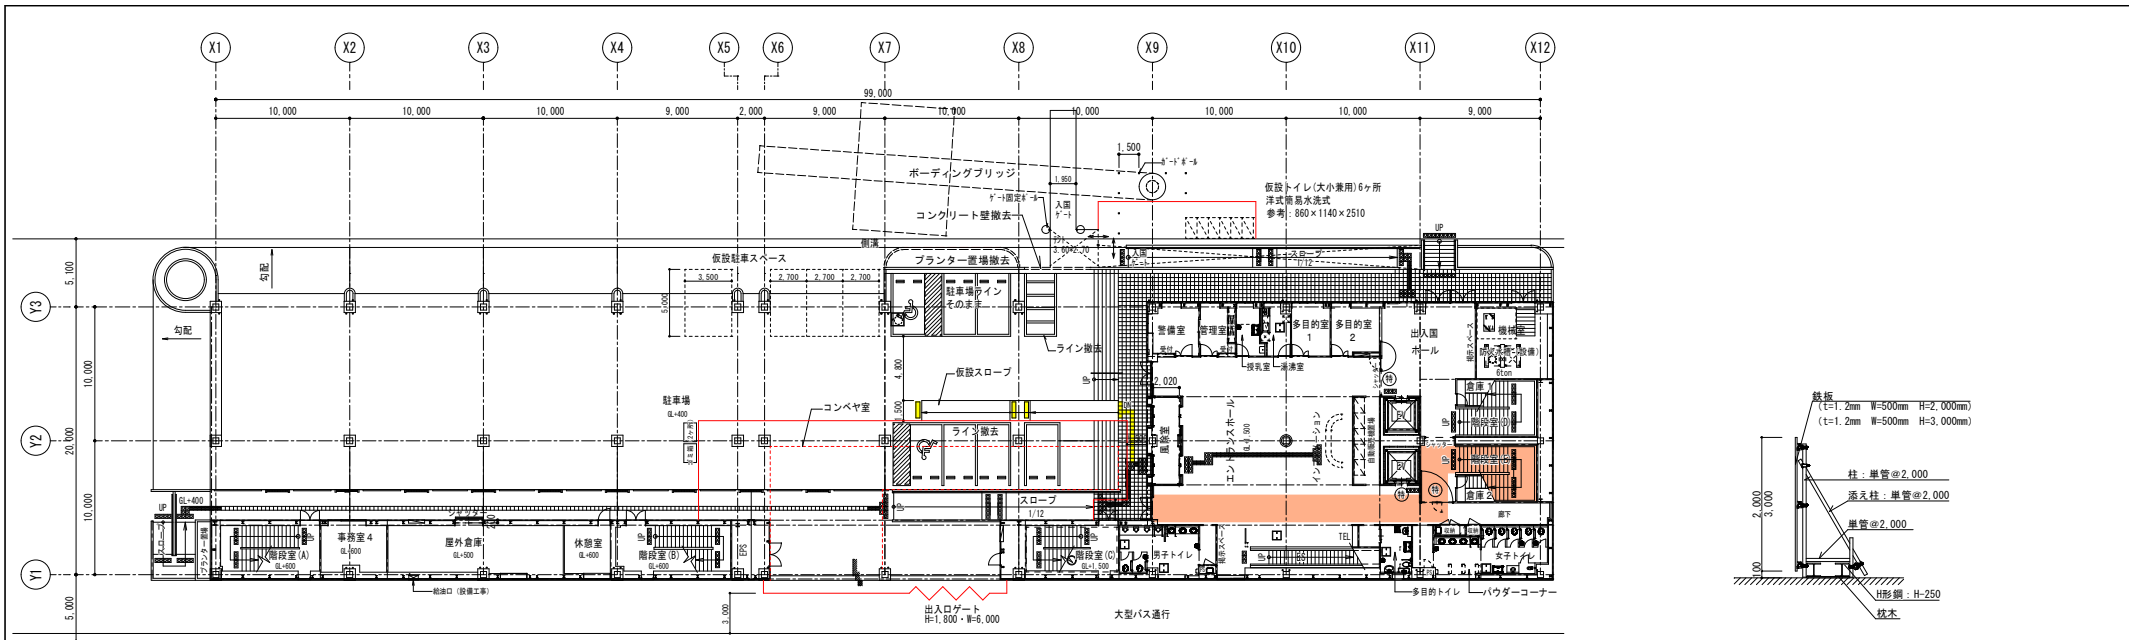

①仮設計画図（1階平面図） S=1:200

仮設計画：①→②→③→④


仮囲い詳細図（参考） S=1:40

※特記事項

- 仮設トイレの汲み取り作業含む
- 仮設物の安全措置（利用者が触れる部分の突起物や仮囲い出隅等に保護材設置）

凡例

- 仮囲い（鉄板/H=2.0m・t=1.2mm・W=500）
- 仮囲い：仮設A0-7部（鉄板/H=3.0m・t=1.2mm・W=500）
- 仮設用品字マット
- 資材搬出入・作業員通路（養生シート敷）

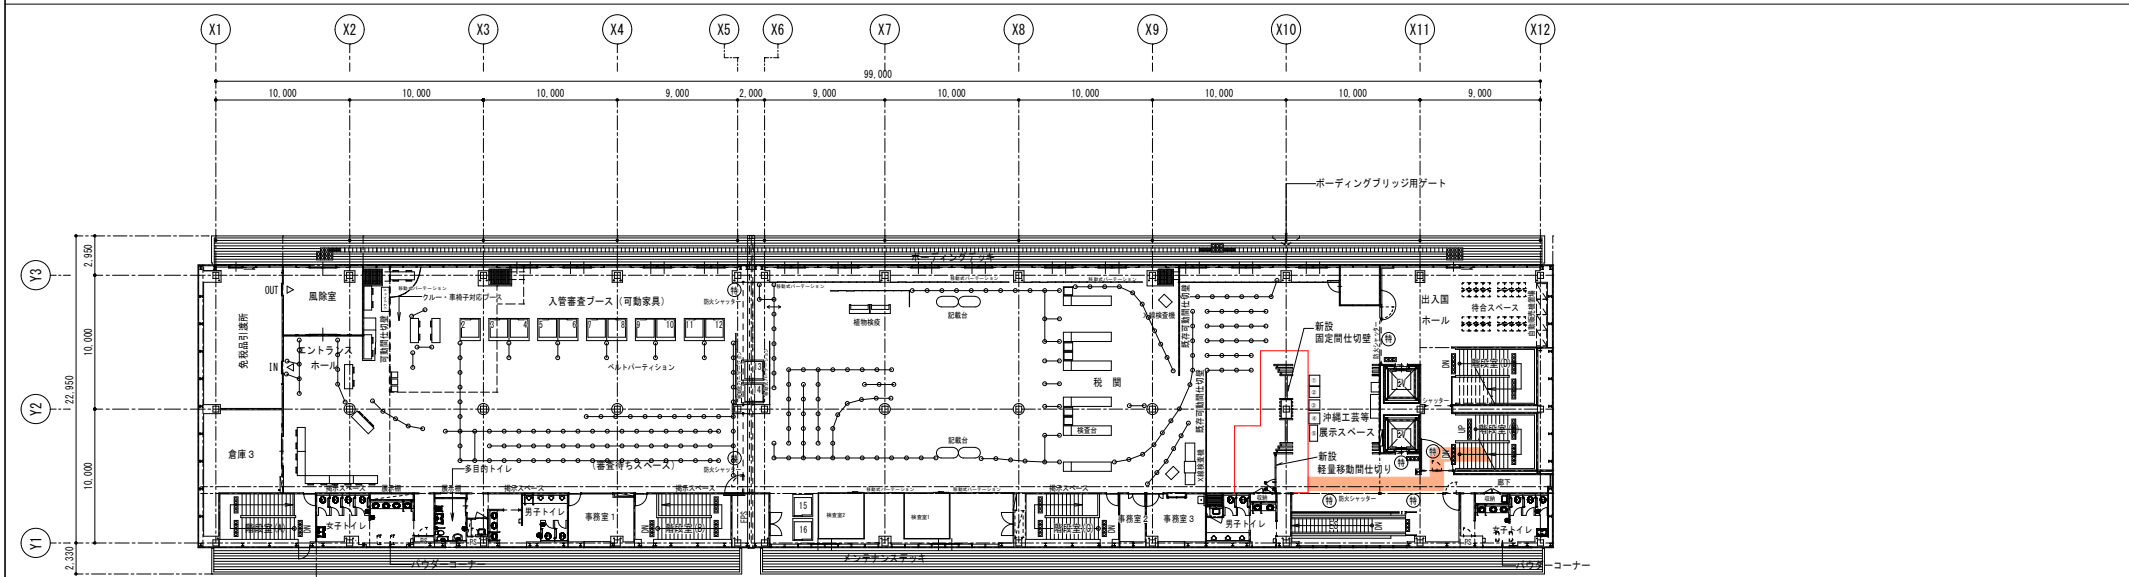

①仮設計画図（2階平面図） S=1:200

仮設計画：①→②→③→④

- ①：2階間仕切り壁、軽量移動間仕切りの仮囲い（資材置場兼用）



※特記事項

- 検査台等の可動備品は現況を示す。
- 資材搬入等はC1Qの手続き業務時間外とする。


凡例

- A型バリアード
- 資材搬出入・作業員通路（養生シート敷）

工事名称	那覇クルーズターミナル荷物搬送設備設置工事	工事年度	令和6年度
工事場所	那覇市若狭地先(那覇市若狭1丁目28)	図面名称	仮設計画図1(参考)
発注機関	那覇港管理組合 企画建設部 計画建設課	縮尺	A1:S=1/200 A3:S=1/400
摘要		図面番号	A-08
検印	管理建築士 設 計 製 図	設 名 称	(株)アーキ5D
		計 資格者氏名	新里 均
		登 録 番 号	一級建築士大臣登録第218581号
		所 在 地	沖縄県宜野湾市普天間2-47-16

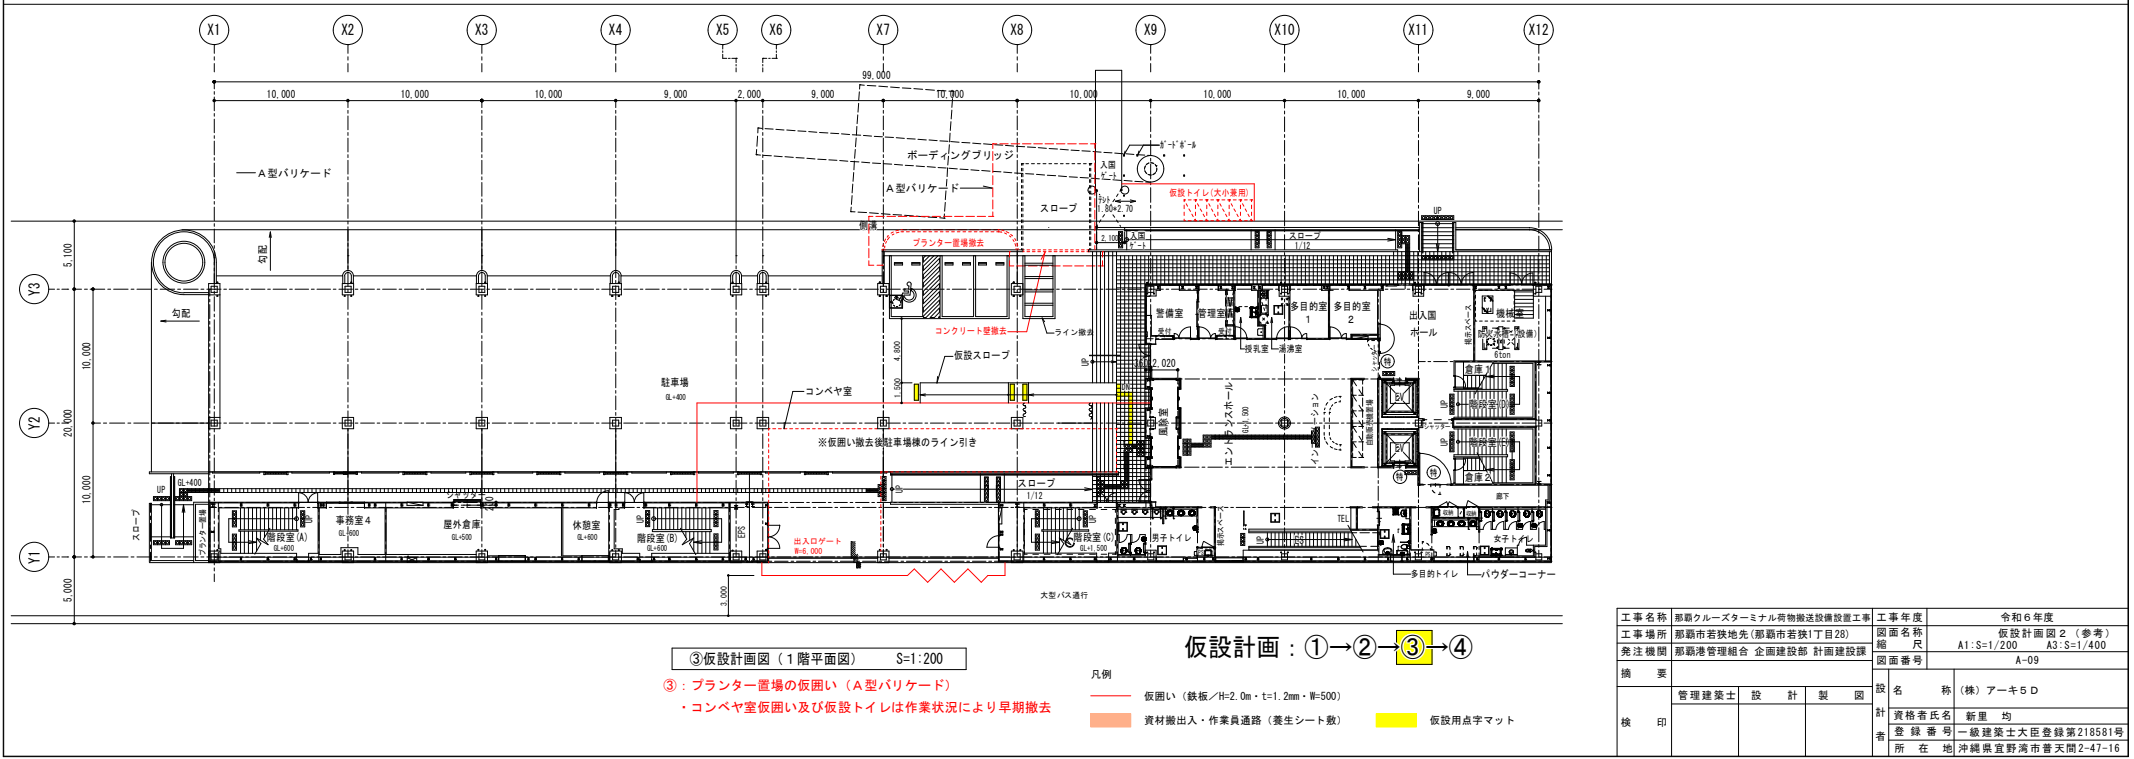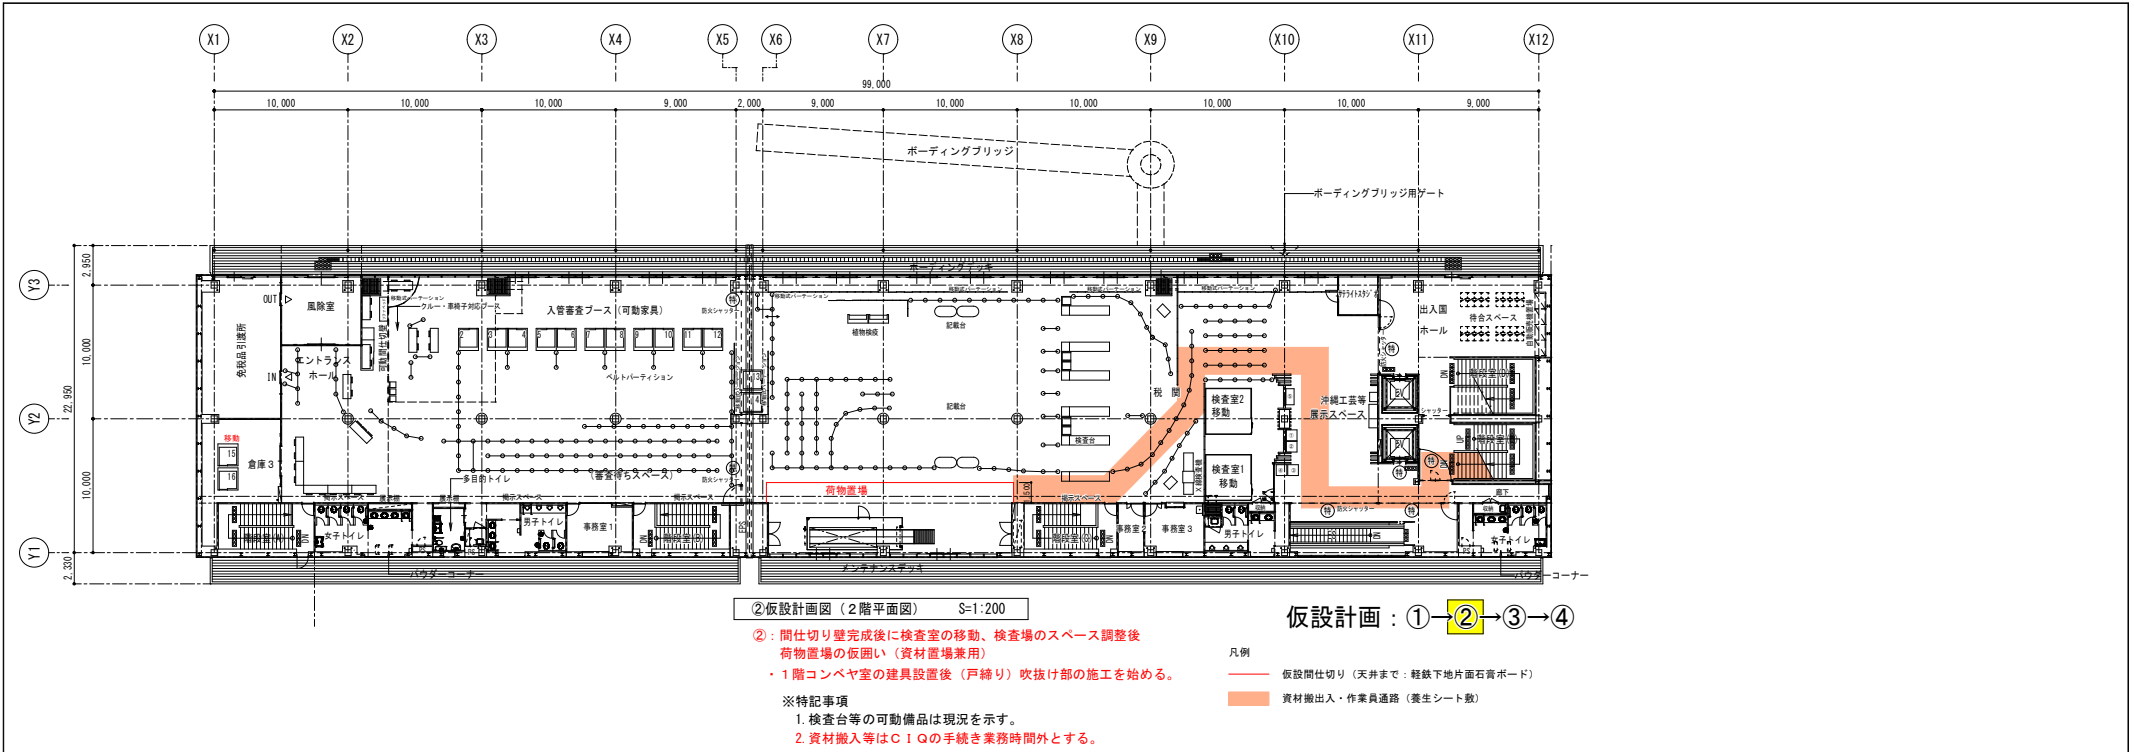

工事名称	那覇クルーズターミナル荷物搬送設備設置工事	工事年度	令和6年度
工事場所	那覇市若狭地先(那覇市若狭1丁目28)	図面名称	仮設計計画図2(参考)
発注機関	那覇港湾管理組合 企画建設部 計画建設課	縮尺	A1:S=1/200 A3:S=1/400
図面番号		図面番号	A-09
備考	管理建築士 設計 製図		
検印		設計者	資格者氏名 新里 均
		登録番号	一級建築士大臣登録第218581号
		所在地	沖縄県宜野湾市普天間2-47-16

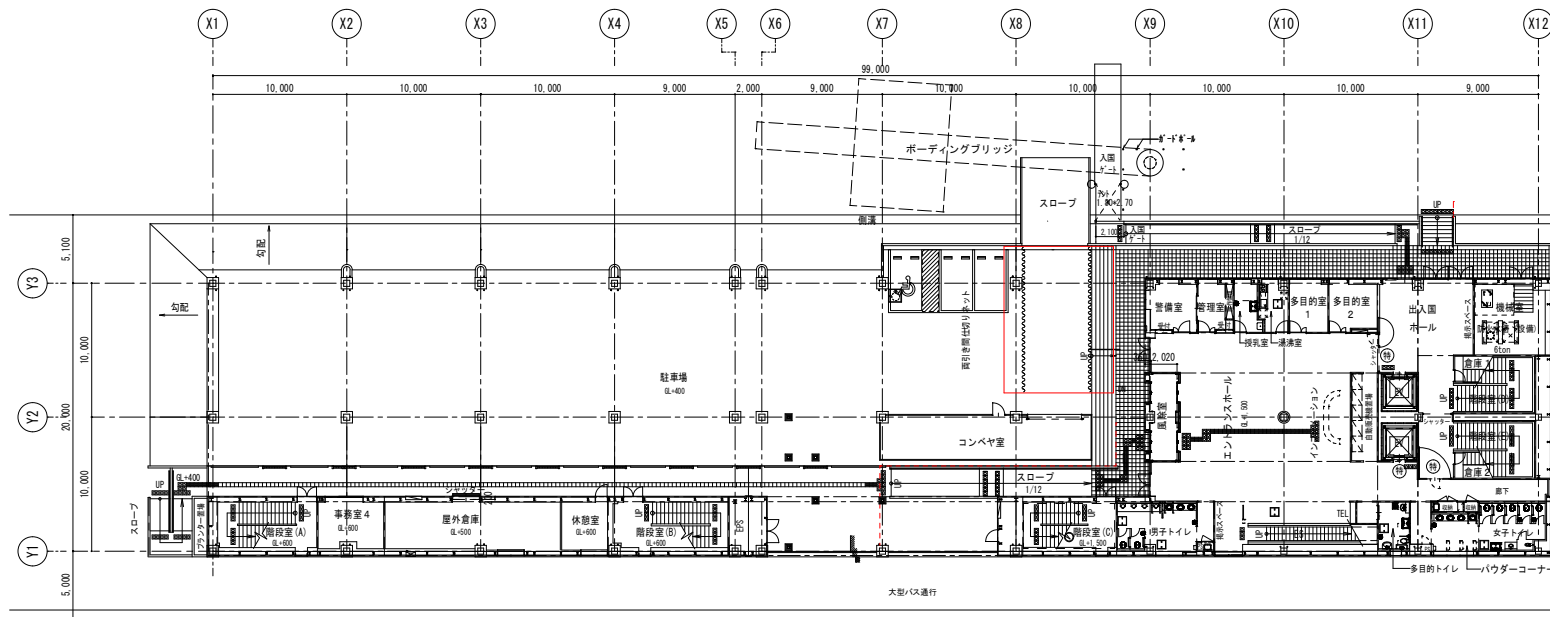


④仮設計画図（1階平面図） S=1:200

④：コンペヤ室仮囲い撤去後ネット及び設備工事の仮囲い

仮設計画：①→②→③→④


凡例

- 仮囲い（鉄板/厚2.0m・t=1.2mm・W=500）
- 資材搬出入・作業員通路（養生シート敷）

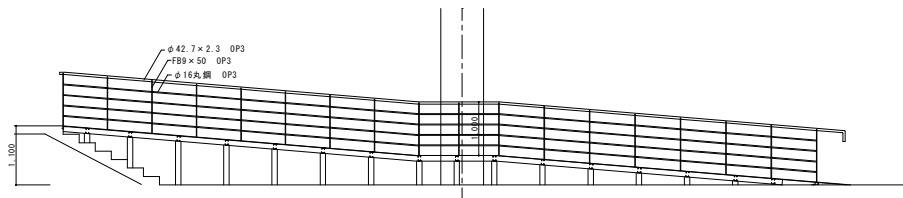


仮設スロープ立面図 S=1:50


※工事終了後処分

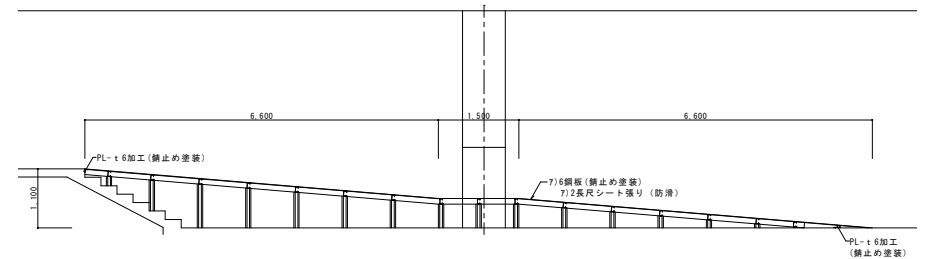

仮設スロープA-A断面図 S=1:50

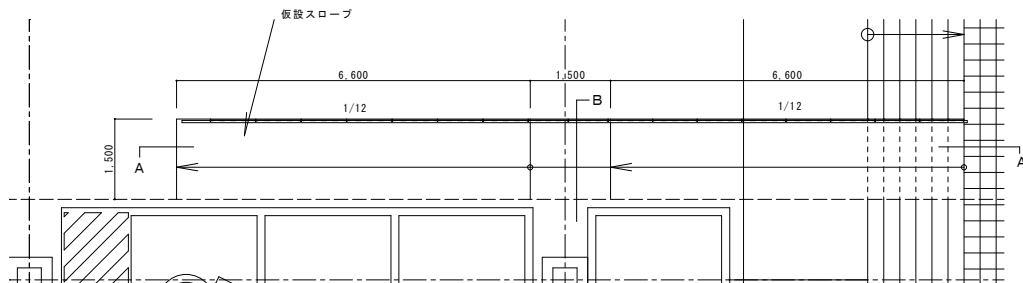

仮設スロープ平面図 S=1:50

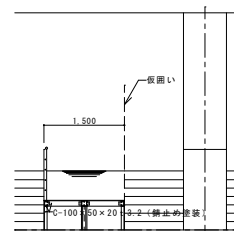

仮設スロープB断面図 S=1:50

工事名称	那覇クルーズターミナル荷物搬送設備設置工事	工事年度	令和6年度
工事場所	那覇市若狭地先（那覇市若狭1丁目28）	図面名称	仮設計画図3（参考）
発注機関	那覇港管理組合 企画建設部 計画建設課	縮尺	A1:S=1/50 A3:S=1/100
図面番号		図面番号	A-10
摘要	管理建築士 設計 製図		
検印	設計者氏名 新里 均		
	登録番号 一級建築士大臣登録第218581号		
	所在地 沖縄県宜野湾市普天間2-47-16		


外 部 仕 上 表						
駐 車 場 改修前	床：コンクリート直均し無機系硬質床材仕上（カラクリート同等品） 茶色 柱：厚6フレキシブルボード張り 複層仕上塗材 F25-80B ：柱脚ＲＣ部：複層仕上塗材 FN-30 天井：厚8ケイ酸カルシウム目透張り（900角）フッ素樹脂塗装仕上 F25-90B 半艶	たて樋	一部撤去新設100φVP 樋塗装SOP F25-90B FN-30 ステンレス製樋受け金物（塗装仕上）			
		外構	一部土間コンクリート：コンクリート直均し無機系硬質床材仕上（カラクリート）ノンスリップ 茶色 土間コンクリートスロープ：コンクリート直均し無機系硬質床材仕上（カラクリート）ノンスリップ 茶色 土間コンクリートスロープ立上り：コンクリート打放し補修（Ｂ種）複層仕上塗材耐候性（フッ素）			
駐 車 場 （コンベヤ室） 改修後	床：コンクリート直均し 床立上り：コンクリート打放し補修（Ｂ種）複層仕上塗材耐候性（フッ素） 外壁：押出成形セメント板 複層仕上塗材耐候性（フッ素）トップのみ 一部軒天：厚21強化石膏ボード×2枚＋厚5ケイ酸カルシウム張り（910角）耐候性フッ素樹脂塗装仕上 一部柱頭：一部厚6フレキシブルボード張り 複層仕上塗材耐候性（フッ素）トップのみ 一部天井：一部新設厚8ケイ酸カルシウム目透張り（900角）耐候性フッ素樹脂塗装仕上、コンベヤ室内部撤去のまま					

内 部 仕 上 表										
階	室 名		床	巾 木	壁	天 井	見切縁・回縁	天井高	備 考	室 名
2 階	出入国審査場	改修前	厚2.0長尺ビニル床シート張り サンゲツ：PM-4323（木目調）	メラビニー H-200 OS塗	ビニルクロス張り シンコールBEST 1455	厚9.5石膏ボード捨て張り、厚9.0ロックウール吸音板張り	塩ビ見切縁	4,200 ～ 6,800		出入国審査場
	出入国審査場 コンベヤ室	改修後	一部合成スラブ・厚2.0長尺ビニル床シート張り撤去	メラビニー H-200 OS塗	厚12.5強化石膏ボードビニルクロス張り	厚12.5強化石膏ボードビニルクロス張り	そのまま	そのまま		出入国審査場 コンベヤ室
	出入国審査場 展示スペース側	改修前	厚2.0長尺ビニル床シート張り サンゲツ：PM-4323（木目調）	メラビニー H-200 OS塗	ビニルクロス張り シンコールBEST 1455	厚9.5石膏ボード捨て張り、厚9.0ロックウール吸音板張り	塩ビ見切縁	4,200 ～ 6,800		出入国審査場 展示スペース側
		改修後	そのまま	そのまま	一部厚12.5強化石膏ボードビニルクロス張り	一部厚9.5石膏ボード捨て張り、厚9.0ロックウール吸音板張り	一部塩ビ見切縁	そのまま		

※ 塗装は防火認定材料とする。						※ 特記事項						備 考					
路 号	一 般 名 称	ホルムアルデヒド	クロルビリホス	トル エ ン	キ シ レ ン	鉄骨柱：厚25ロックウール吹付耐火被覆（1時間耐火）	■不燃（NM）・準不燃（QM）認定記号										
E P	合成樹脂エマルジョンペイント	F☆☆☆☆	配 合 せ ず	配 合 せ ず	配 合 せ ず	鉄骨梁：厚25ロックウール吹付耐火被覆（1時間耐火）	・不燃強化石膏ボード 厚12.5 NM-8615						・フレキシブルボード 厚5 NM-8576				
E P - G	つや有合成樹脂エマルジョンペイント	F☆☆☆☆	〃	〃	〃	鉄骨片持ち梁：厚1.25耐火塗装（1時間耐火）	・不燃石膏ボード 厚9.5 NM-0441						・アルミ樹脂複合板 厚4 NM-1961				
さび止め塗料	水系さび止め塗料	F☆☆☆☆	〃	〃	〃	野地板：19種貫木片セメント板耐火野地板・金属屋根（30分耐火）	・ロックウール（岩綿）吸音板 厚9・厚15 NM-8599						・グラスウール成形板 厚25（アオスターボード同等品） NM-8610				
S O P	合成樹脂鋼合ペイント	F☆☆☆☆	〃	〃	〃	防火区画：軽量鉄骨壁下地、厚12.5・厚12.5石膏ボード両面張り（1時間準耐火、倉表1380号）	・無石綿ケイ酸カルシウム板 厚5・厚8 NM-9029						・クロス（防火1級認定品壁装材料） QM-9000～9999				
N A D	アクリル樹脂系非水分散形塗料	F☆☆☆☆	〃	〃	〃		・繊維混入石膏板（曲面加工） 厚6.0（エフジャーボード同等品） NM-2967						・合成樹脂エマルジョンペイント NM-8585				
						複層仕上塗材：超低汚染型ふっ素樹脂塗料仕上 耐候性1種											


※ 特記事項
・既設鉄骨柱・梁の改修による接合部の耐火被覆撤去部分は改修部材取付け後に再度耐火被覆を施す。
・接合部の溶接は、溶接に先立ち付着物等の溶接に支障となるものを除去する。
・鉄骨工事：接合部の試験（7.6.12の方法）A O Q L 4.0％・第6水準

工事名称	那覇クルーズターミナル荷物搬送設備設置工事			工事年度	令和6年度		
工事場所	那覇市若狭地先（那覇市若狭1丁目28）			図面名称	仕 上 表		
発注機関	那覇空港管理組合 企画建設部 計画建設課			縮 尺	NO SCALE		
摘 要	図面番号			A-11			
検 印	管理建築士	設 計	製 図	設 名 称	(株)アーキ5D		
				資 格 者 氏 名	新 里 均		
				登 録 番 号	一級建築士大臣登録第218581号		
				所 在 地	沖縄県宜野湾市普天間2-47-16		

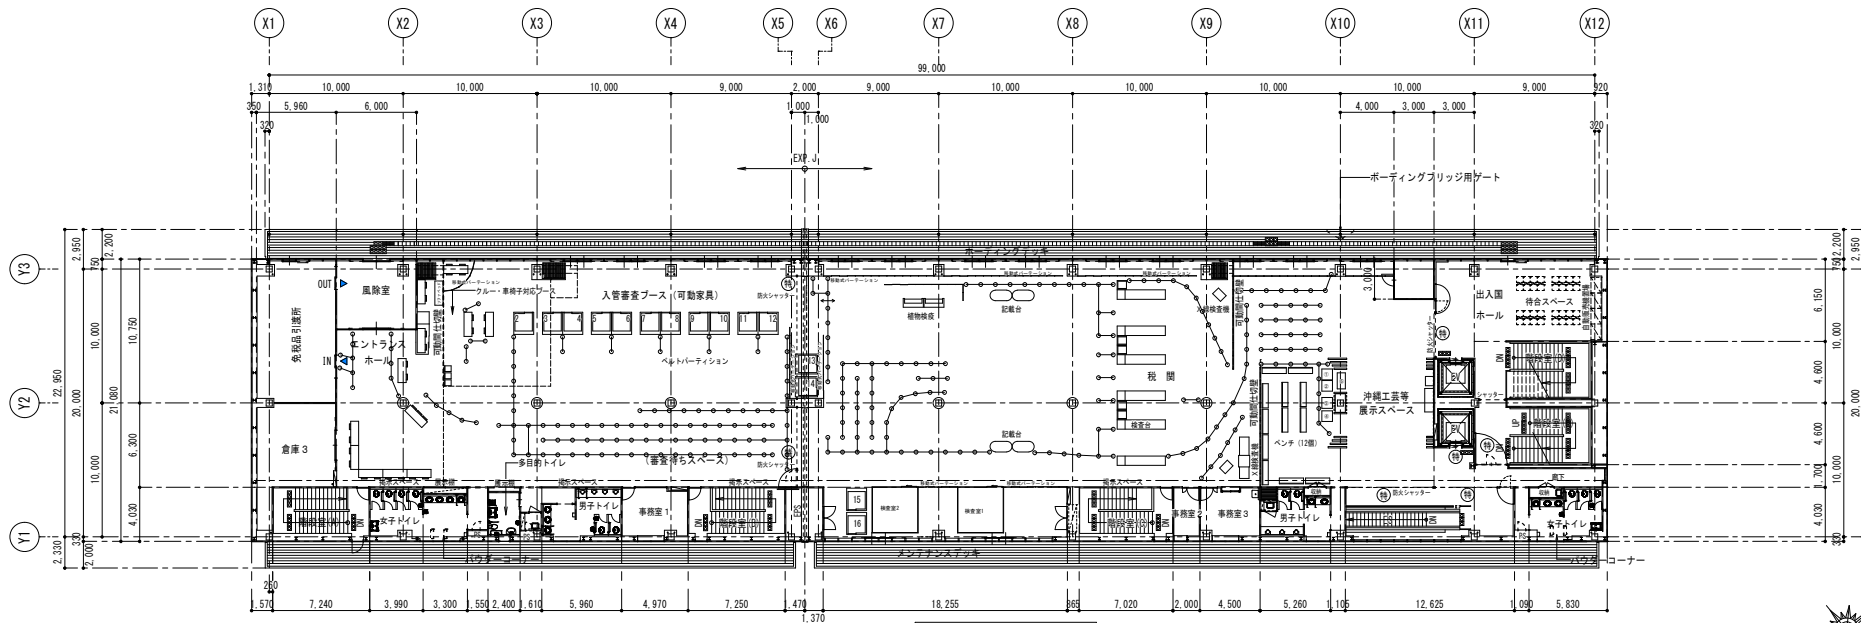

2階平面図 S=1/200 ㊦: 特定防火設備 ㊦: 防火設備



※検査台等の可動備品は現況を示す

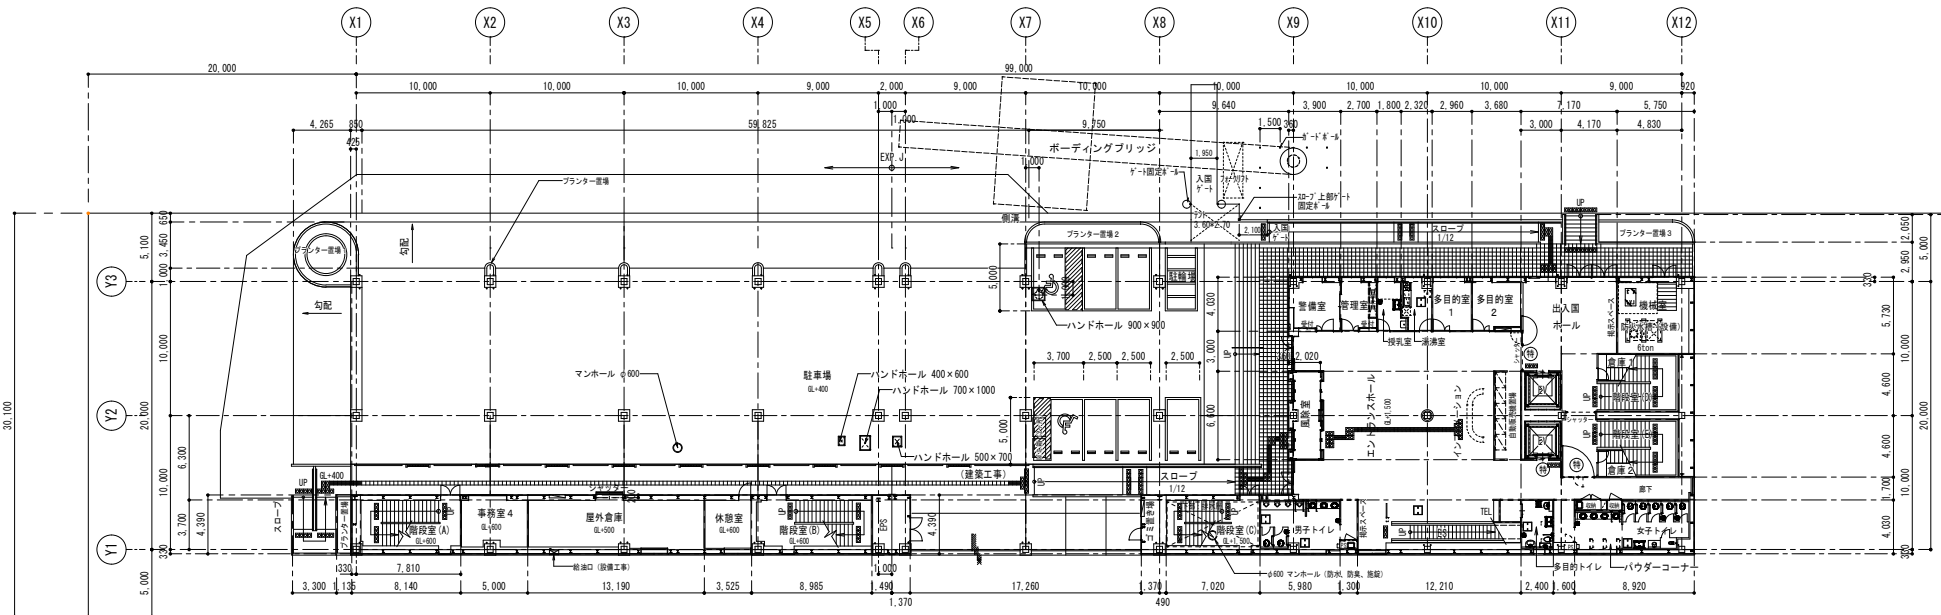

1階平面図 S=1/200


改修前

工事名称	那覇クルーズターミナル荷物搬送設備設置工事	工事年度	令和6年度
工事場所	那覇市若狭地先(那覇市若狭1丁目28)	図面名称	1・2階平面図(改修前)
発注機関	那覇港管理組合 企画建設部 計画建設課	縮尺	A1:S=1/200 A3:S=1/400
		図面番号	A-12
摘要	管理建築士 設計 製図		
検印	設計者 新里 均		
	登録番号 一級建築士大臣登録第218581号		
	所在地 沖縄県宜野湾市普天間2-47-16		

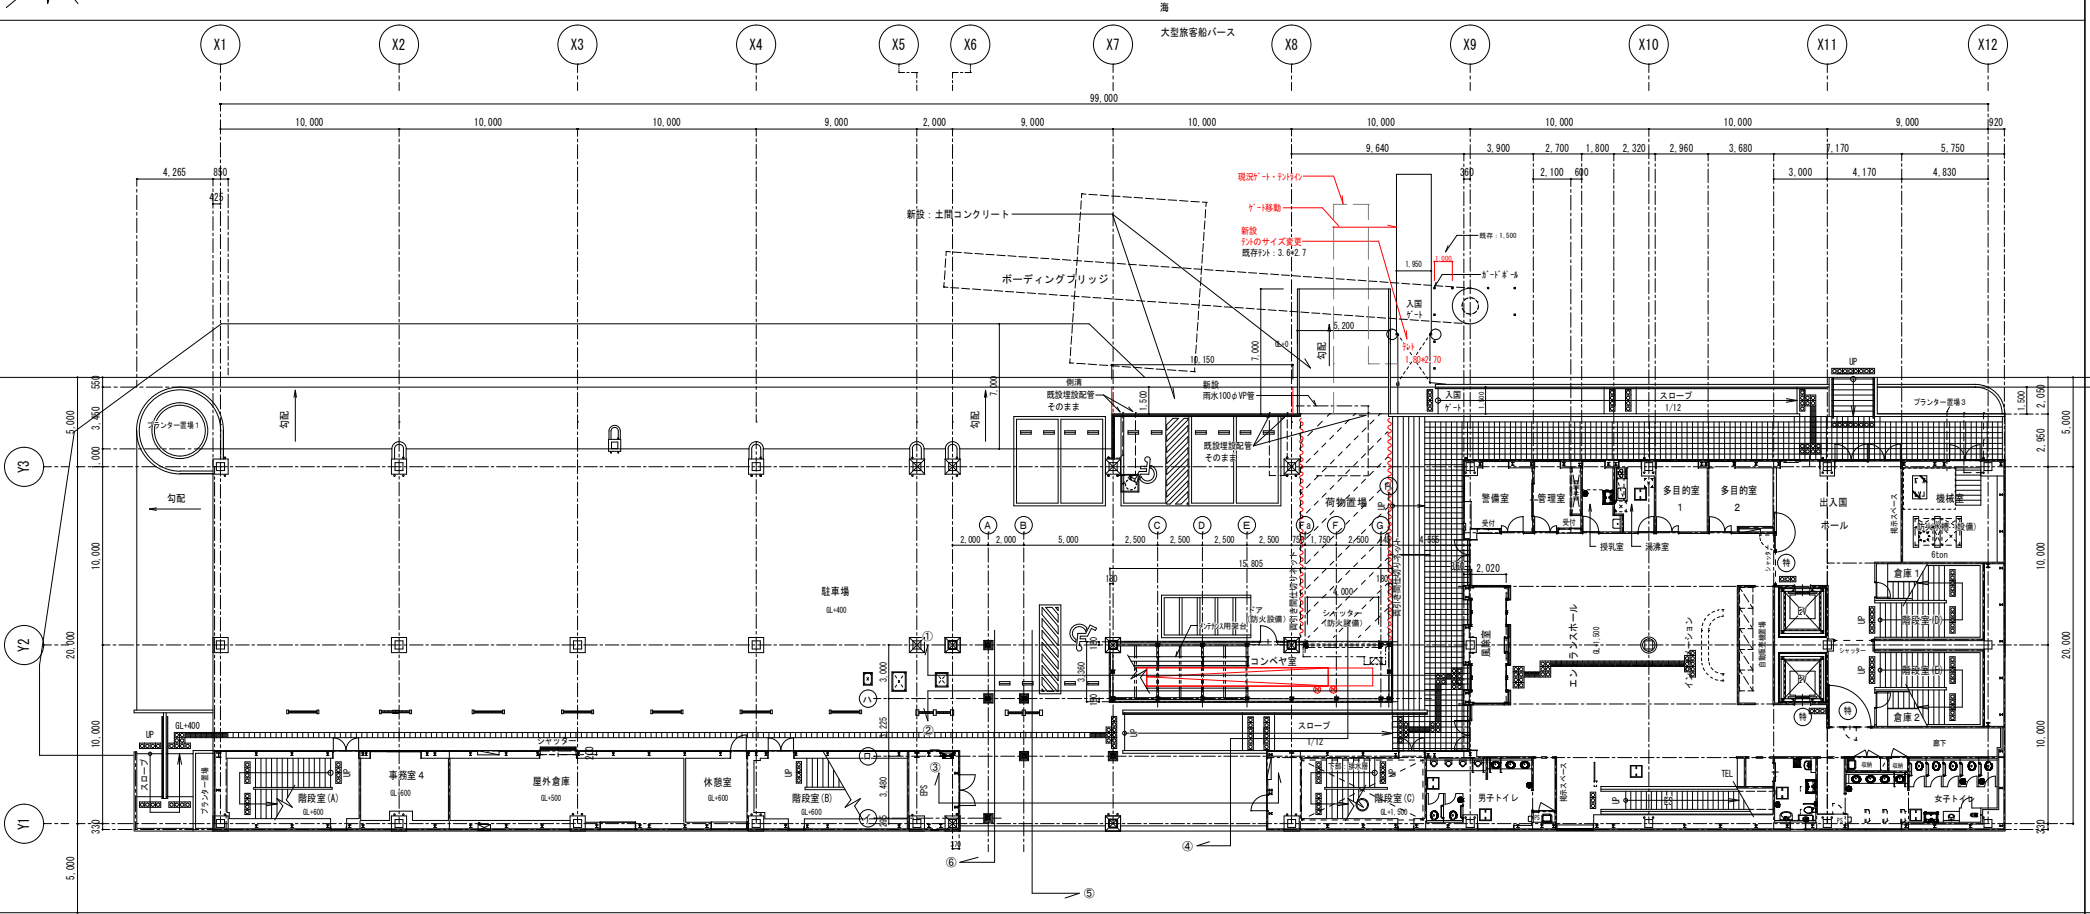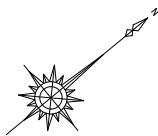


1階平面図 S=1:150

工事名称	那覇クルーズターミナル荷物搬送設備設置工事	工事年度	令和6年度
工事場所	那覇市若狭地先(那覇市若狭1丁目28)	図面名称	1階平面図
発注機関	那覇港管理組合 企画建設部 計画建設課	縮尺	A1:S=1/150 A3:S=1/300
図面番号	A-13	図面番号	A-13
摘要	管理建築士 設計 製図		
設計者	新里 均	設計者氏名	新里 均
登録番号	一級建築士大臣登録第218581号	登録番号	一級建築士大臣登録第218581号
所在地	沖縄県宜野湾市普天間2-47-16	所在地	沖縄県宜野湾市普天間2-47-16

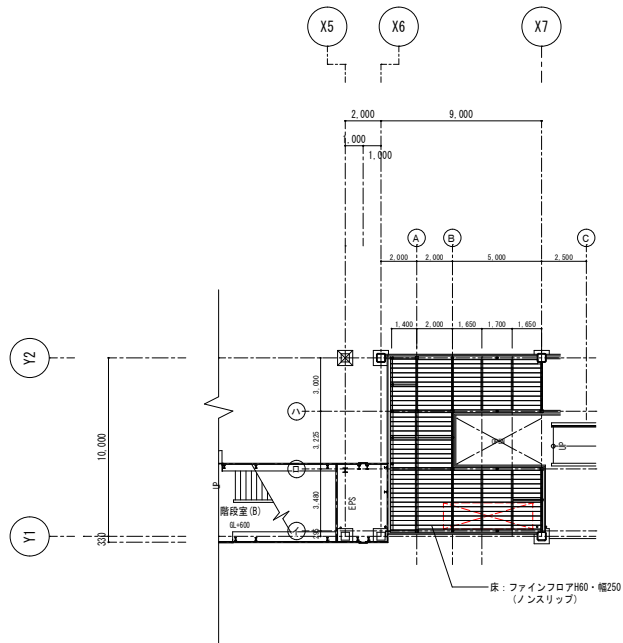


床 : 割付図 S=1:150

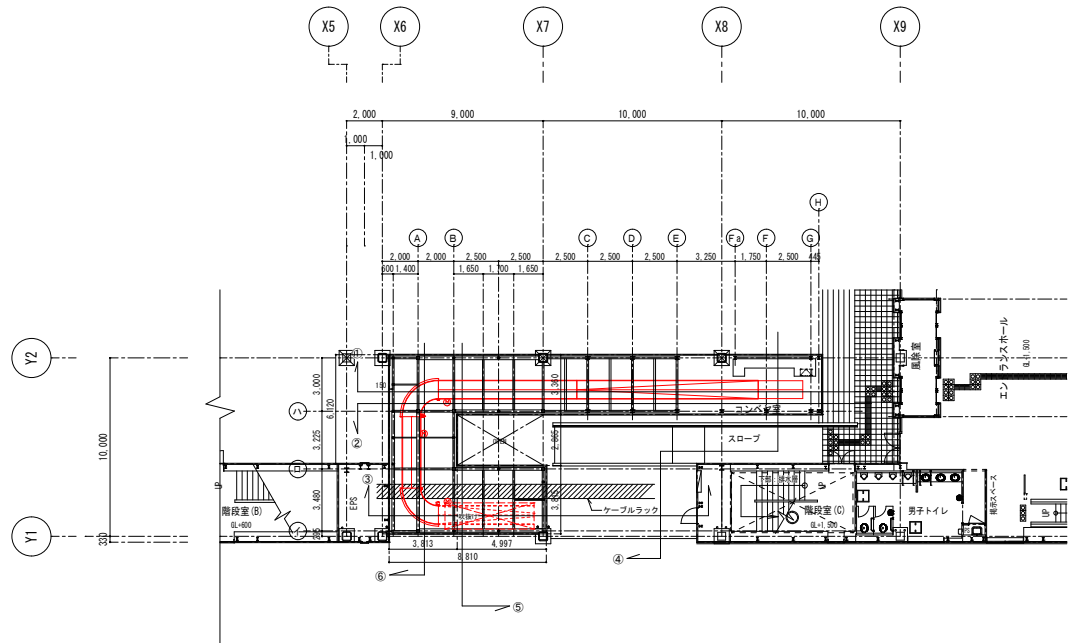

中2階平面図 S=1:150


工事名称	那覇クルーズターミナル荷物搬送設備設置工事	工事年度	令和6年度
工事場所	那覇市若狭地先(那覇市若狭1丁目28)	図面名称	中2階平面図
発注機関	那覇港管理組合 企画建設部 計画建設課	縮尺	A1:S=1/150 A3:S=1/300
図面番号		図面番号	A-14
摘要	管理建築士 設計 製図		
検印		設計者	資格者氏名 新里 均
		登録番号	一級建築士大臣登録第218581号
		所在地	沖縄県宜野湾市普天間2-47-16

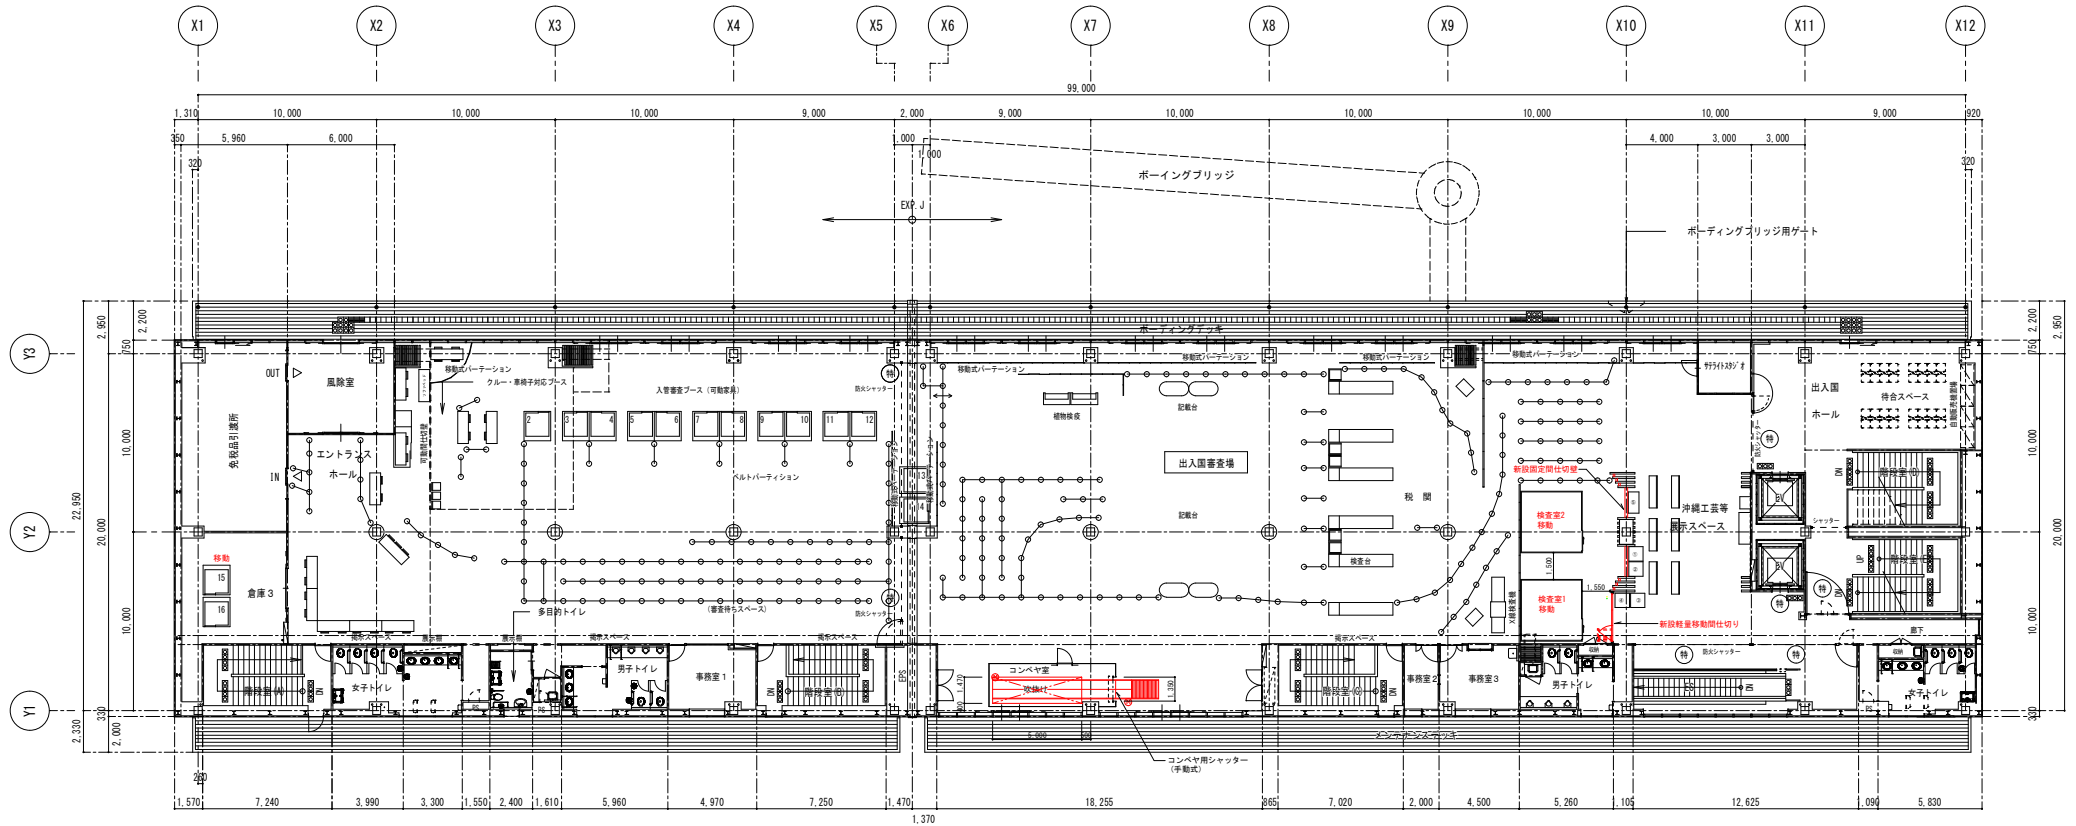


2階平面図

S=1/150



工事名称	那覇クルーズターミナル荷物搬送設備設置工事	工事年度	令和6年度
工事場所	那覇市若狭地先(那覇市若狭1丁目28)	図面名称	2階平面図
発注機関	那覇港管理組合 企画建設部 計画建設課	縮尺	A1:S=1/150 A3:S=1/300
図面番号		図面番号	A-15
摘要			
設計	管理建築士 設計 製 図	設計者	(株)アーキ5D
校印		資格者氏名	新里 均
		登録番号	一級建築士大臣登録第218581号
		所在地	沖縄県宜野湾市普天間2-47-16

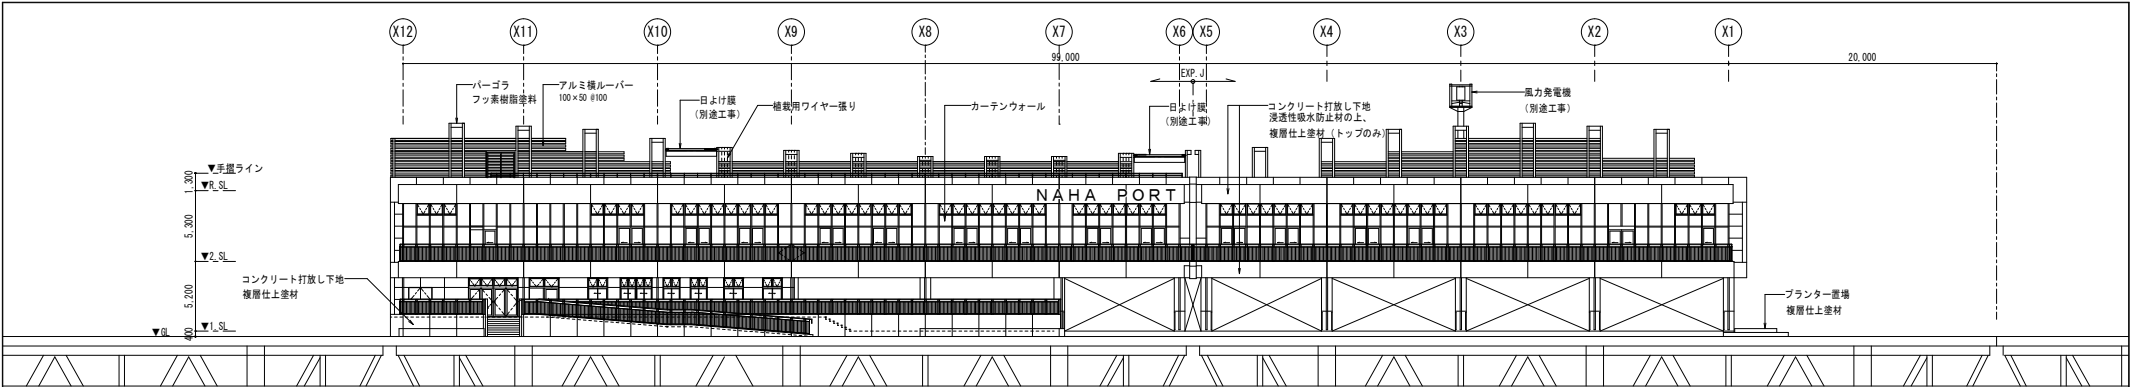


A立面図 S=1:200 (海側立面)

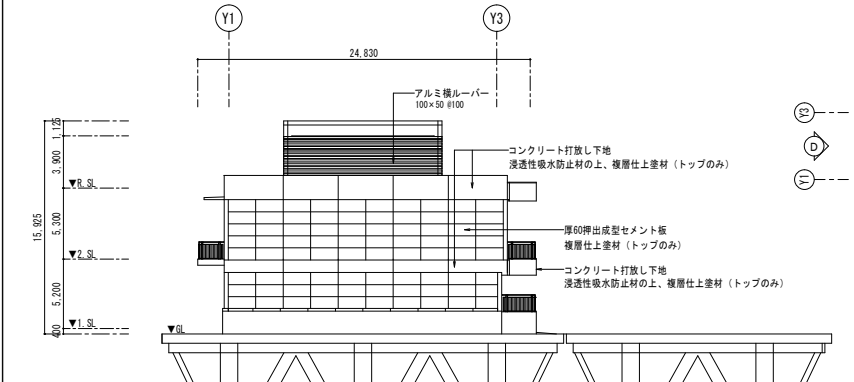

B立面図 S=1:200 (泊北岸側立面)

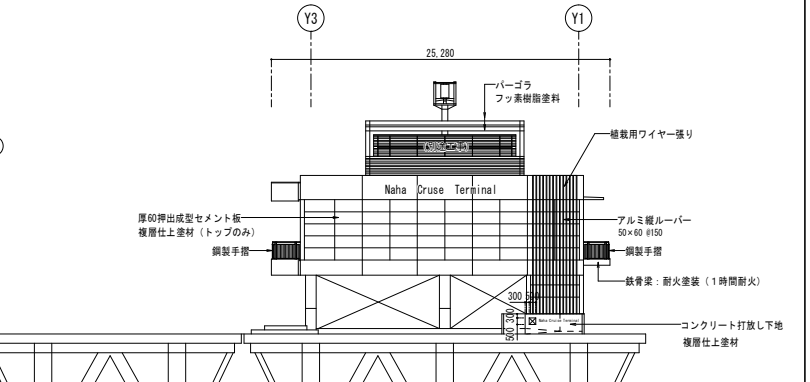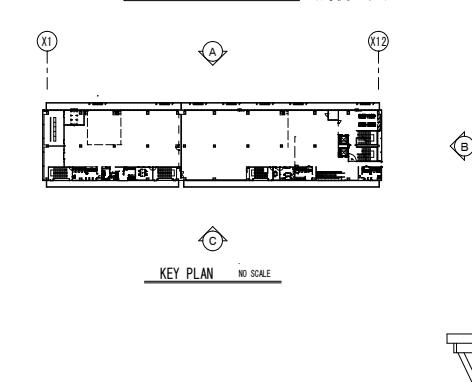

D立面図 S=1:200 (進入道路側立面)

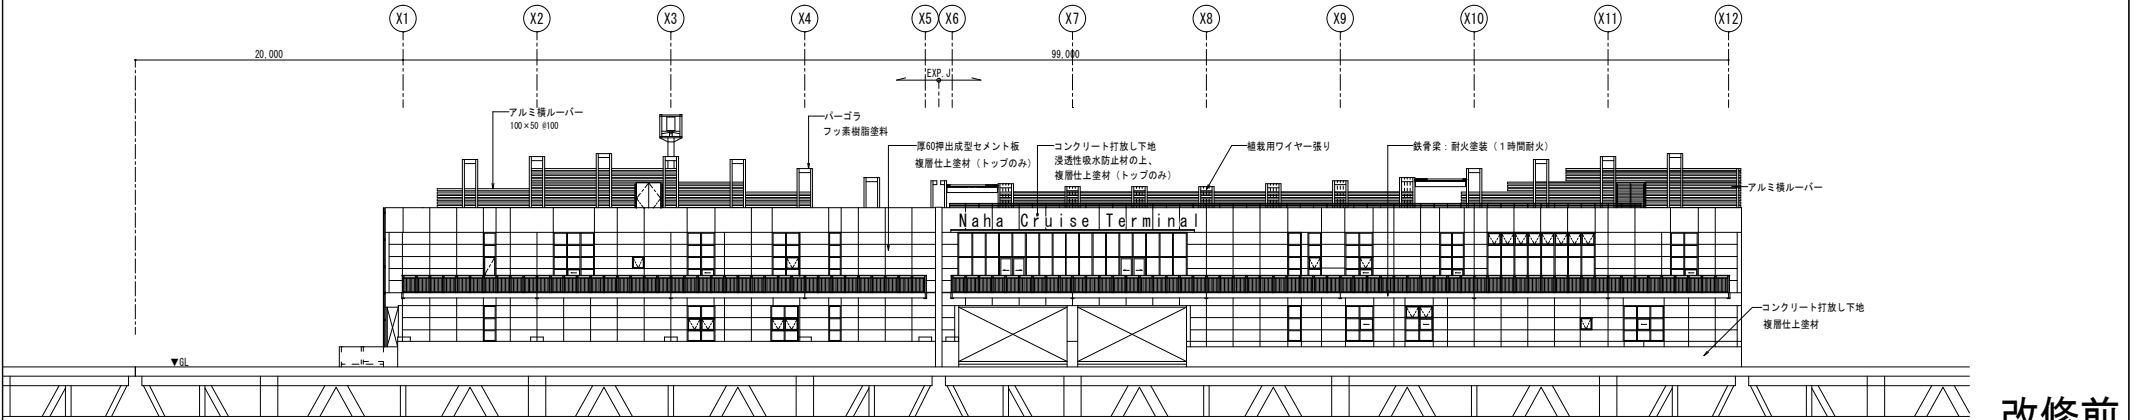


C立面図 S=1:200 (市街地側立面)

改修前


工事名称	那覇クルーズターミナル荷物搬送設備設置工事	工事年度	令和6年度
工事場所	那覇市若狭地先(那覇市若狭1丁目28)	図面名称	立面図(改修前)
発注機関	那覇港管理組合 企画建設部 計画建設課	縮尺	A1:S=1/150 A3:S=1/300
摘要	図面番号 A-16		
検印	管理建築士 設計 製図	設計者	新里 均
		登録番号	一級建築士大臣登録第218581号
		所在地	沖縄県宜野湾市普天間2-47-16



Y1



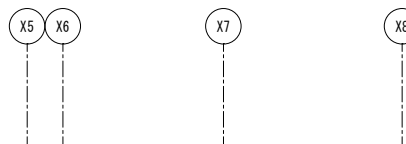


S=1:150

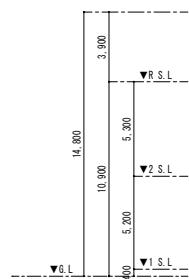


S=1:150


工事名称	那覇ウェーブターミナル荷物搬送設備設置工事	工事年度	令和6年度
工事場所	那覇市若松地先（那覇市若松1丁目28）	図面名称	立面図1（A・C）
発注機関	那覇港湾管理組合 企画建設部 計画建設課	図面尺寸	A1:S=1/150 A・C:S=1/300
		図面番号	A-17
摘要	設計		
検 印	管理建築士	設 計	製 図
	図		
者	資格者氏名	新里 功	
	登録番号	一級建築士大臣登録第218581号	
	所在地	沖縄県宜野湾市美天間2-47-16	

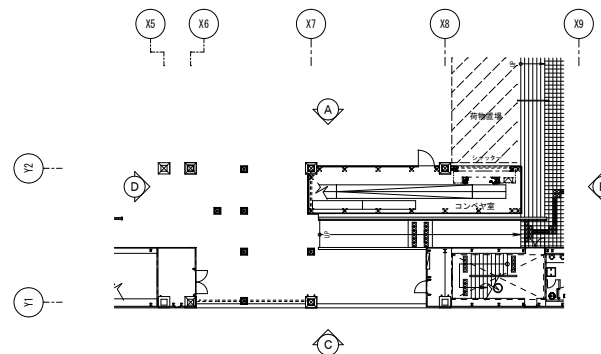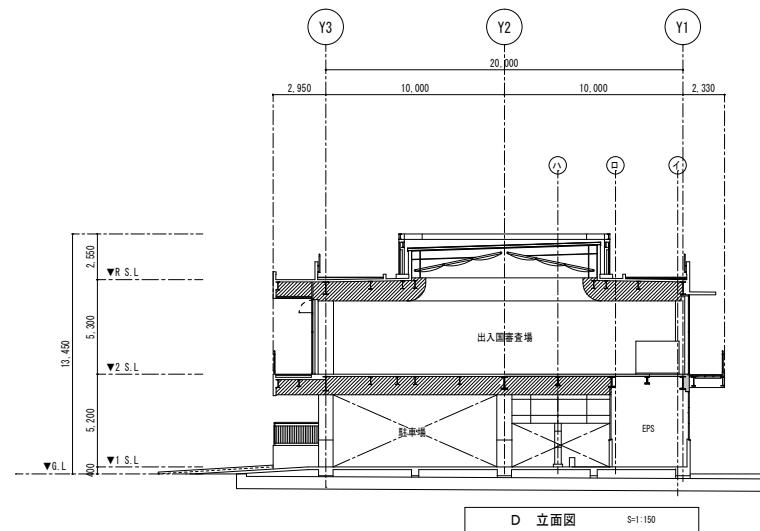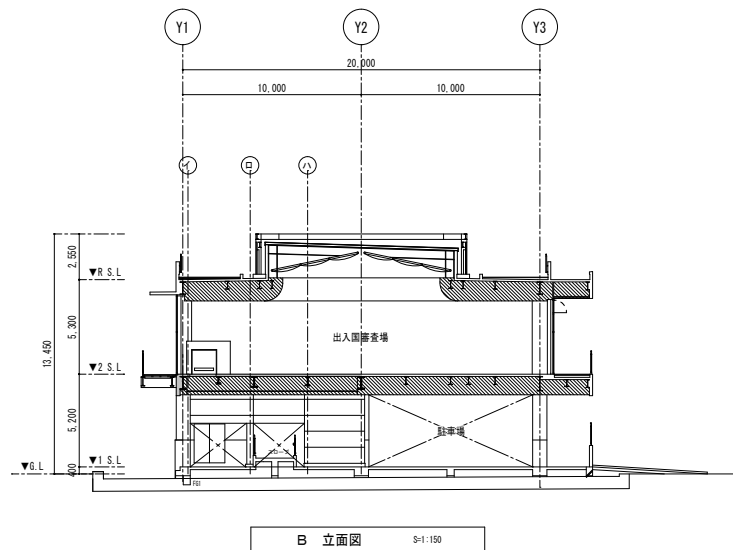


工事名称	那覇クルーズターミナル荷物搬送設備設置工事	工事年度	令和6年度
工事場所	那覇市若狭地先(那覇市若狭1丁目28)	図面名称	立面図2 (B・D)
発注機関	那覇港管理組合 企画建設部 計画建設課	縮尺	A1:S=1/150 A3:S=1/300
		図面番号	A-18
摘要	設計者 (株)アーキ5D		
検印	管理建築士 設計 製図	計者	資格者氏名 新里 均
		登録番号	一級建築士大臣登録第218581号
		所在地	沖縄県宜野湾市普天間2-47-16

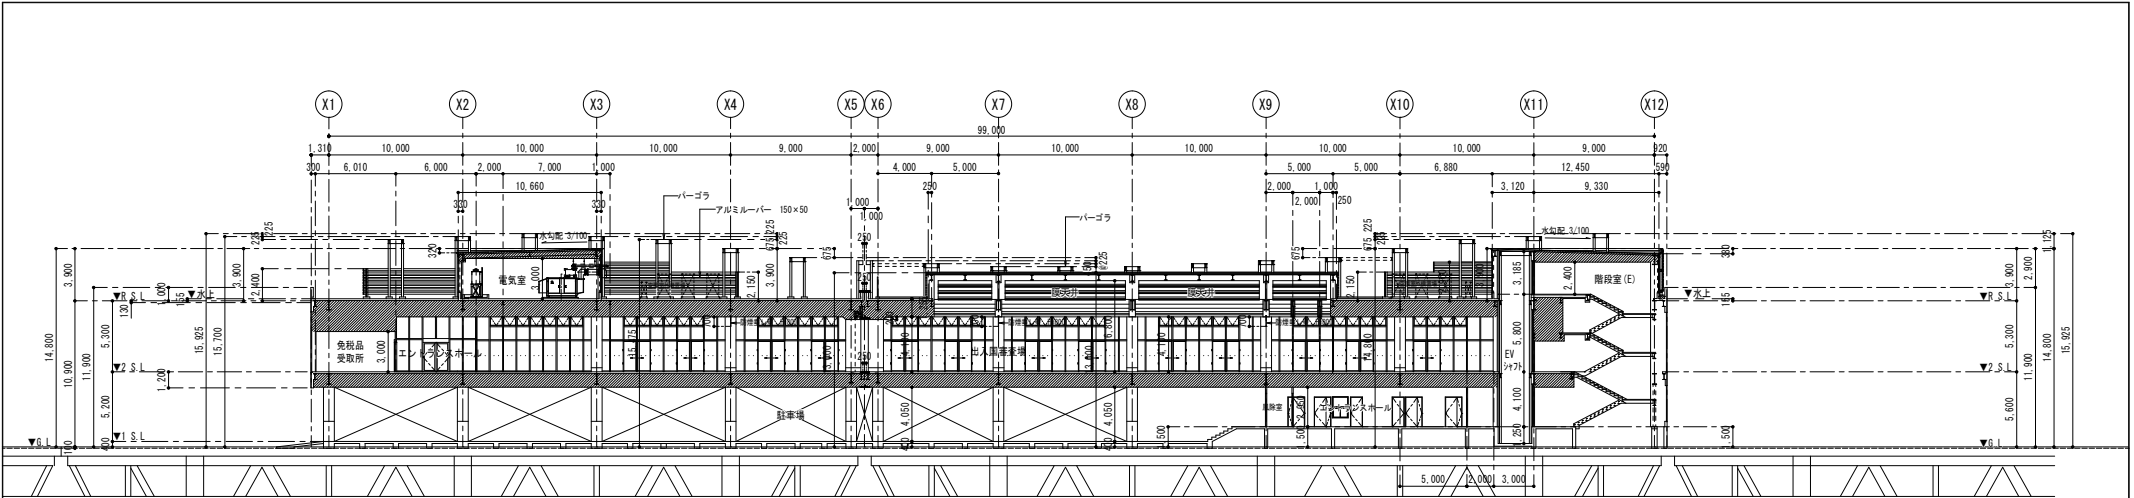


A-A断面図 S=1/200

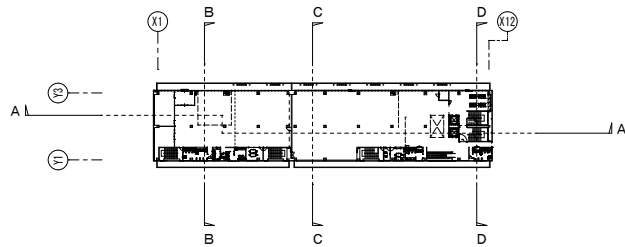


KEY PLAN NO SCALE

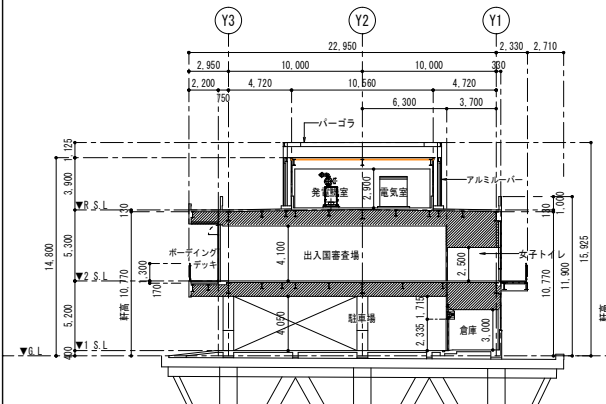

B-B断面図 S=1/200

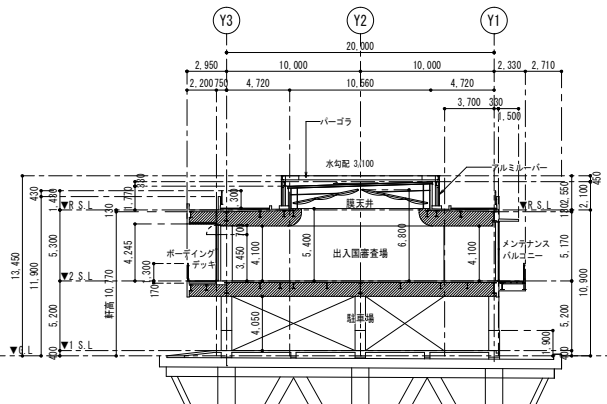


C-C断面図 S=1/200

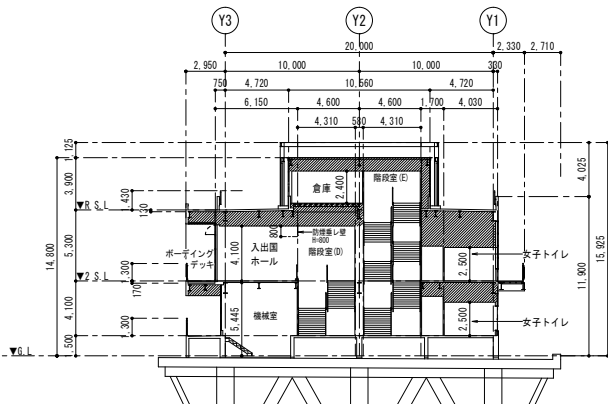


D-D断面図 S=1/200

改修前


工事名称	那覇クルーズターミナル荷物搬送設備設置工事	工事年度	令和6年度
工事場所	那覇市若狭地先(那覇市若狭1丁目28)	図面名称	断面図(改修前)
発注機関	那覇港管理組合 企画建設部 計画建設課	縮尺	A1:S=1/200 A3:S=1/400
摘要	図面番号 A-19		
設計	管理建築士 設計 製図	設計者	新里 均
校印		資格者氏名	新里 均
		登録番号	一級建築士大臣登録第218581号
		所在地	沖縄県宜野湾市普天間2-47-16

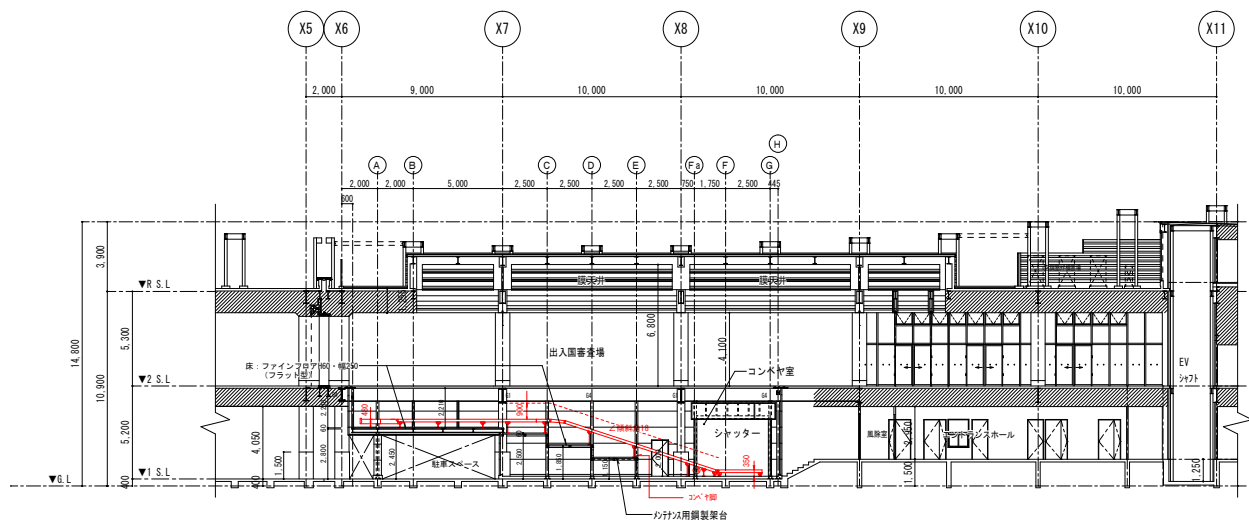


1 断面図 S=1:150

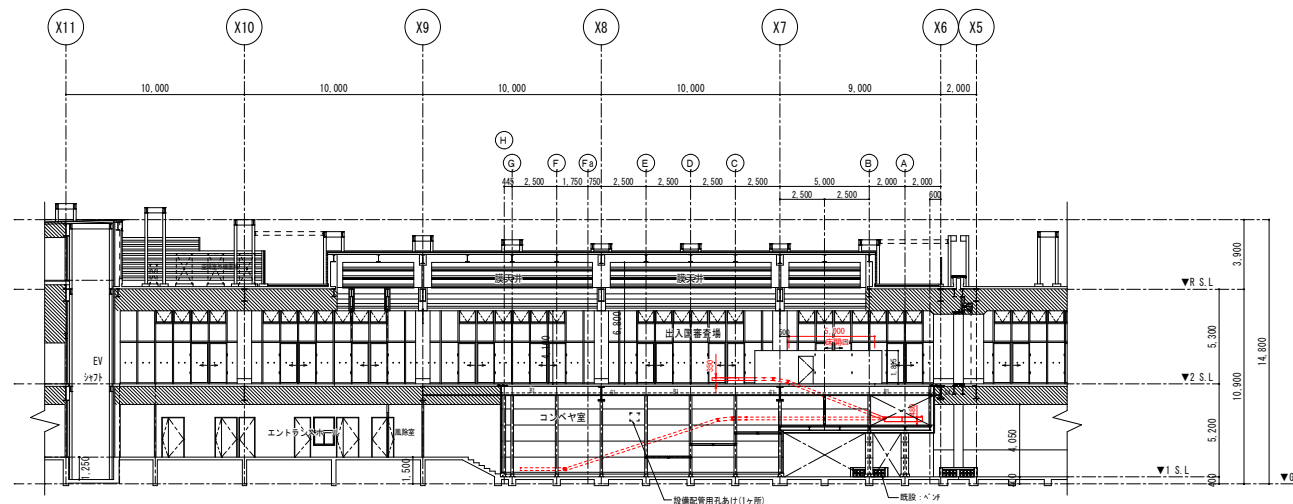


2 断面図 S=1:150

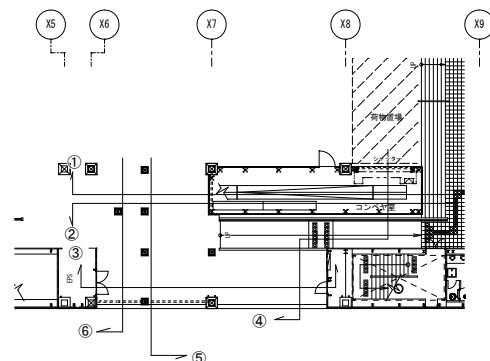


工事名称	那覇クルーズターミナル荷物搬送設備設置工事	工事年度	令和6年度
工事場所	那覇市若狭地先(那覇市若狭1丁目28)	図面名称	断面図1(1・2)
発注機関	那覇港管理組合 企画建設部 計画建設課	縮尺	A1:S=1/150 A3:S=1/300
図面番号	A-20	図面番号	A-20
摘要	管理建築士 設計 製 図		
設計者	新里 均	設計者氏名	新里 均
資格番号	一級建築士大臣登録第218581号	資格番号	一級建築士大臣登録第218581号
所在地	沖縄県宜野湾市普天間2-47-16	所在地	沖縄県宜野湾市普天間2-47-16

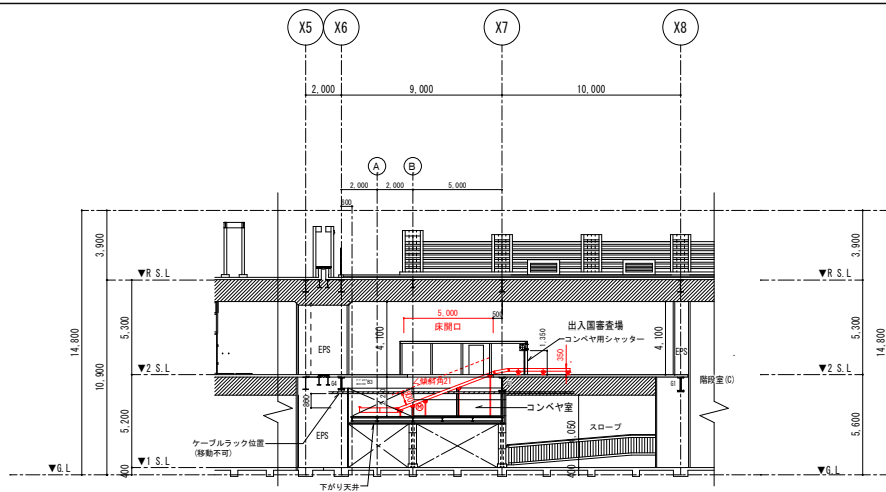


3 断面図 S=1:150

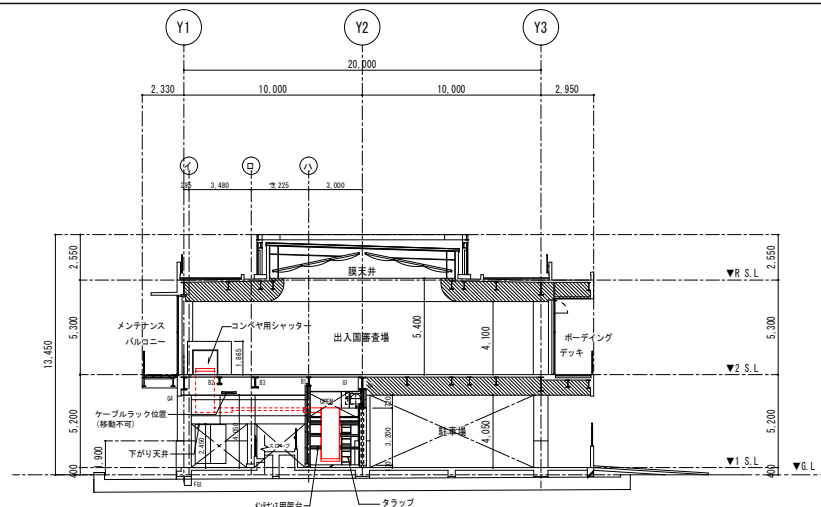


4 断面図 S=1:150

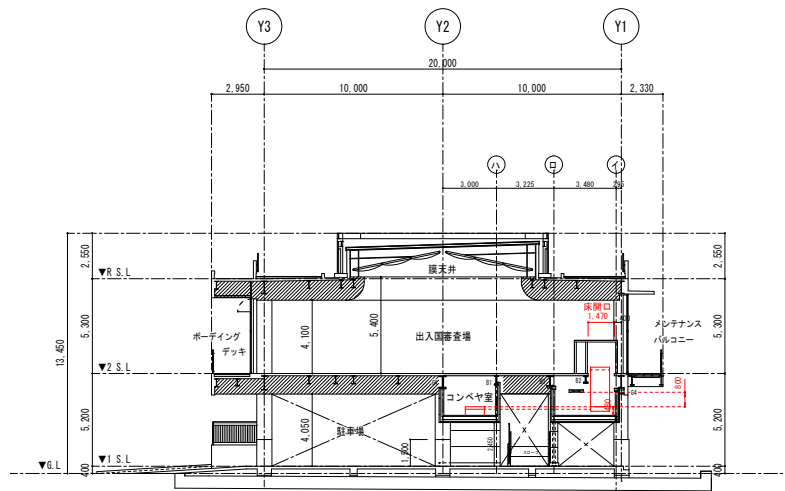


5 断面図 S=1:150

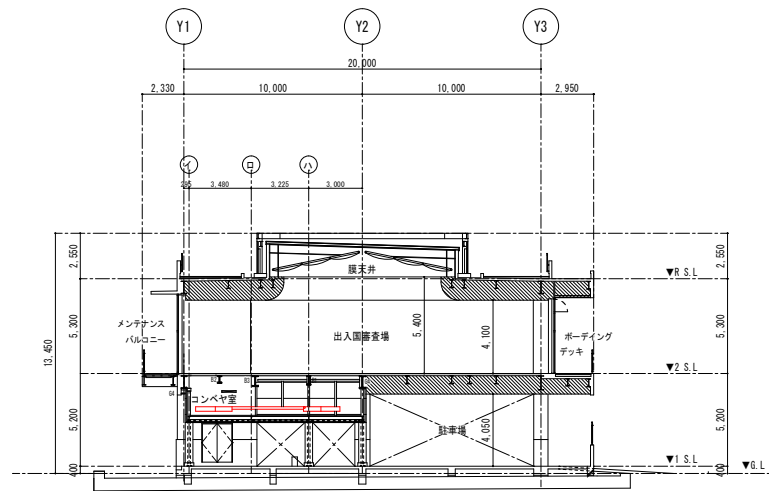

6 断面図 S=1:200

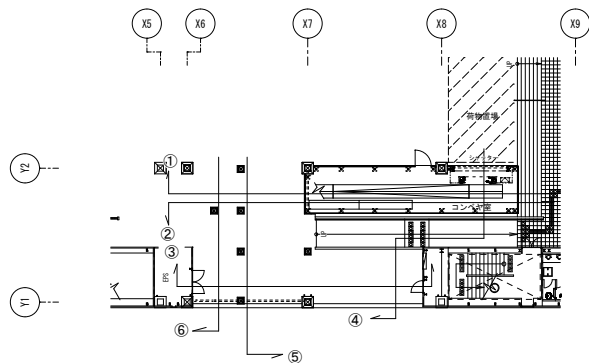


工事名称		那覇クルーズターミナル荷物搬送設備設置工事		工事年度	令和6年度	
工事場所		那覇市若狭地先(那覇市若狭1丁目28)		図面名称	断面図2(3~6)	
発注機関		那覇港管理組合 企画建設部 計画建設課		縮尺	A1:S=1/150 A3:S=1/300	
概要				図面番号	A-21	
検印	管理建築士		設計	製図	設計者氏名	(株)アーキ5D
					資格者氏名	新里 均
					登録番号	一級建築士大臣登録第218581号
					所在地	沖縄県宜野湾市普天間2-47-16

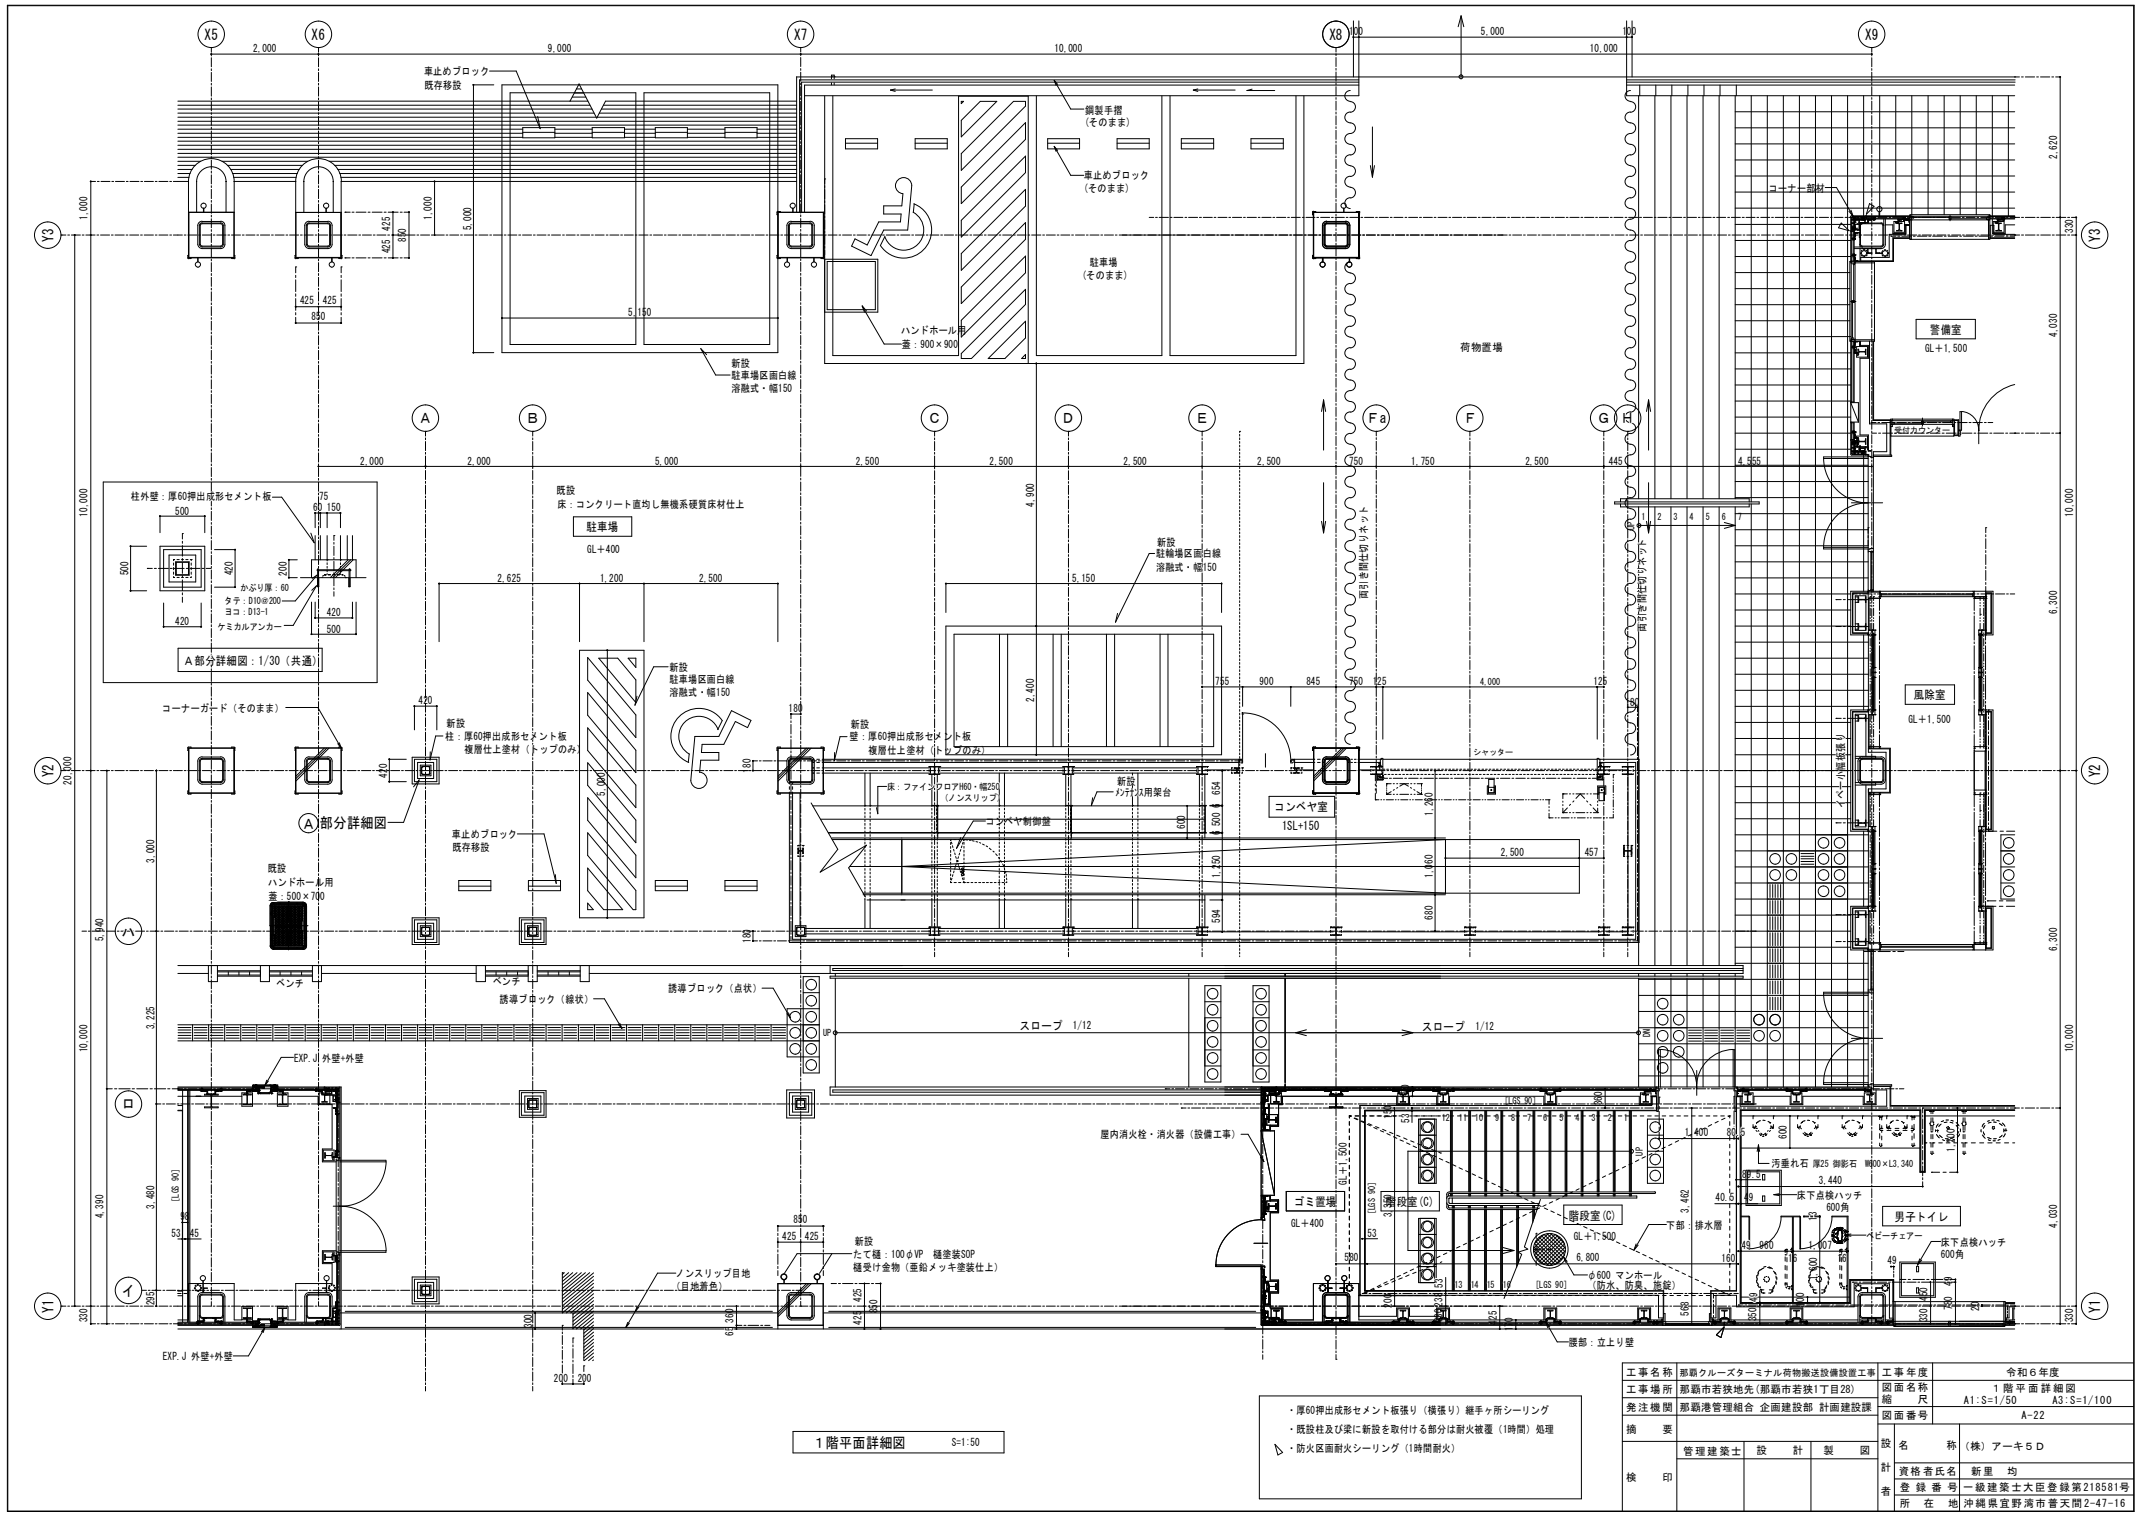

1階平面詳細図 S=1:50

- ・厚60押出成形セメント板張り（横張り）継手所シーリング
- ・既設柱及び梁に新設を取付ける部分は耐火被覆（1時間）処理
- ・防火区画耐火シーリング（1時間耐火）


工事名称		那覇クルーズターミナル荷物搬送設備設置工事		工事年度	令和6年度	
工事場所		那覇市若狭地先（那覇市若狭1丁目28）		図面名称	1階平面詳細図	
発注機関		那覇空港管理組合 企画建設部 計画建設課		縮尺	A1:S=1/50	A3:S=1/100
図面番号		A-22		図面番号	A-22	
摘要		管理建築士 設計 製図		設計者氏名	新里 均	
検印		設計 製図		登録番号	一級建築士大臣登録第218581号	
				所在地	沖縄県宜野湾市普天間2-47-16	

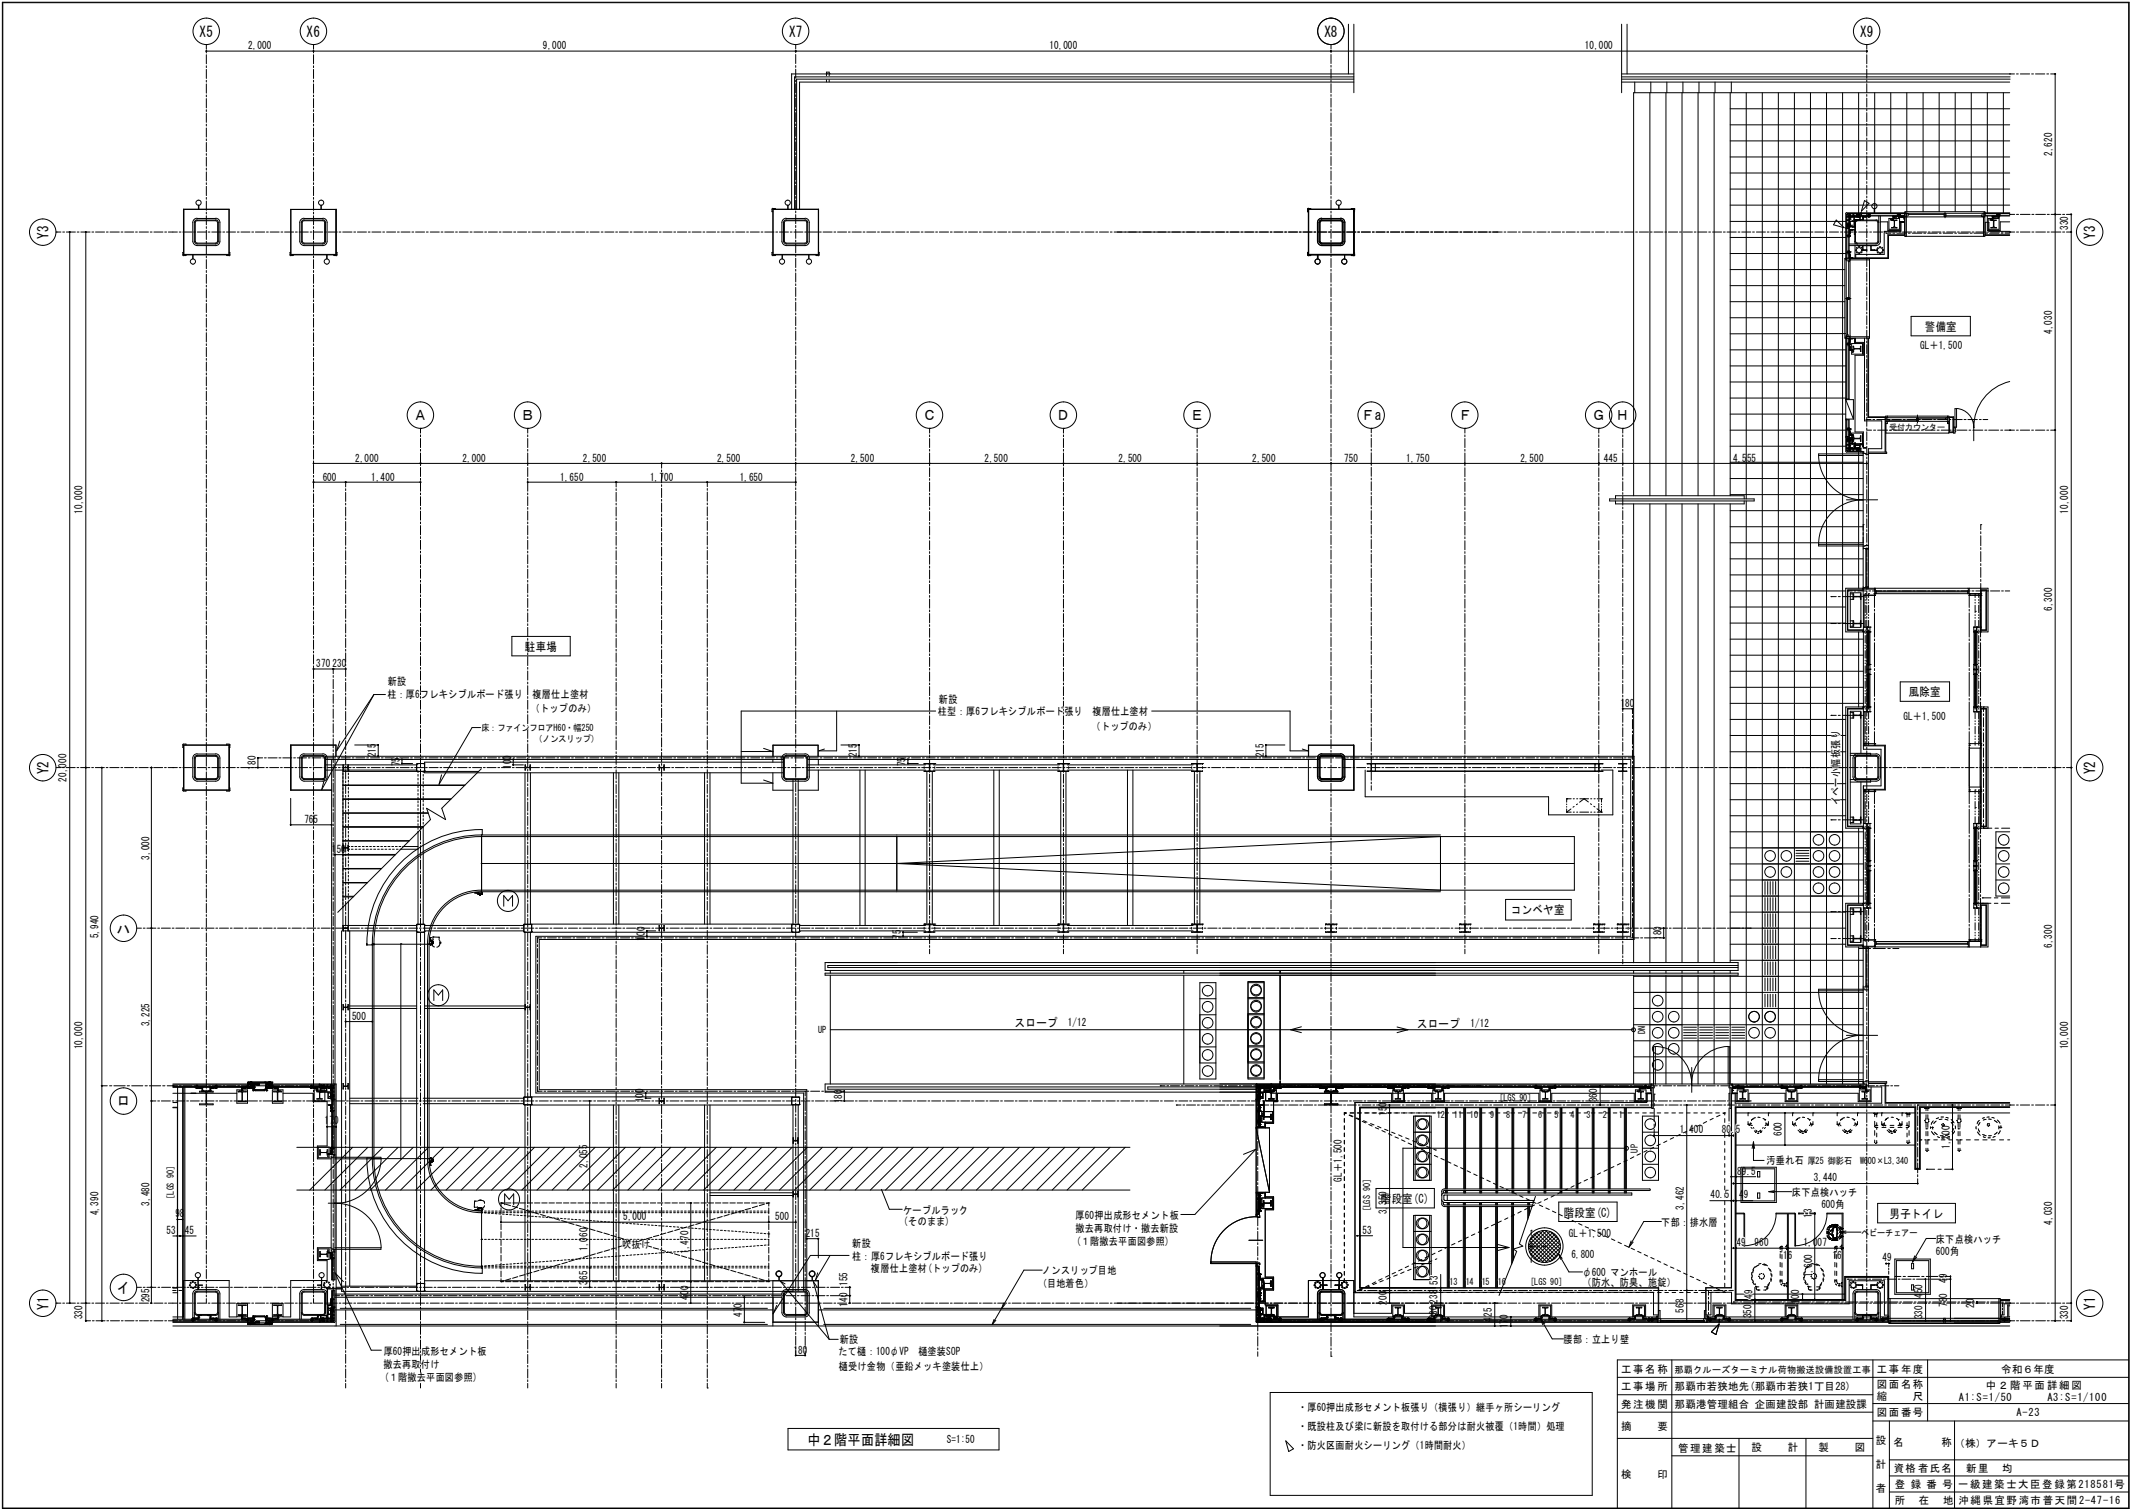

中2階平面詳細図 S=1:50


- ・厚60押出成形セメント板張り (横張り) 継手所シーリング
- ・既設柱及び梁に新設を取付ける部分は耐火被覆 (1時間) 処理
- ・防火区画耐火シーリング (1時間耐火)

工事名称		那覇クルーズターミナル荷物搬送設備設置工事		工事年度	令和6年度
工事場所		那覇市若狭地先(那覇市若狭1丁目28)		図面名称	中2階平面詳細図
発注機関		那覇空港管理組合 企画建設部 計画建設課		縮尺	A1:S=1/50 A3:S=1/100
摘要		図面番号		A-23	
管理建築士		設計		製図	
校印		設計者氏名		新里 均	
		登録番号		一級建築士大臣登録第218581号	
		所在地		沖縄県宜野湾市普天間2-47-16	

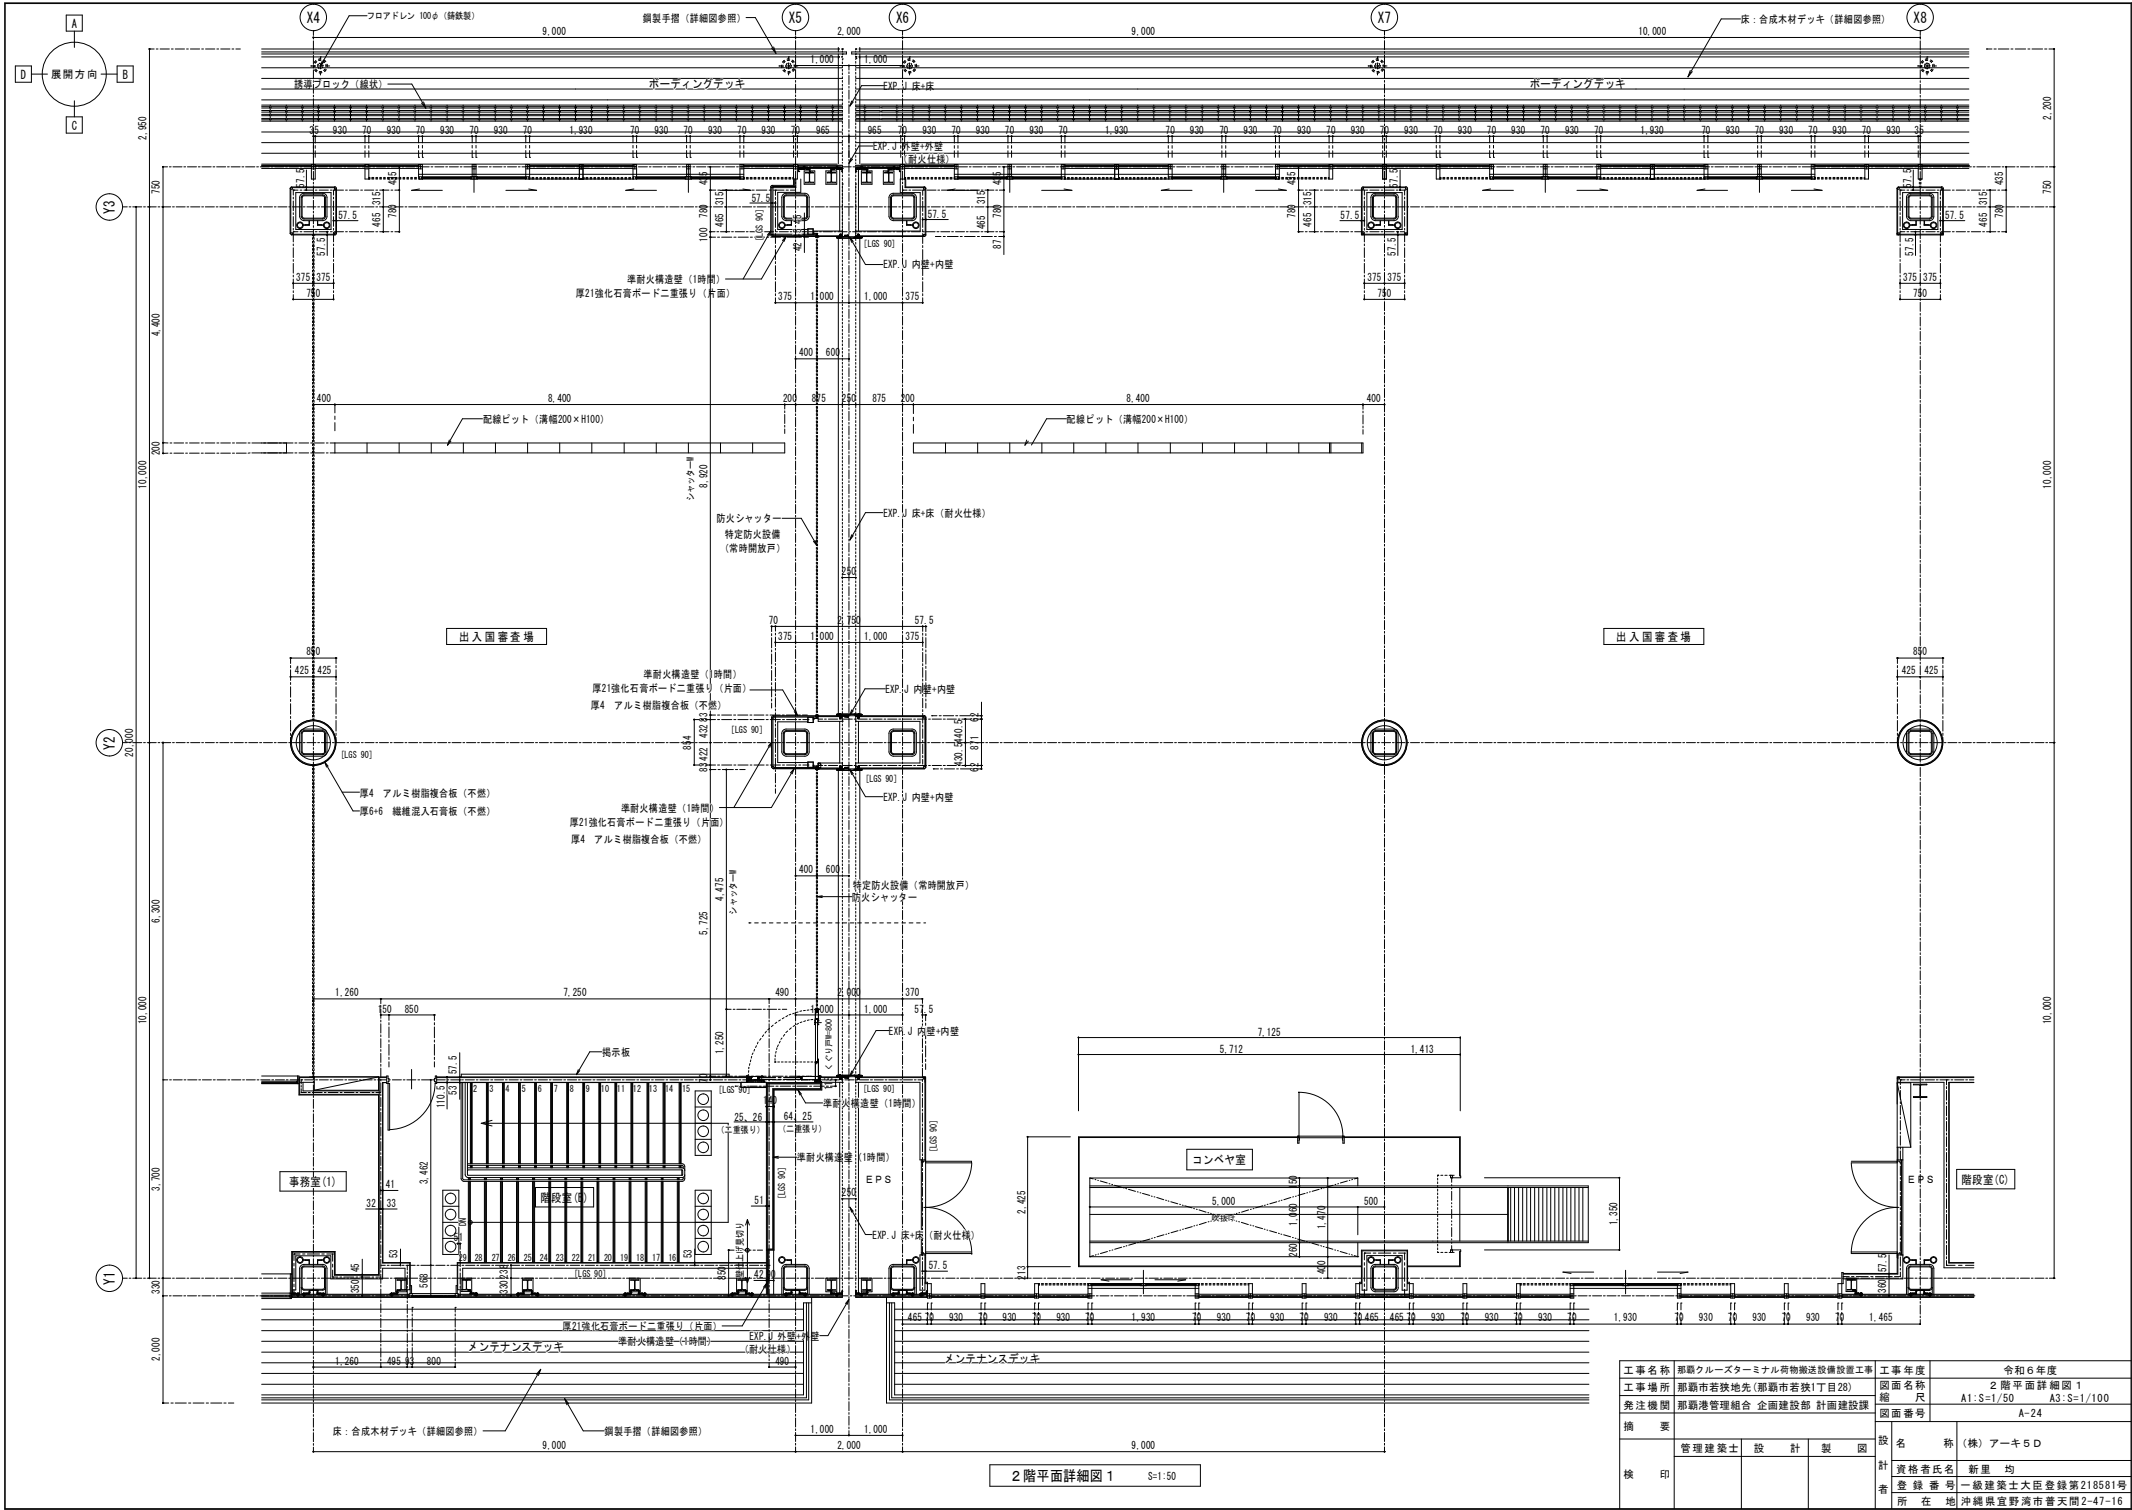

2階平面詳細図 1 S=1/50


工事名称	那覇クルーズターミナル荷物搬送設備設置工事	工事年度	令和6年度
工事場所	那覇市若狭地先(那覇市若狭1丁目28)	図面名称	2階平面詳細図 1
発注機関	那覇空港管理組合 企画建設部 計画建設課	縮尺	A1:S=1/50 A3:S=1/100
概要	管理建築士 設 計 製 図	図面番号	A-24
検 印		設 名 称 (株) アーク5D	
		計 資格者氏名 新里 均	
		者 登録番号 一般建築士大臣登録第218581号	
		所 在 地 沖縄県宜野湾市普天間2-47-16	

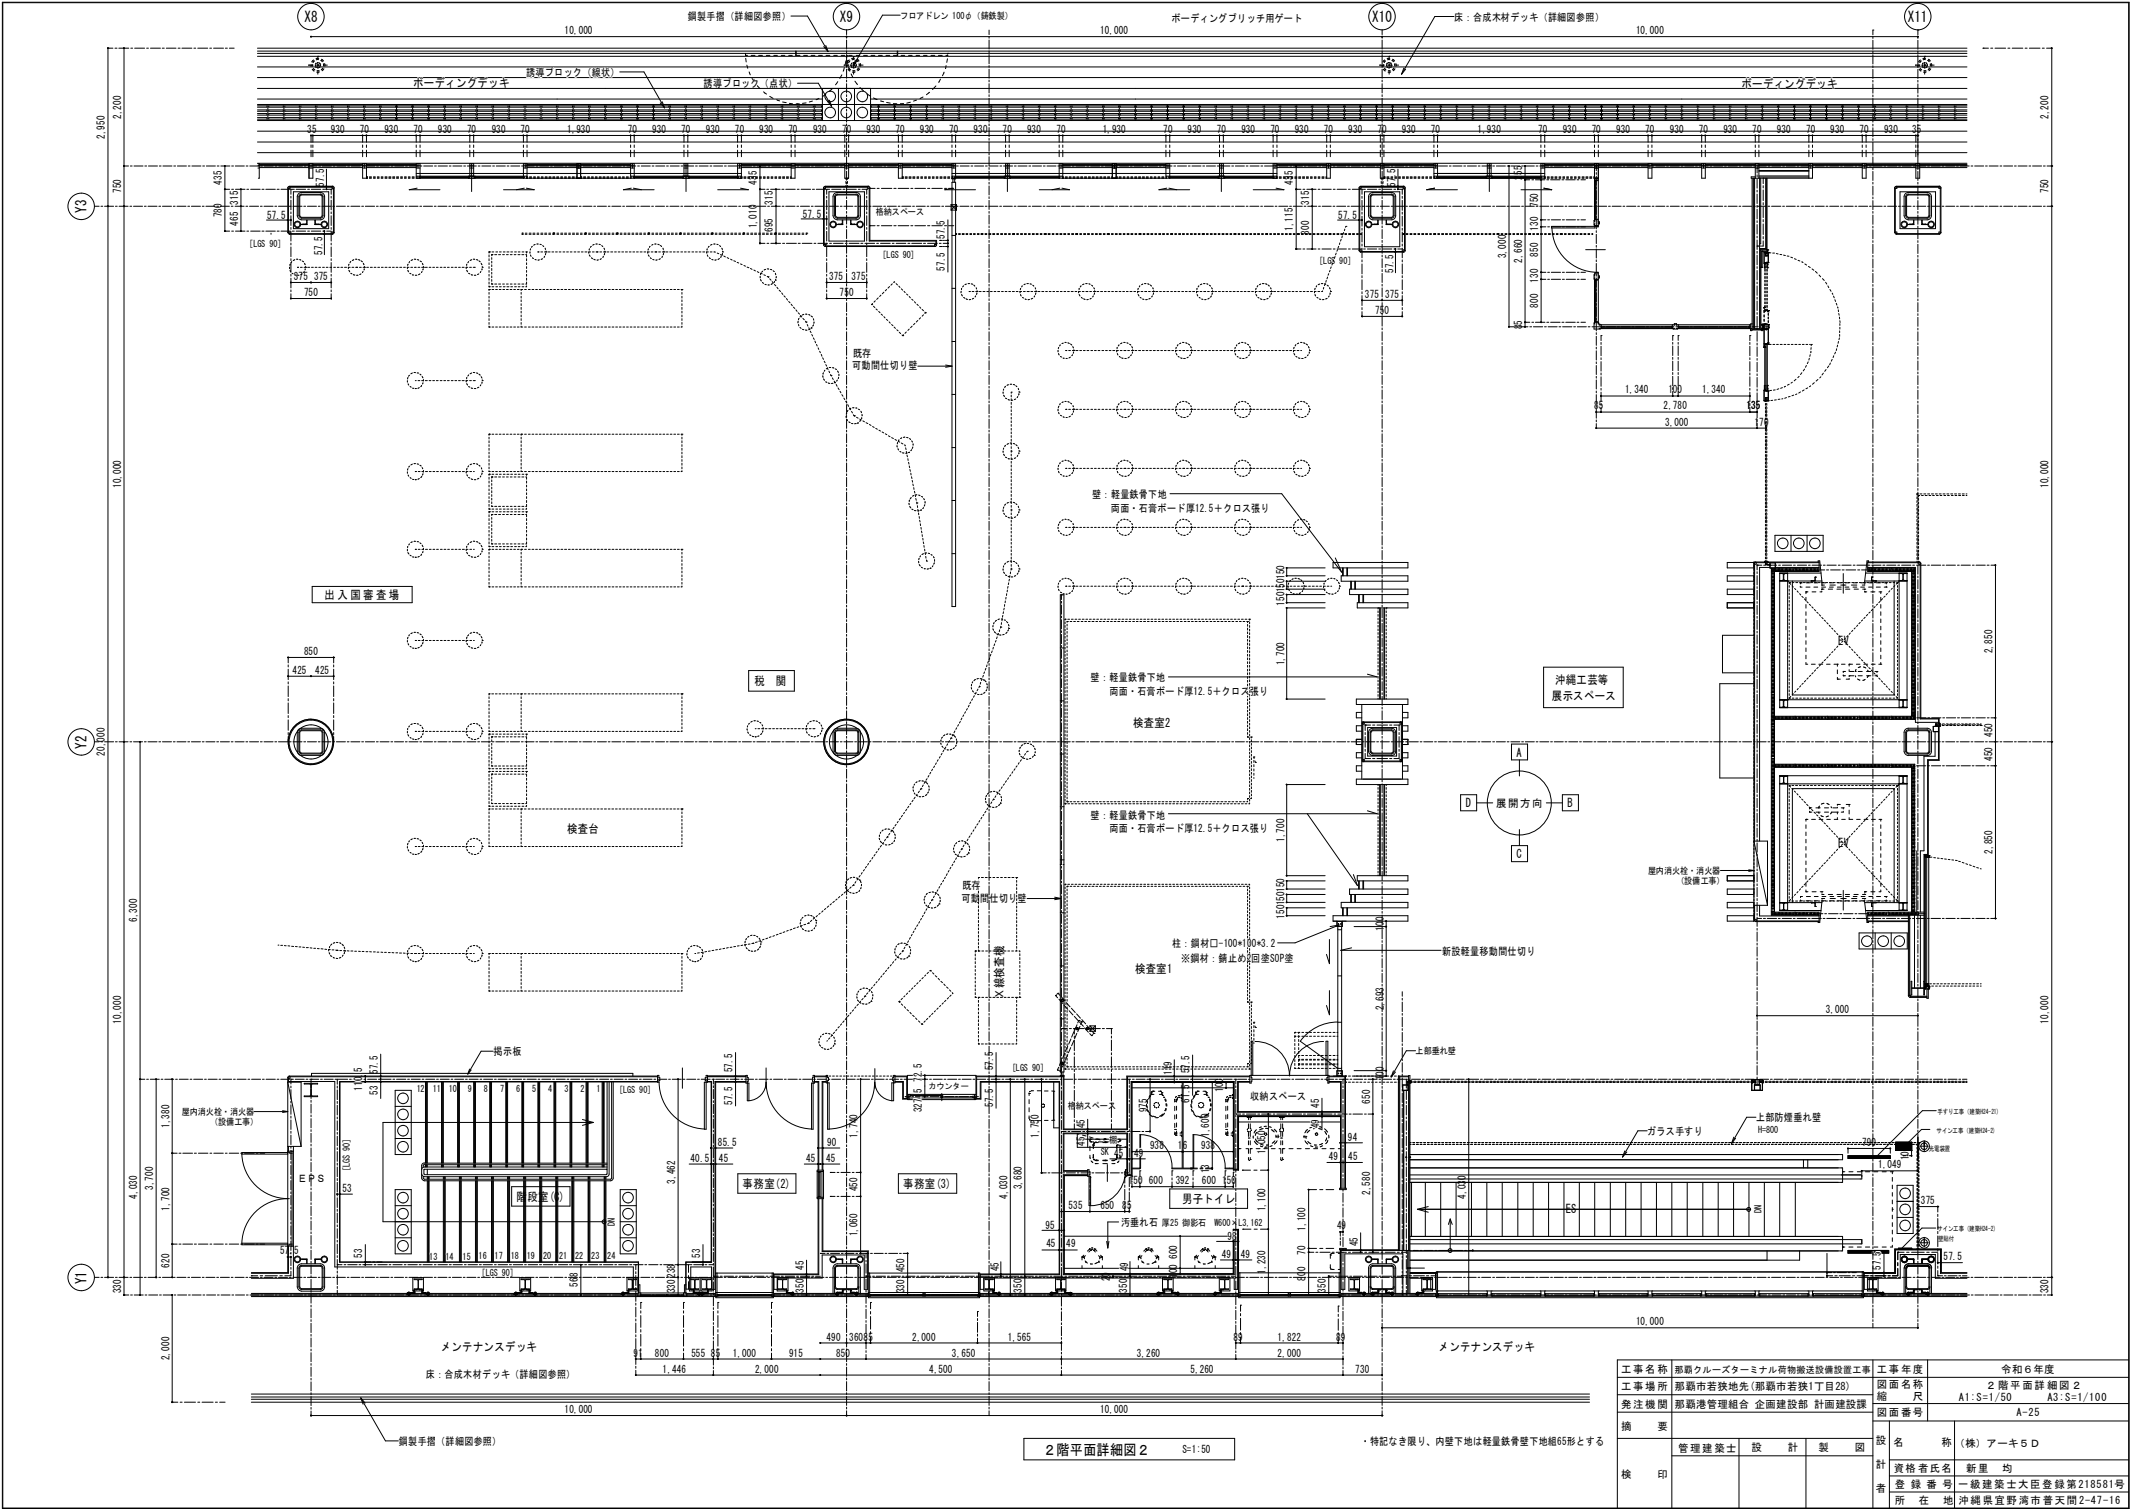


2階平面詳細図2 S=1:50

・特記なき限り、内装下地は軽量鉄骨下地65形とする


工事名称 那覇クルーズターミナル荷物搬送設備設置工事		工事年度	令和6年度
工事場所 那覇市若狭地先(那覇市若狭1丁目28)		図面名称	2階平面詳細図2
発注機関 那覇空港管理組合 企画建設部 計画建設課		図面尺	A1:S=1/50 A3:S=1/100
図面番号		図面番号	A-25
摘要		設計者	(株)アーキ5D
管理建築士 設計 製図		設計者氏名	新里 均
検印		登録番号	一級建築士大臣登録第218581号
		所在地	沖縄県宜野湾市普天間2-47-16

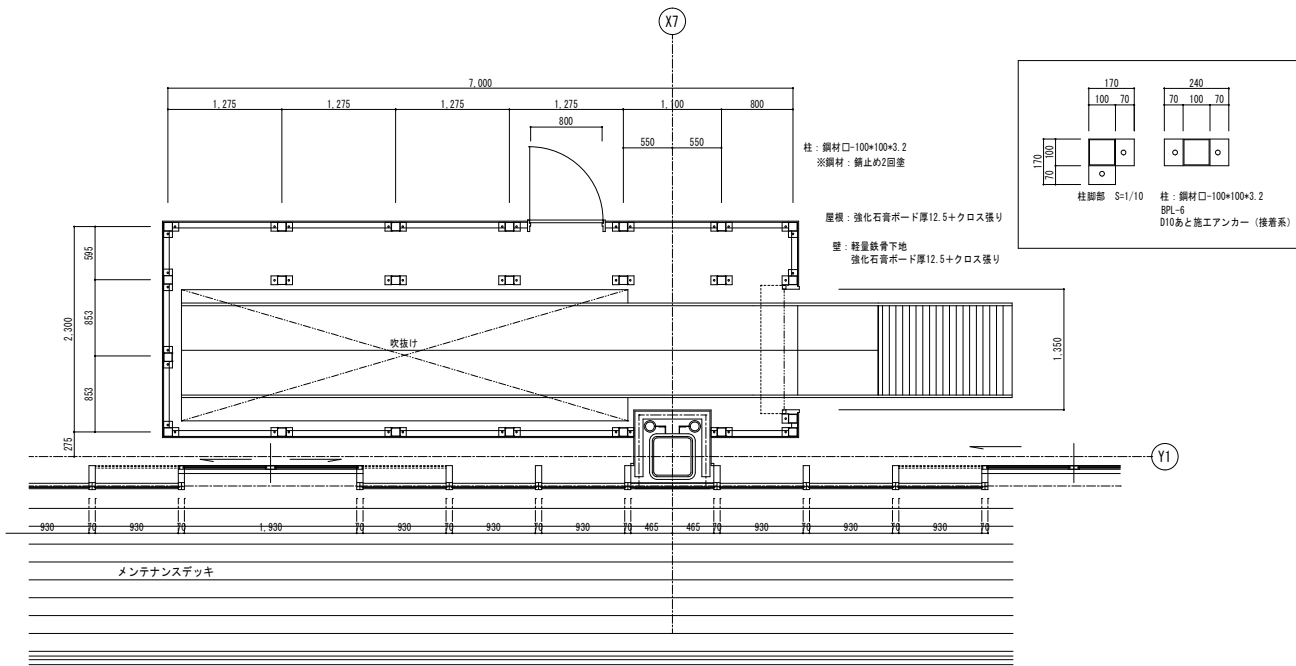


2 階コンベヤ室平面詳細図 S=1:30

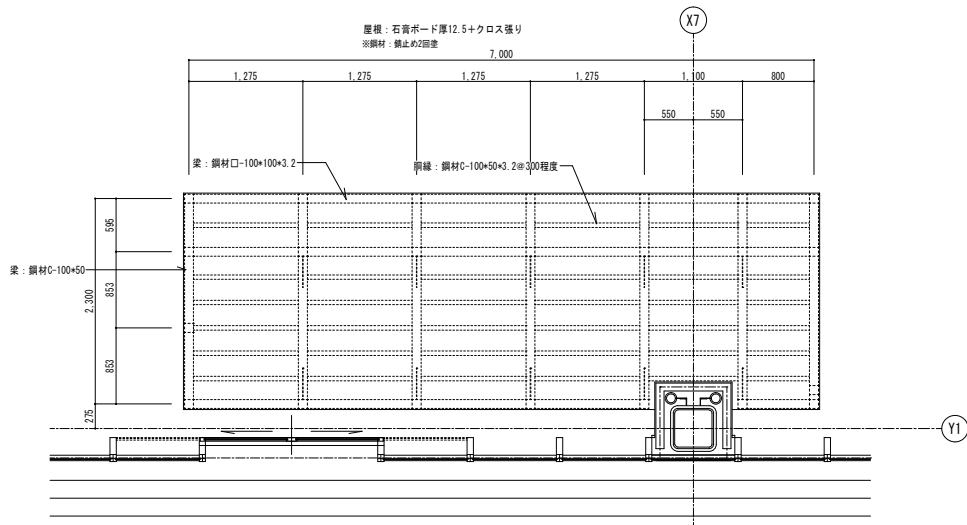

2 階コンベヤ室屋根伏図 S=1:30

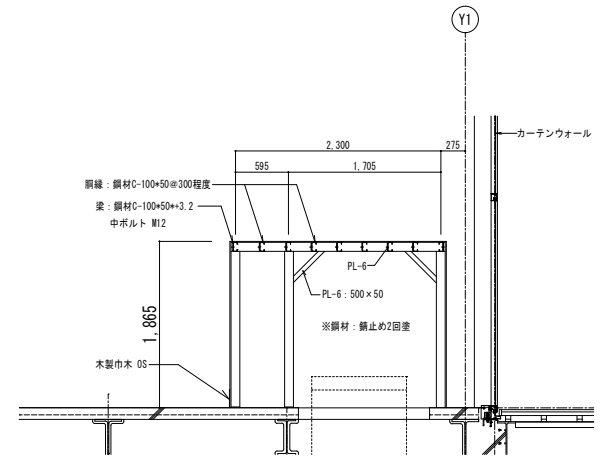


2 階コンベヤ室断面詳細図 1 S=1:30

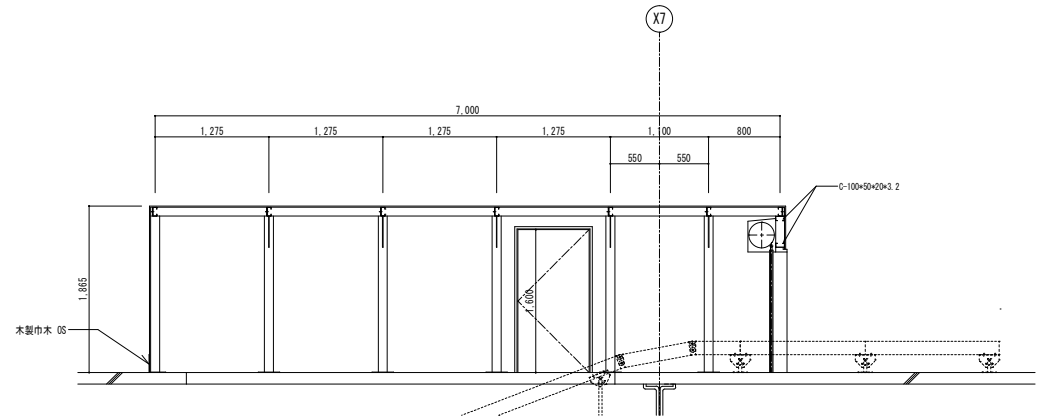



2 階コンベヤ室断面詳細図 2 S=1:30

※鋼材: 錆止め2回塗

工事名称	那覇クルーズターミナル荷物搬送設備設置工事	工事年度	令和6年度
工事場所	那覇市若狭地先(那覇市若狭1丁目28)	図面名称	2 階コンベヤ室詳細図
発注機関	那覇空港管理組合 企画建設部 計画建設課	縮尺	A1:S=1/30 A3:S=1/60
図面番号		図面番号	A-26
摘要	管理建築士 設計 製 図		
検印		設計者	(株)アーキ5D
		資格者氏名	新里 均
		登録番号	一級建築士大臣登録第218581号
		所在地	沖縄県宜野湾市普天間2-47-16

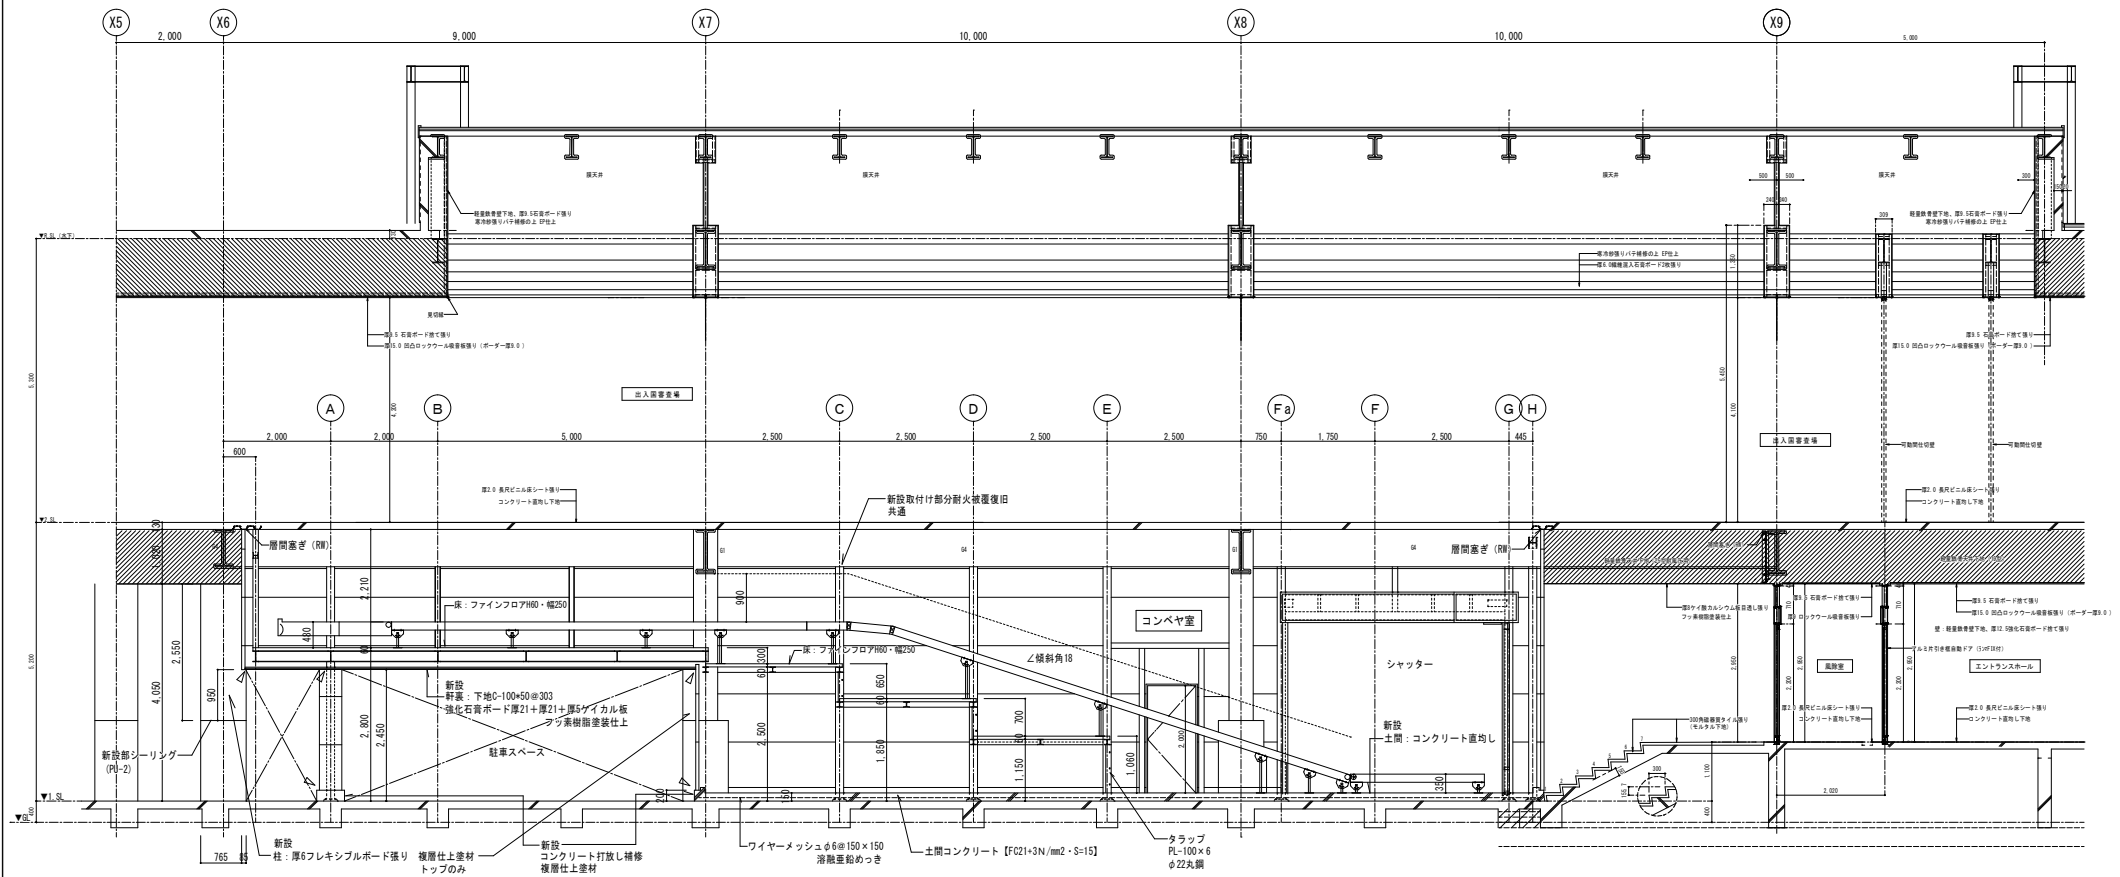


1 断面詳細図 S=1:50

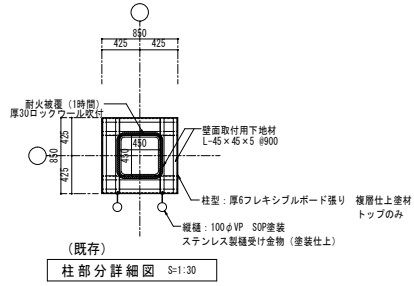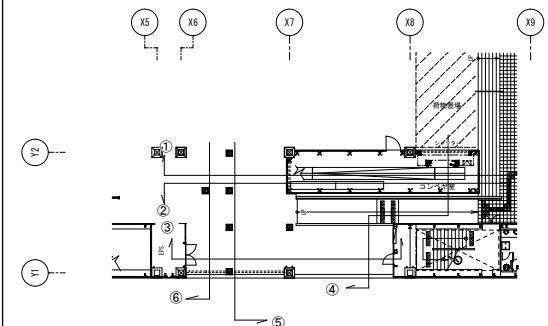


・厚60押出成形セメント板張り (張張り) 継手ヶ所シーリング
・既設柱及び梁に新設を取付ける部分は耐火被覆 (1時間) 処理
・防火区画耐火シーリング (1時間耐火)

工事名称		那覇クルーズターミナル荷物搬送設備設置工事		工事年度		令和6年度	
工事場所		那覇市若狭地先 (那覇市若狭1丁目28)		図面名称		1 断面詳細図	
発注機関		那覇空港管理組合 企画建設部 計画建設課		縮尺		A1:S=1/50 A3:S=1/100	
摘要				図面番号		A-27	
設計		管理建築士 設計		設計者氏名		新里 均	
校印				登録番号		一級建築士大臣登録第218581号	
				所在地		沖縄県宜野湾市普天間2-47-16	

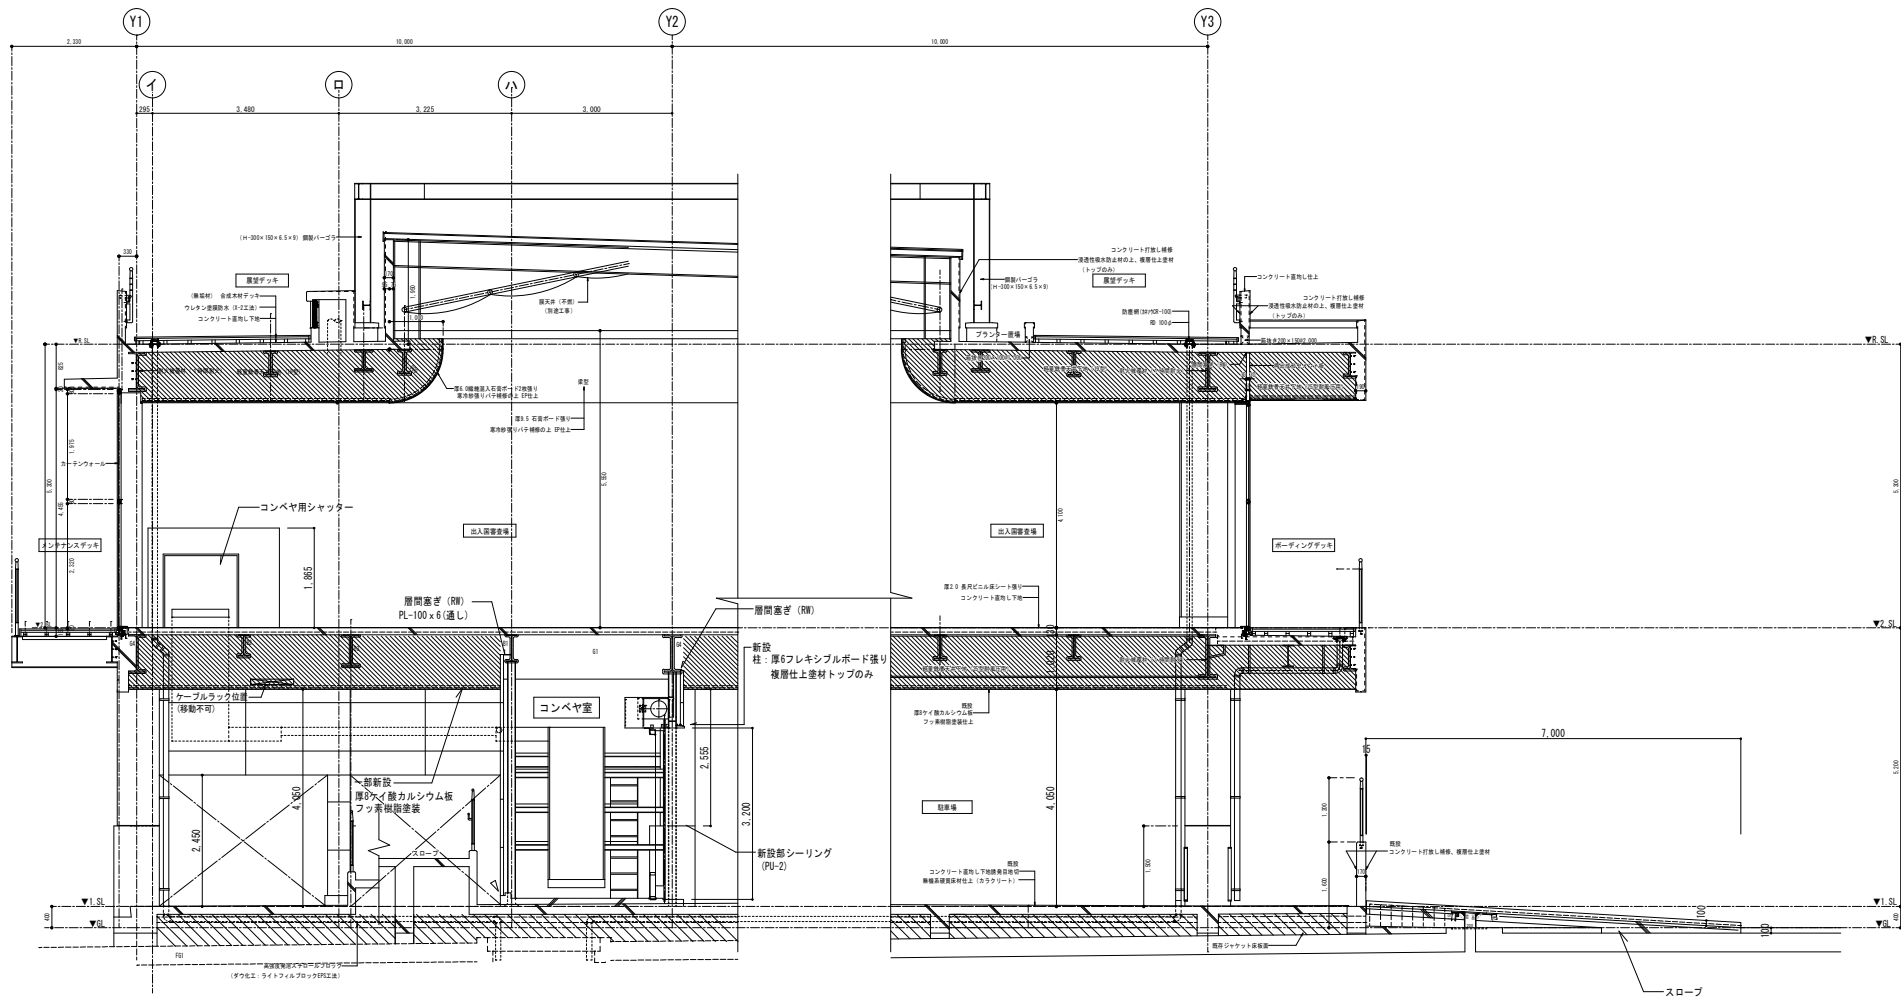


4 断面詳細図 S=1:50

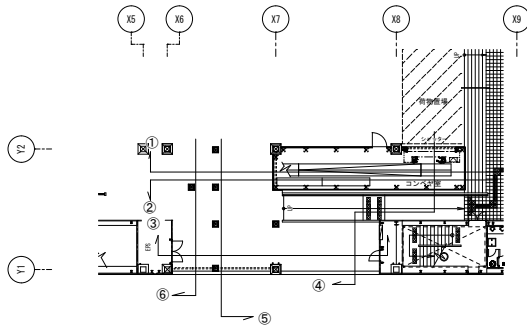


- ・厚60押出成形セメント板張り (横張り) 継手ヶ所シーリング
- ・既設柱及び梁に新設を取付ける部分は耐火被覆 (1時間) 処理
- ・防火区画耐火シーリング (1時間耐火)

工事名称	那覇クルーズターミナル荷物搬送設備設置工事		工事年度	令和6年度	
工事場所	那覇市若狭地先（那覇市若狭1丁目28）		図面名称	4 断面詳細図	
発注機関	那覇港管理組合 企画建設部 計画建設課		縮尺	A1:S=1/50 A3:S=1/100	
図面番号			図面番号	A-28	
摘要					
検 印	管理建築士	設	計	製	図
					図名
					称 (株) アーキ5D
					資格者氏名
					新里 均
					登録番号
					一級建築士大臣登録第218581号
					所在地
					沖縄県宜野湾市普天間2-47-16

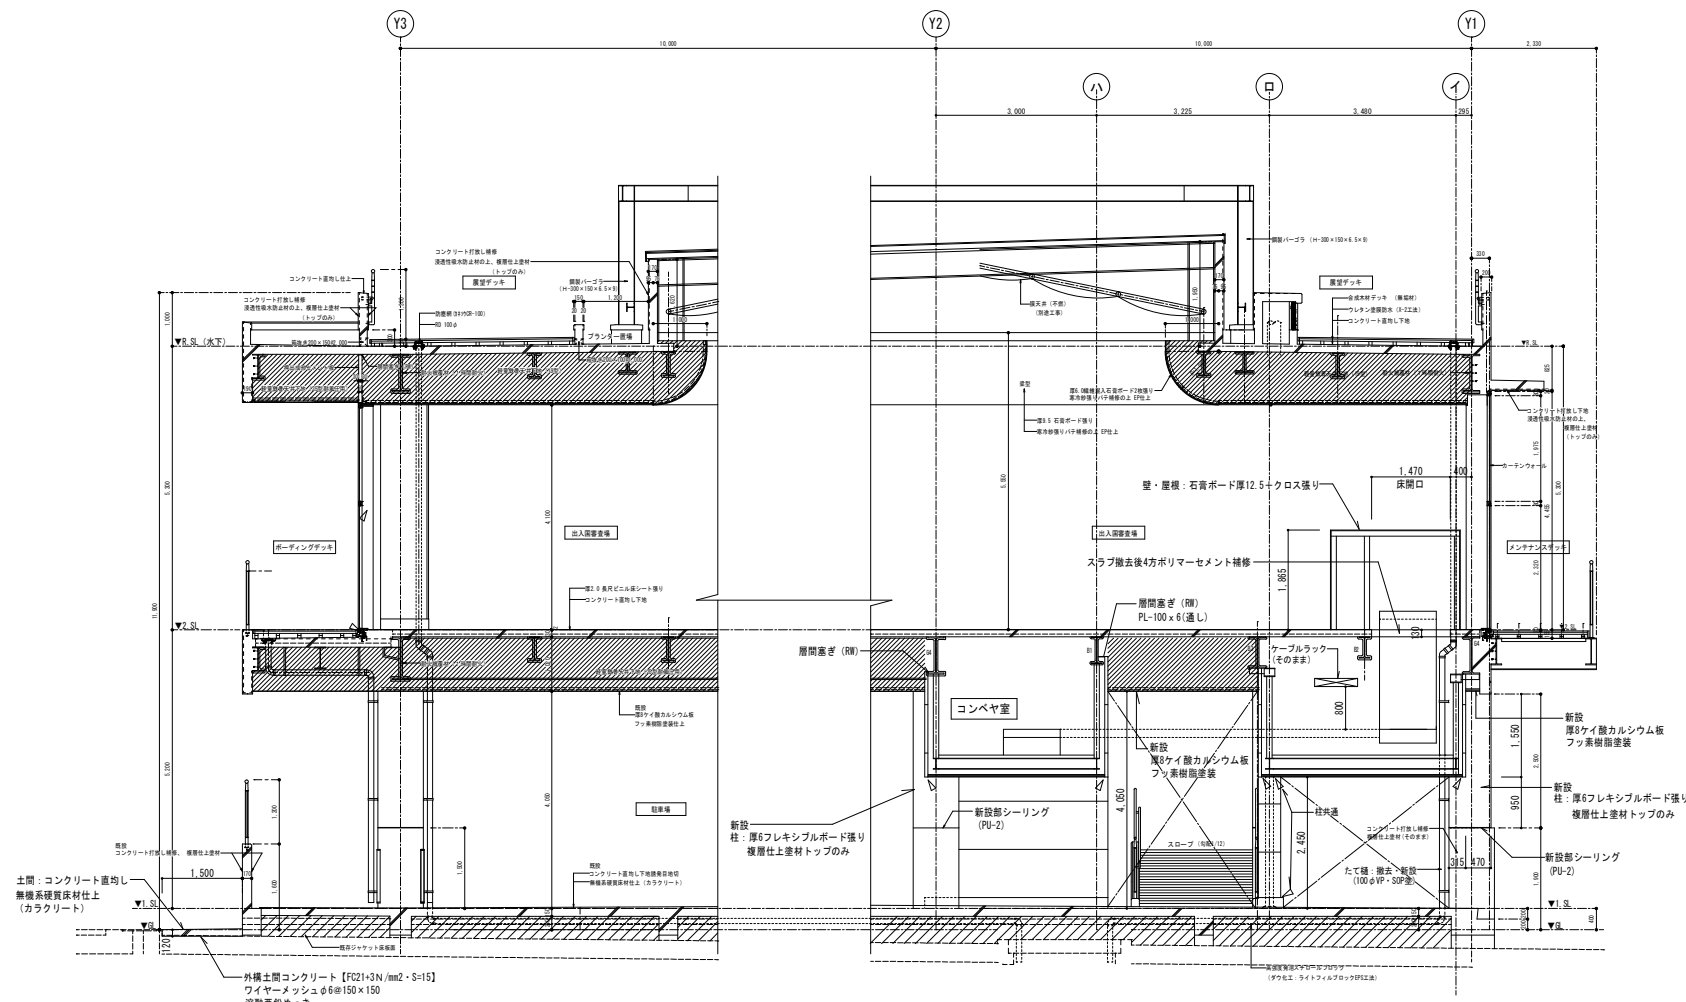


5 断面詳細図 S=1/50

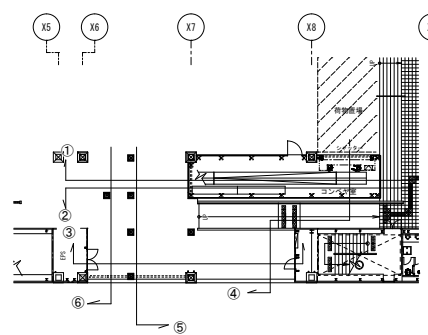


- ・厚60押成形セメント板張り (横張り) 継手ヶ所シーリング
- ・既設柱及び梁に新設を取付ける部分は耐火被覆 (1時間) 処理
- ・防火区画耐火シーリング (1時間耐火)

工事名称	那覇クルーズターミナル荷物搬送設備設置工事	工事年度	令和6年度
工事場所	那覇市若狭地先(那覇市若狭1丁目28)	図面名称	5 断面詳細図
発注機関	那覇港管理組合 企画建設部 計画建設課	縮尺	A1:S=1/50 A3:S=1/100
図面番号		図面番号	A-29
摘要	管理建築士 設計 製図		
検印	設計者氏名 新里 均		
	登録番号 一級建築士大臣登録第218581号		
	所在地 沖縄県宜野湾市普天間2-47-16		

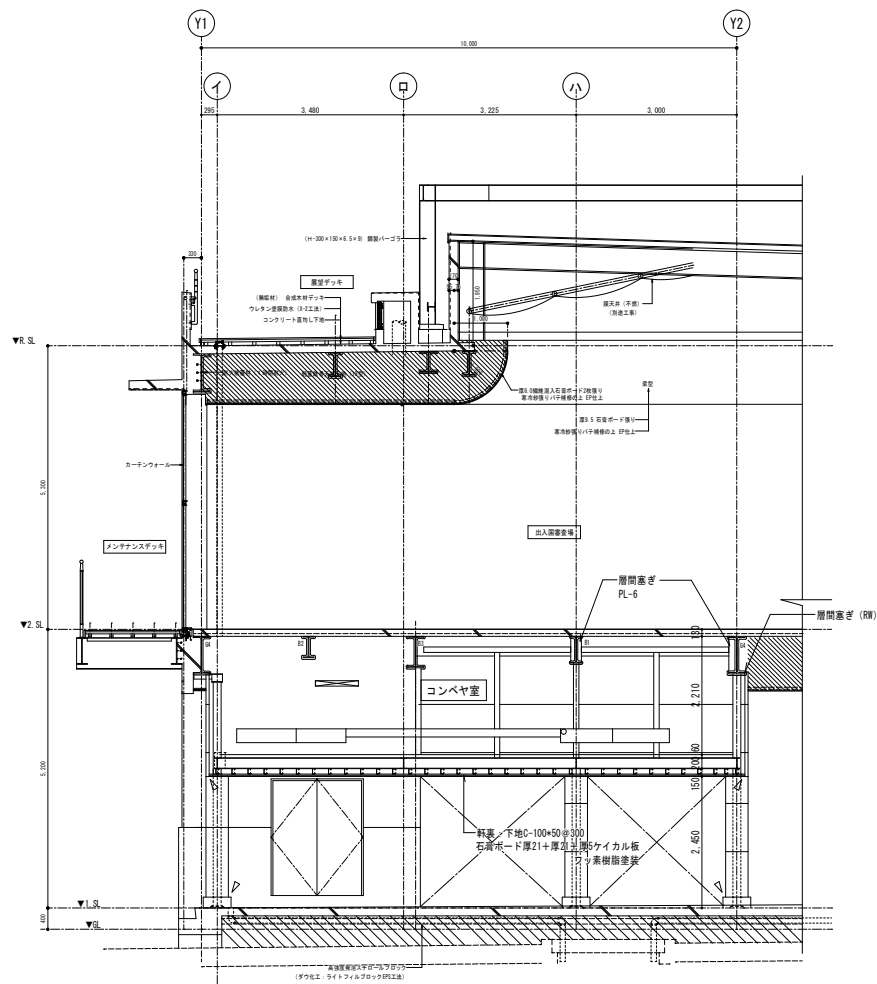

6 断面詳細図



S=1/50

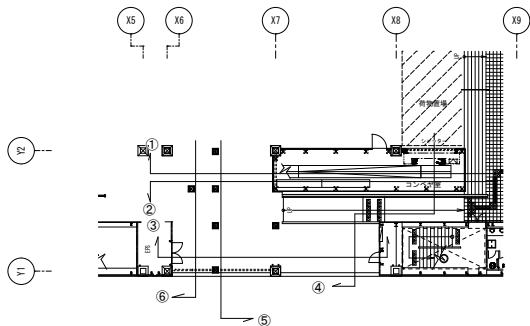

- ・厚60押出成形セメント板張り（横張り）継手ヶ所シーリング
- ・既設柱及び梁に新設を付ける部分は耐火被覆（1時間）処理
- ・防火区画耐火シーリング（1時間耐火）






工事名称	那覇クルーズターミナル荷物搬送設備設置工事	工事年度	令和6年度
工事場所	那覇市若狭地先(那覇市若狭1丁目28)	図面名称	6 断面詳細図
発注機関	那覇港管理組合 企画建設部 計画建設課	縮尺	A1:S=1/50 A3:S=1/100
図面番号		図面番号	A-30
摘要	設計製図		
検印	管理建築士	設計	製図
設計者	資格者氏名	新里 均	氏名
登録番号	登録番号	一級建築士大臣登録第218581号	登録番号
所在地	所在地	沖縄県宜野湾市普天間2-47-16	所在地

仕上表	エントランス・出入国審査場・廊下
床	厚2.0長尺ビニル床シート張り 重歩行用、表面クリア層0.3mm (イゾーランド付ス) 木目調
市 木	木製市木 H=200
障 壁	
壁	軽量鉄骨壁下地、厚12.5強化石膏ボード捨て張り ビニルクロス張り
天 井	軽量鉄骨天井下地、厚9.5石膏ボード捨て張り 厚15.0凹凸ロックウール吸音板張り (ボアダー厚9.0) 一部 厚6.0縦横混入石膏ボード2枚張り (曲面加工) 寒冷紗張りパテ補修の上 EP仕上

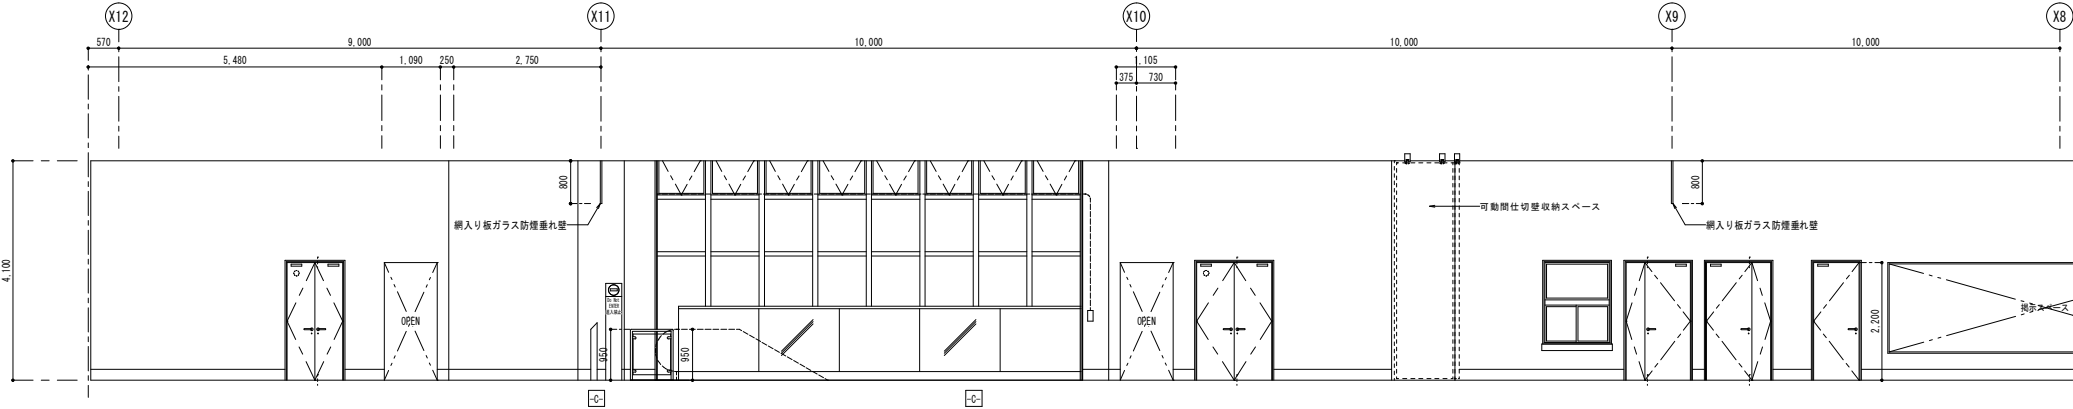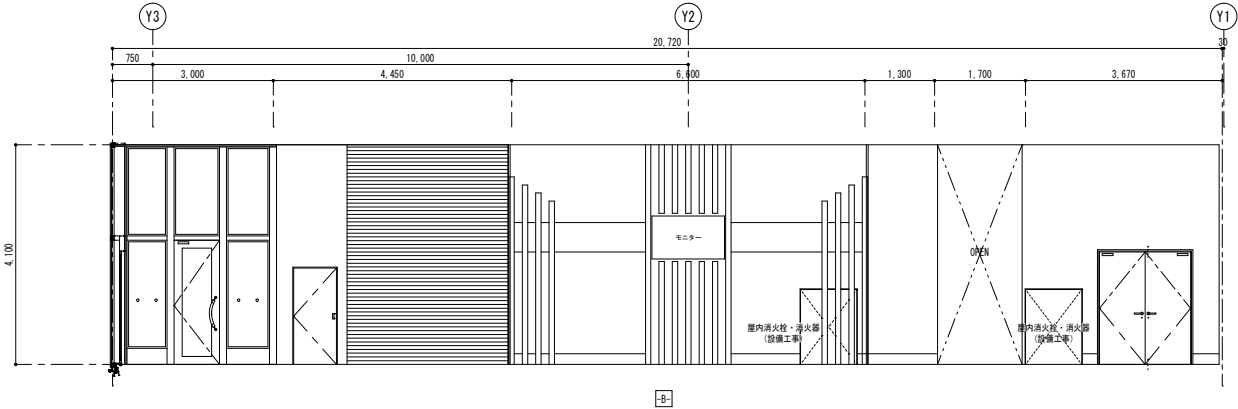


改修前


工事名称	那覇クルーズターミナル荷物搬送設備設置工事	工事年度	令和6年度
工事場所	那覇市若狭地先(那覇市若狭1丁目28)	図面名称	2 階展開図 (改修前)
発注機関	那覇空港管理組合 企画建設部 計画建設課	縮 尺	A1:S=1/50 A3:S=1/100
摘 要		図面番号	A-31
概 要		設 名	(株)アーキ5D
検 印		計 資格者氏名	新里 均
		登 録 番 号	一級建築士大臣登録第218581号
		所 在 地	沖縄県宜野湾市普天間2-47-16

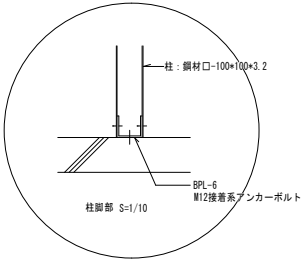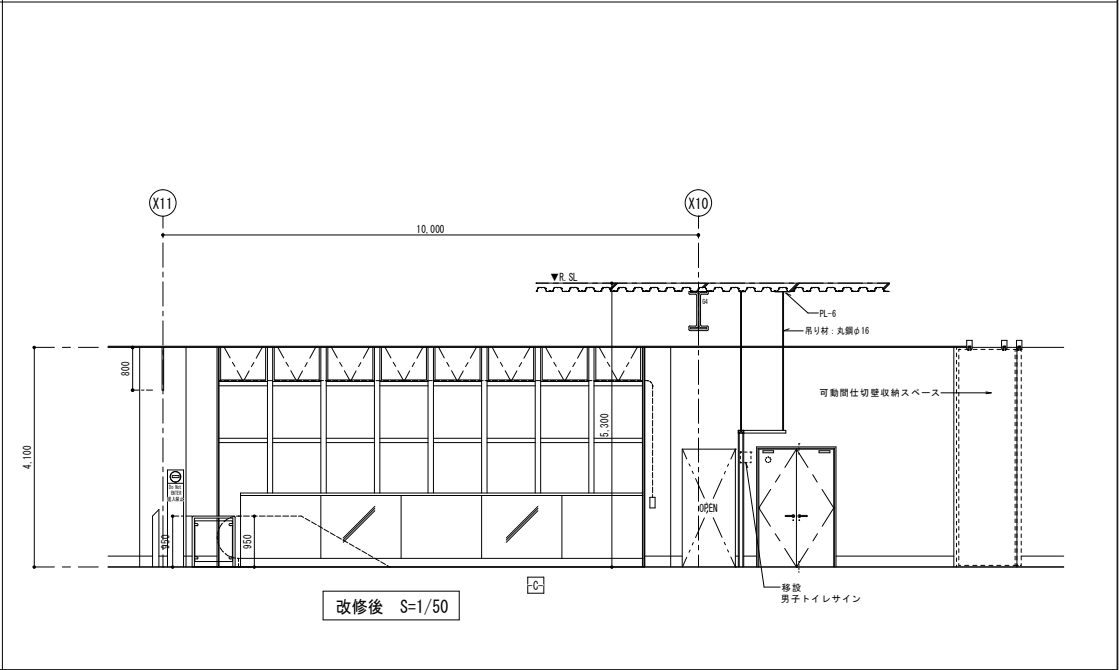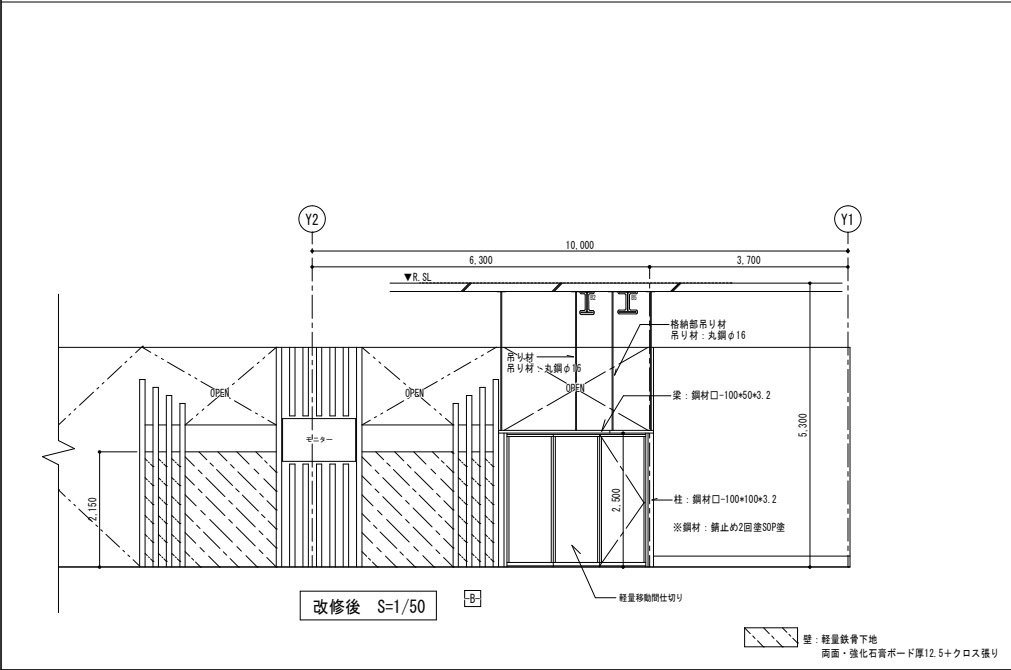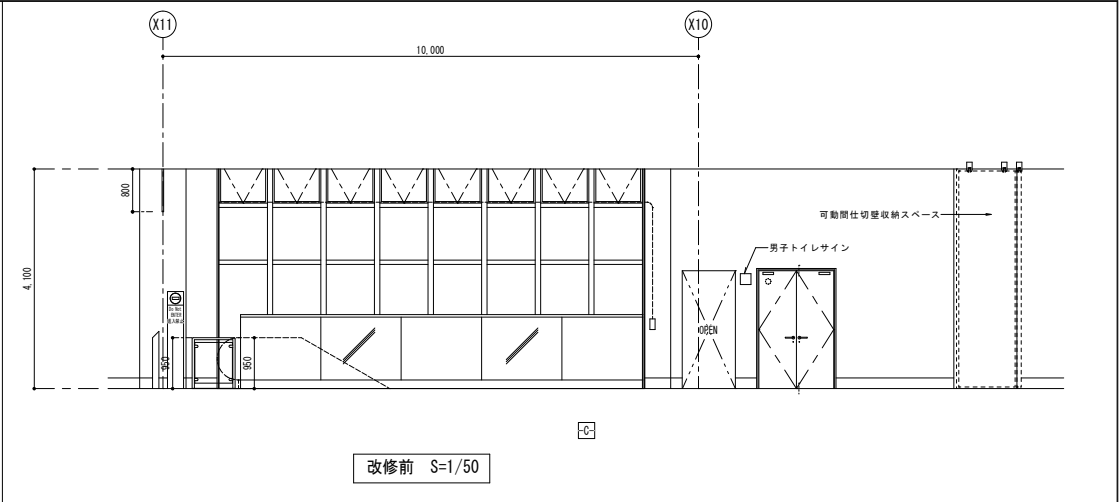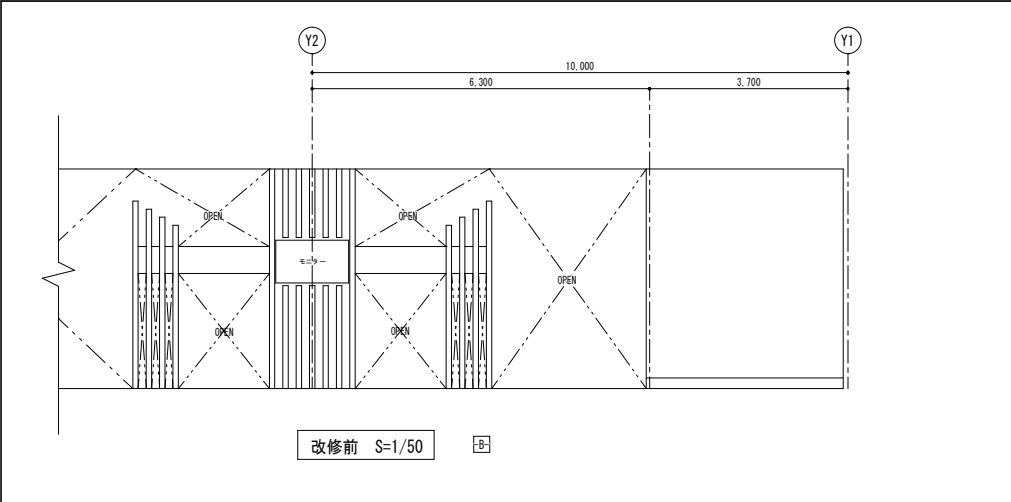


工事名称	那覇クルーズターミナル荷物搬送設備設置工事	工事年度	令和6年度
工事場所	那覇市若狭地先(那覇市若狭1丁目28)	図面名称	2 階 展開図
発注機関	那覇港管理組合 企画建設部 計画建設課	縮尺	A1:S=1/50 A3:S=1/100
摘要	図面番号 A-32		
設計	管理建築士 設計製図	設計者氏名	(株)アーキ5D
校印		登録番号	新里 均
		所在地	一級建築士大臣登録第218581号 沖縄県宜野湾市普天間2-47-16

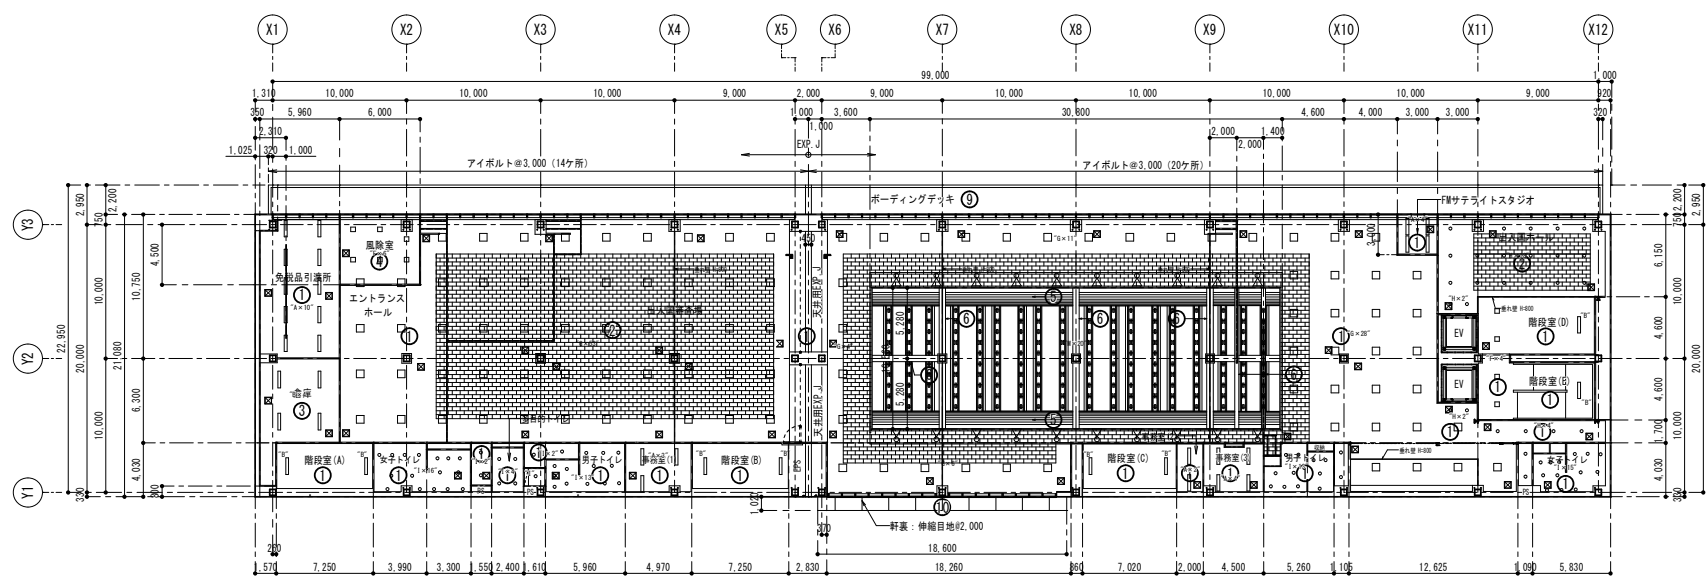

2階天井伏図 S=1:200

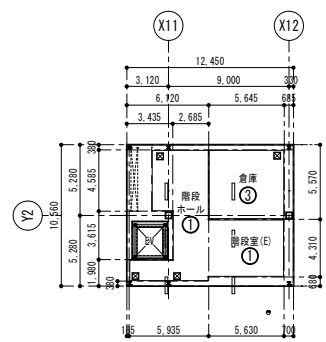

R階天井伏図 S=1:300

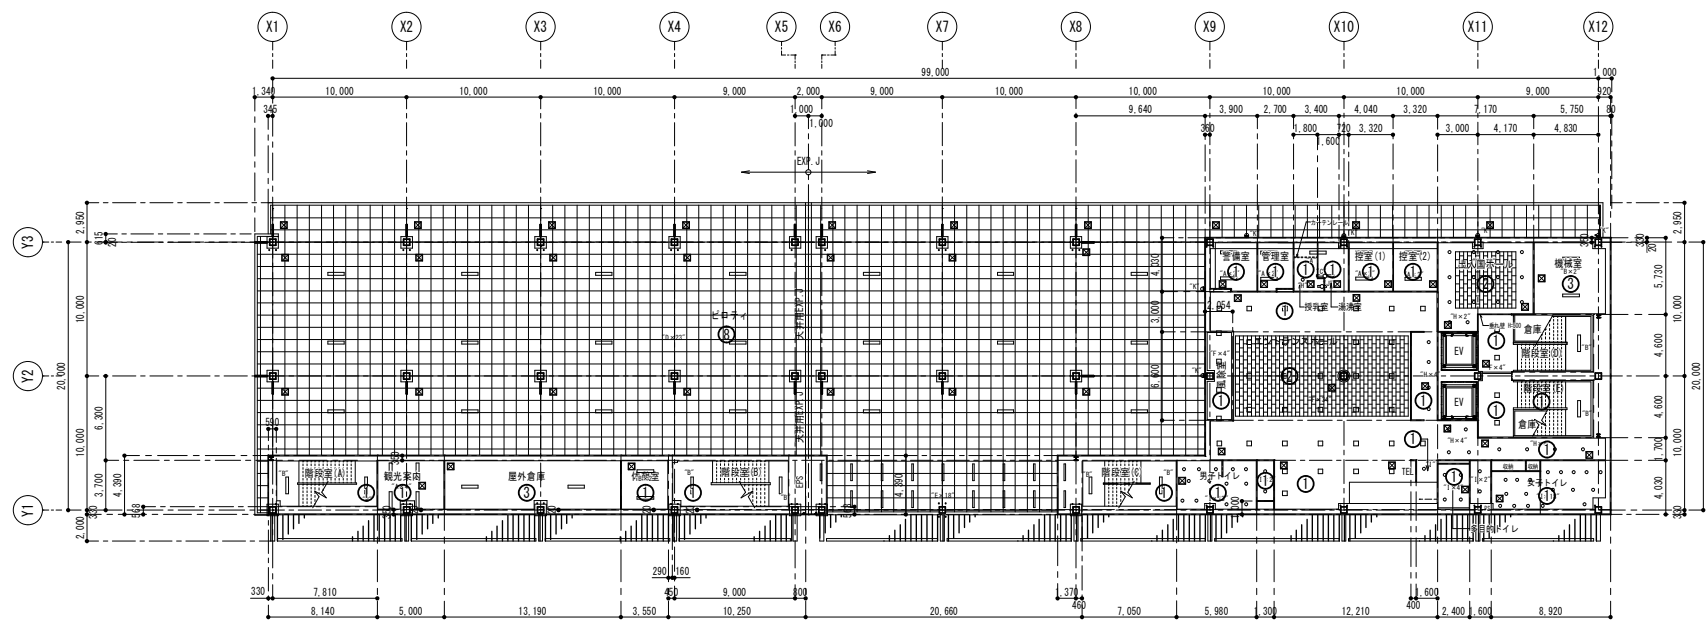


1階天井伏図 S=1:200

符号	天井仕上げ材
①	軽量鉄骨天井下地、厚9.5石膏ボード捨て張り 厚9.0ロックウール吸音板張り
②	軽量鉄骨天井下地、厚9.5石膏ボード捨て張り 厚15.0凹凸ロックウール吸音板張り
③	厚5.0ケイ酸カルシウム板目直し張り
④	軽量鉄骨天井下地、厚9.5石膏ボード捨て張り 厚4.0アクリル樹脂発泡板張り(片面ふっ素仕上)
⑤	厚6繊維混入石膏板2枚張り(曲面加工) 寒冷紗張りパチ補修の上 EP仕上
⑥	厚9.5石膏ボード張り 寒冷紗張りパチ補修の上 EP仕上
⑦	換天井
⑧	厚5フレキシブルボード目直し張り(910角) フッ素樹脂塗装仕上
⑨	厚5フレキシブルボード実付張り(910角) フッ素樹脂塗装仕上
⑩	コンクリート打放し補修の上、複層仕上塗材

凡例	
	天井吊钩C450×450 (Y3繊維付)
	エアポート
	床レベル 水平型 L=900

改修前

工事名称	那覇クルーズターミナル荷物搬送設備設置工事	工事年度	令和6年度
工事場所	那覇市若狹地先(那覇市若狹1丁目28)	図面名称	1・2階天井伏図(改修前)
発注機関	那覇空港管理組合 企画建設部 計画建設課	縮尺	A1:S=1/200 A3:S=1/400
図面番号		図面番号	A-33
摘要	管理建築士 設計 製図		
設計者	新里 均	設計者氏名	新里 均
登録番号	一級建築士大臣登録第218581号	登録番号	一級建築士大臣登録第218581号
所在地	沖縄県宜野湾市普天間2-47-16	所在地	沖縄県宜野湾市普天間2-47-16

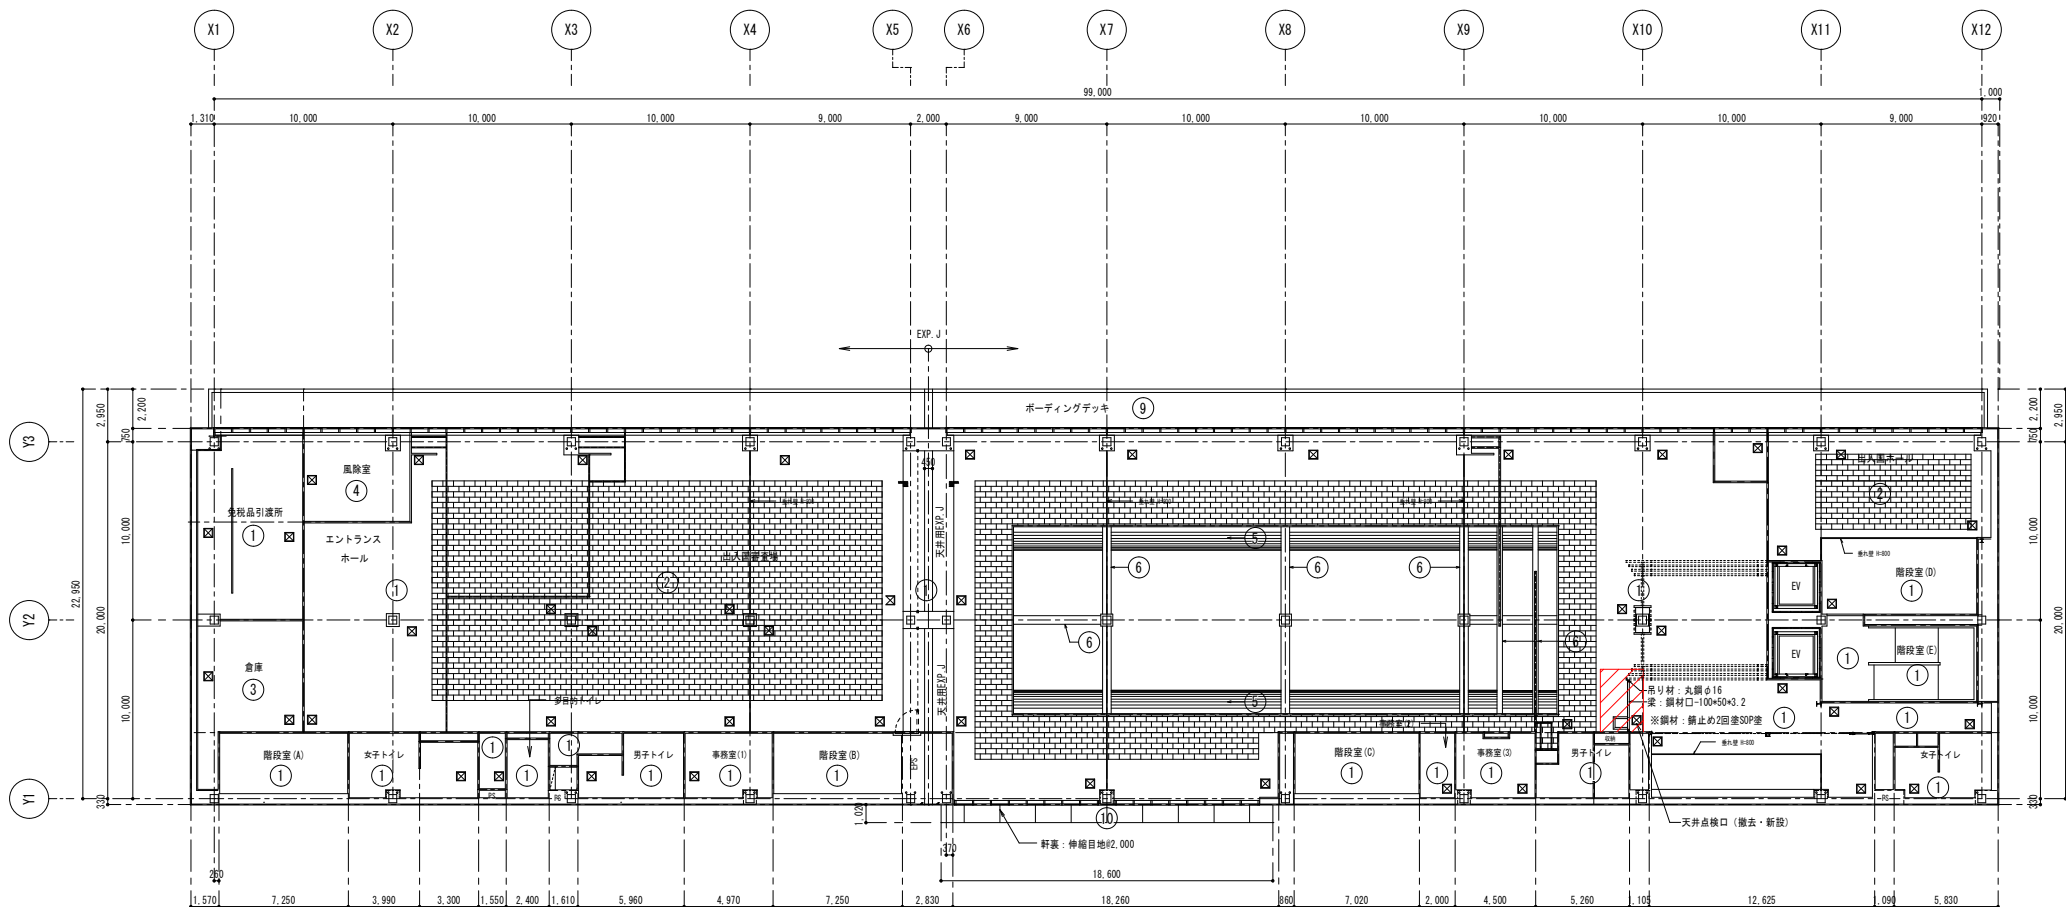


2階天井伏図 S=1/150

(赤色：新設)
① 軽量鉄骨天井下地、厚9.5石膏ボード等で張り
厚9.0ロックウール吸音板張り
※軽量鉄骨天井下地（そのまま再利用）


凡例	
☒	天井点検口 450×450（78×85幅寸法）

工事名称		那覇クルーズターミナル荷物搬送設備設置工事	工事年度	令和6年度
工事場所		那覇市若狭地先(那覇市若狭1丁目28)	図面名称	1階天井伏図
発注機関		那覇港管理組合 企画建設部 計画建設課	縮尺	A1:S=1/150 A3:S=1/300
摘要		図面番号 A-35		
検印	管理建築士	設計	製図	設名 称 (株)アーキ5D
				計 画 者 氏 名 新里 均
				登 録 番 号 一級建築士大臣登録第218581号
				所 在 地 沖縄県宜野湾市普天間2-47-16

符号・位置・数量	1階コンベヤ室 ※防火設備	1ヶ所	1階コンベヤ室 ※防火設備	1ヶ所	2階コンベヤ室	1ヶ所	2階コンベヤ室	1ヶ所
形状・寸法								
型式・見込	アルミ片開きドア	75 mm	スチール電動重量シャッター		鋼製軽量片開きフラッシュドア		軽量バランスシャッター	
材質・仕上	標準仕様		スラットA-1 1.6 t【防錆塗装・耐候性塗料（DP）両面塗り1級・ふっ素樹脂】		化粧鋼板 0.6mm		スラットK 6M 0.4 t【カラー標準】	
ガラス								
金物	レバーハンドル/本締錠/ステンレス丁番（3枚） ドアクローザー/附属金物一式		座板ステンレス 三方枠ステンレス1.5 t 電動開閉装置		レバーハンドルU9 LA53-1、ステンレス丁番3枚 ドアクローザー（ストッパー付）、戸当り		座板スチール 三方枠ステンレス	
備考	窗覆：アルミ型材+窗覆ゴム+ステンレスカバー付		スチール部：【防錆塗装・耐候性塗料（DP）1級・ふっ素樹脂】 急降下停止装置付		上枠・たて枠：溶融亜鉛めっき鋼板1.6mm防錆塗+SOP塗			

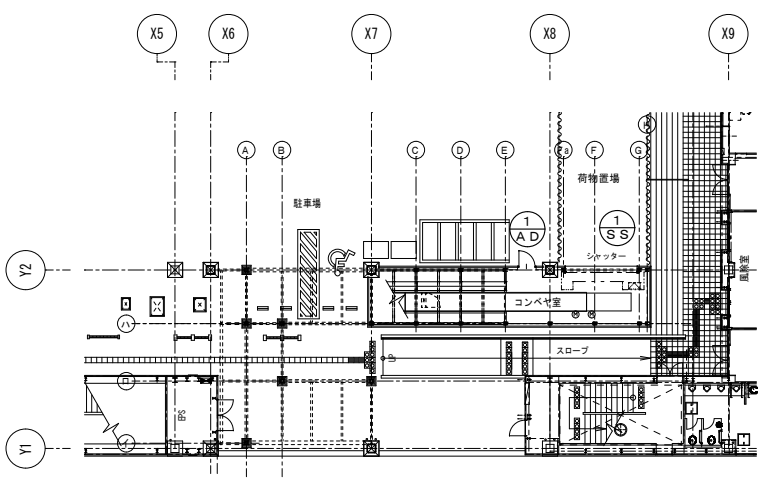


1階建具KEYPLAN

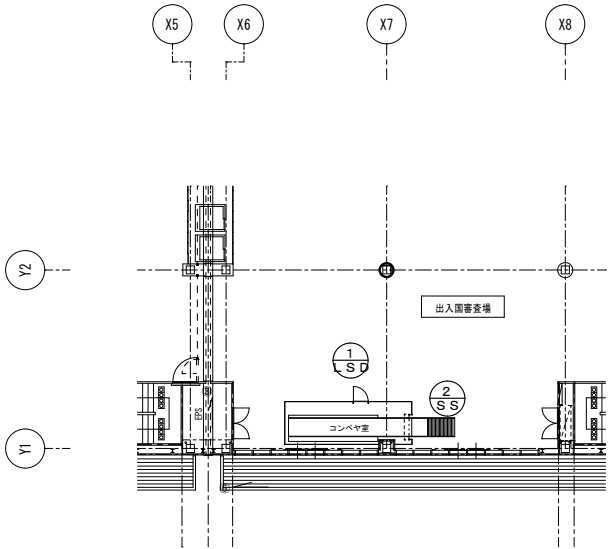

工事名称	那覇クルーズターミナル荷物搬送設備設置工事	工事年度	令和6年度
工事場所	那覇市若狭地先（那覇市若狭1丁目28）	図面名称	建 具 表
発注機関	那覇港管理組合 企画建設部 計画建設課	縮 尺	A1:S=1/50 A3:S=1/100
		図面番号	A-36
摘要	管理建築士 設 計 製 図		
検 印		設 名 称	（株）アーキ5 D
		計 資格者氏名	新里 均
		者 登録番号	一級建築士大臣登録第218581号
		所 在 地	沖縄県宜野湾市普天間2-47-16

海
大型旅客船バース

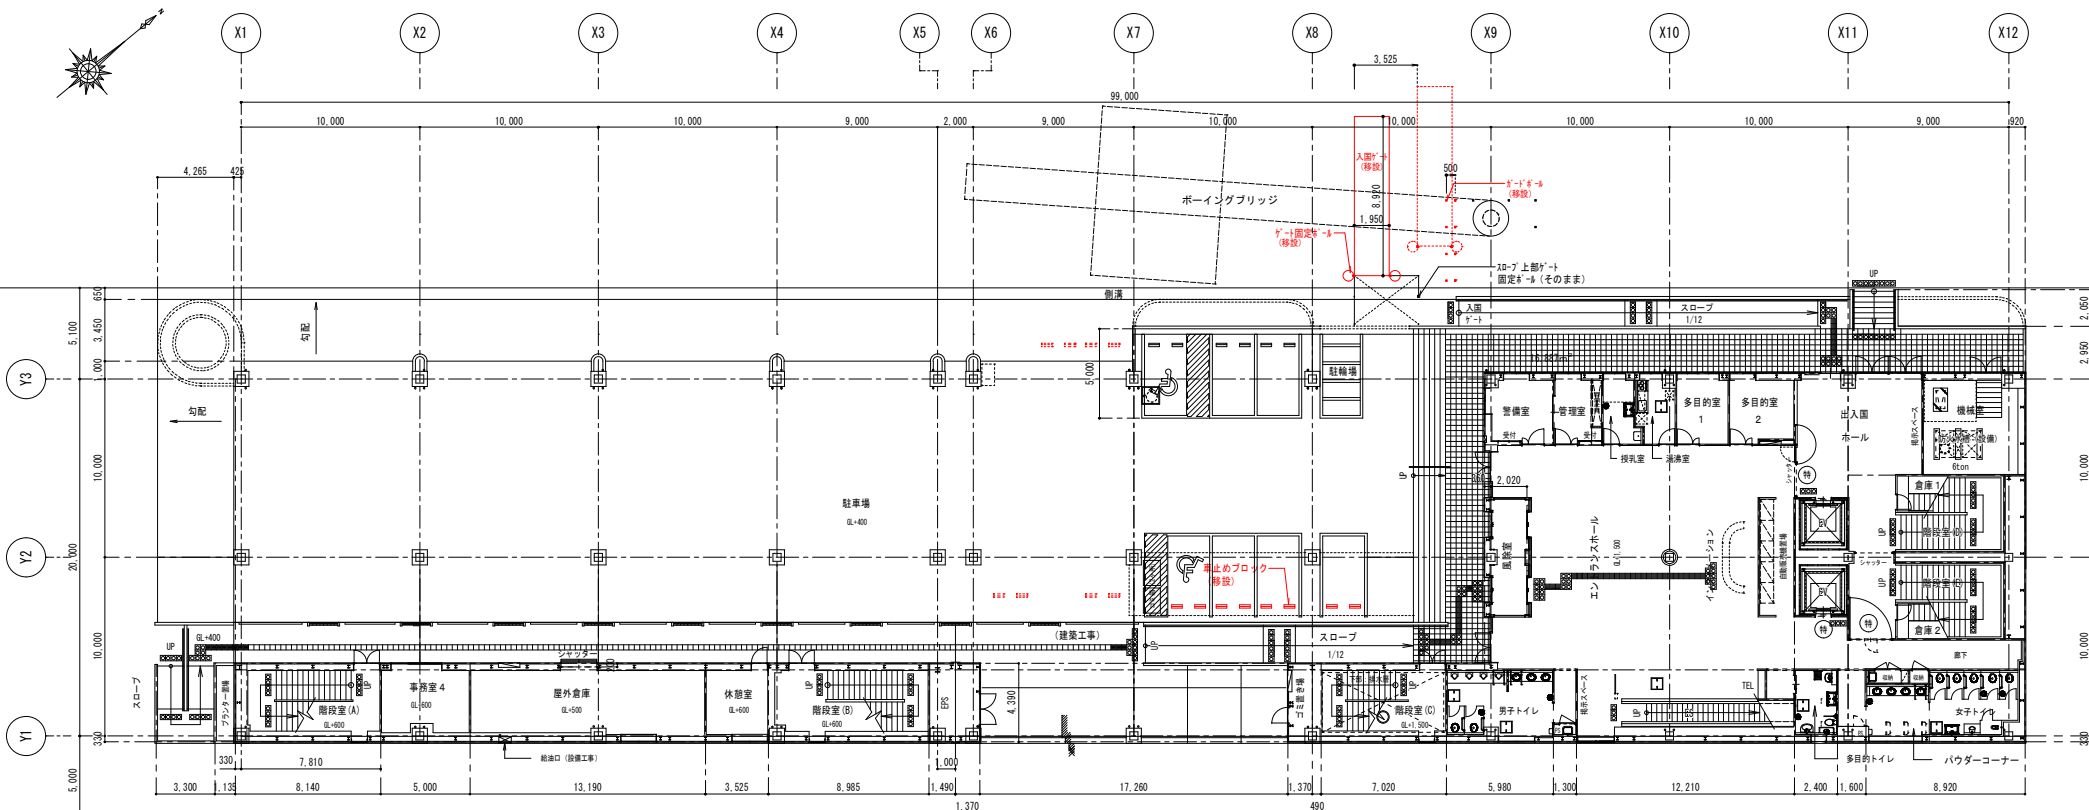


1階移設平面図 S=1:150

移設

工事名称 那覇クルーズターミナル荷物搬送設備設置工事		工事年度	令和6年度
工事場所 那覇市若狭地先(那覇市若狭1丁目28)		図面名称	1階移設平面図
発注機関 那覇港管理組合 企画建設部 計画建設課		縮尺	A1:S=1/150 A3:S=1/300
概要		図面番号	A-37
検印	管理建築士	設計	製図
	設計者氏名	新里 均	
	登録番号	一級建築士大臣登録第218581号	
	所在地	沖縄県宜野湾市普天間2-47-16	


海
大型旅客船バース

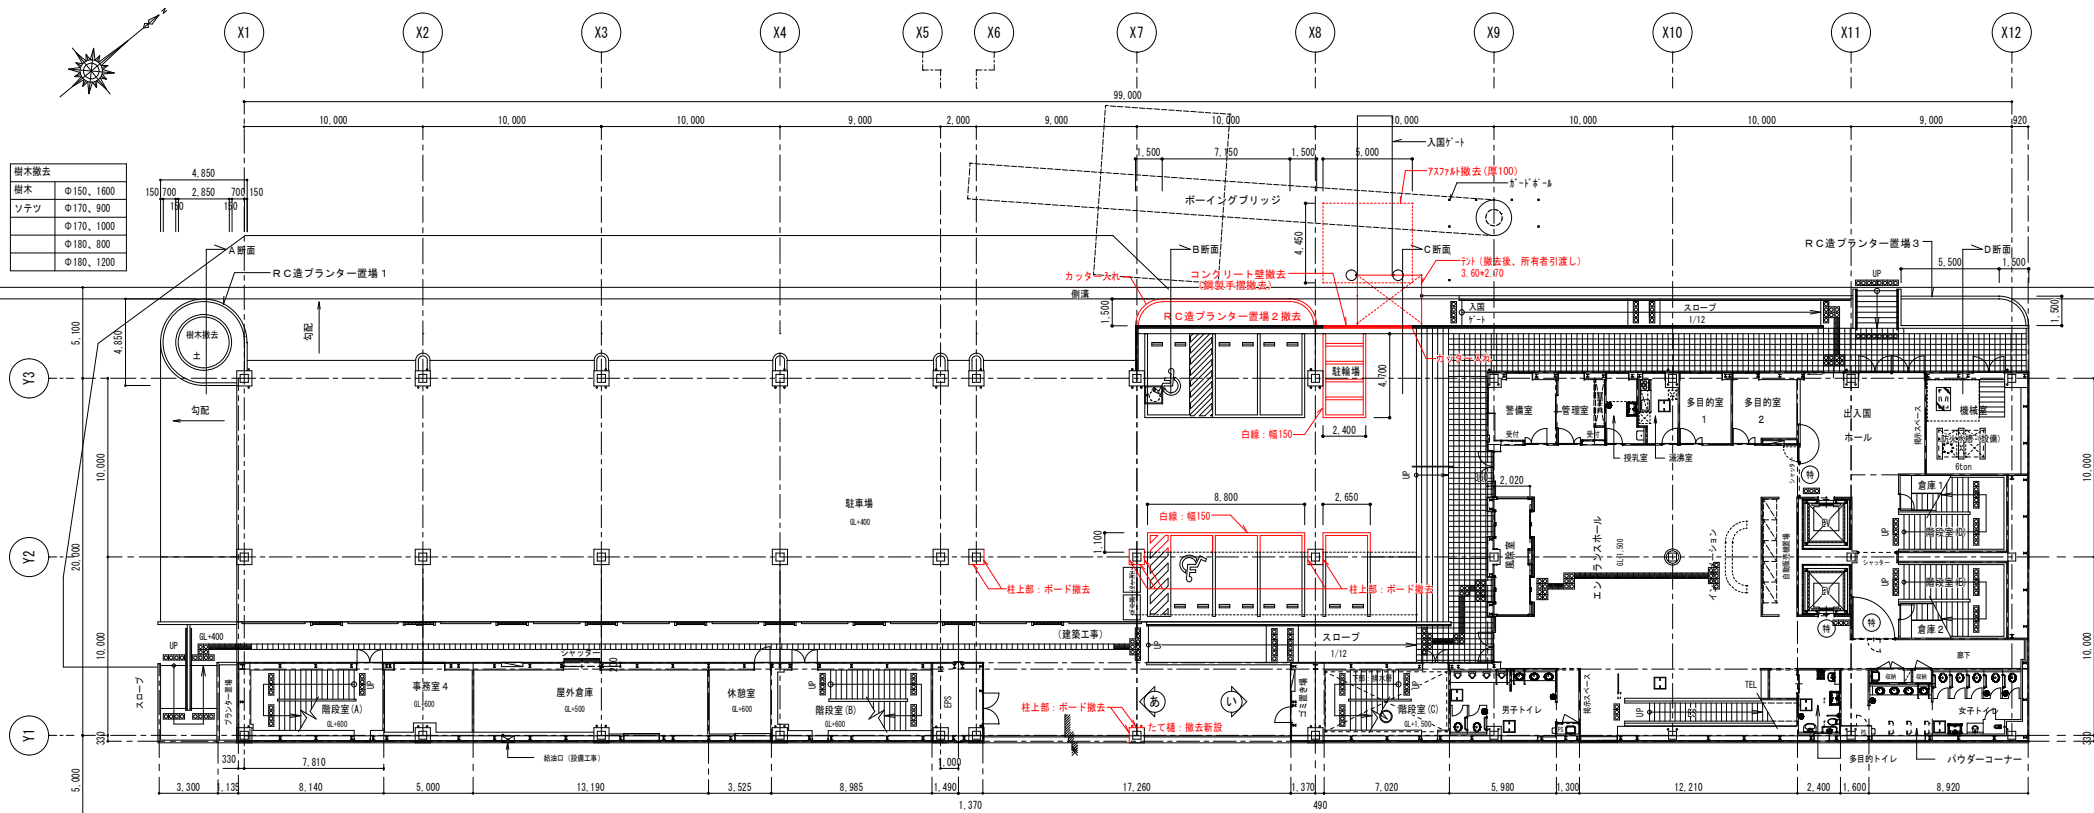


1階撤去平面図

S=1:150


(赤色：撤去)

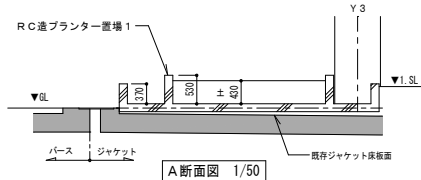


A断面図 1/50

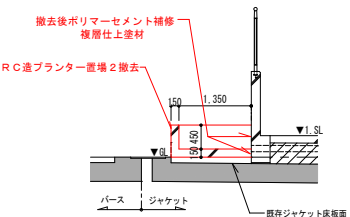


B断面図 1/50

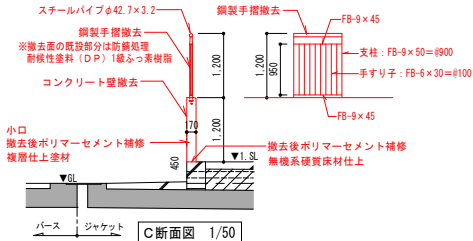


C断面図 1/50

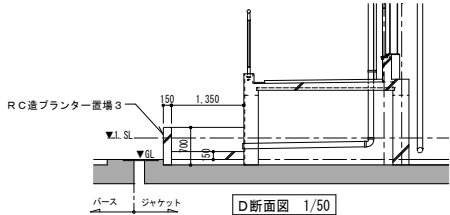


D断面図 1/50

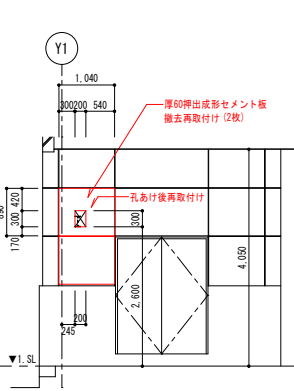

あ 立面図 1/50

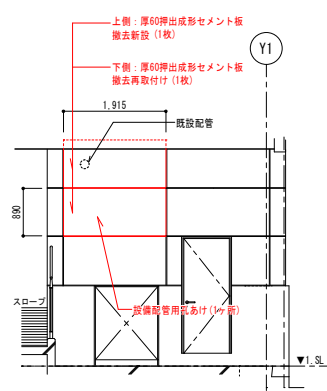

い 立面図 1/50

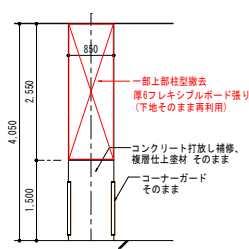


既設柱立面図 1/50


(※壁下地：そのまま再利用)

撤去

工事名称	那覇クルーズターミナル荷物搬送設備設置工事	工事年度	令和6年度
工事場所	那覇市若狭地先(那覇市若狭1丁目28)	図面名称	1階撤去平面図
発注機関	那覇空港管理組合 企画建設部 計画建設課	縮尺	A1:S=1/150 A3:S=1/300
図面番号		図面番号	A-38
摘要	管理建築士 設計 製図		
検印	設計者氏名 新里 均		
	登録番号 一級建築士大臣登録第218581号		
	所在地 沖縄県宜野湾市普天間2-47-16		

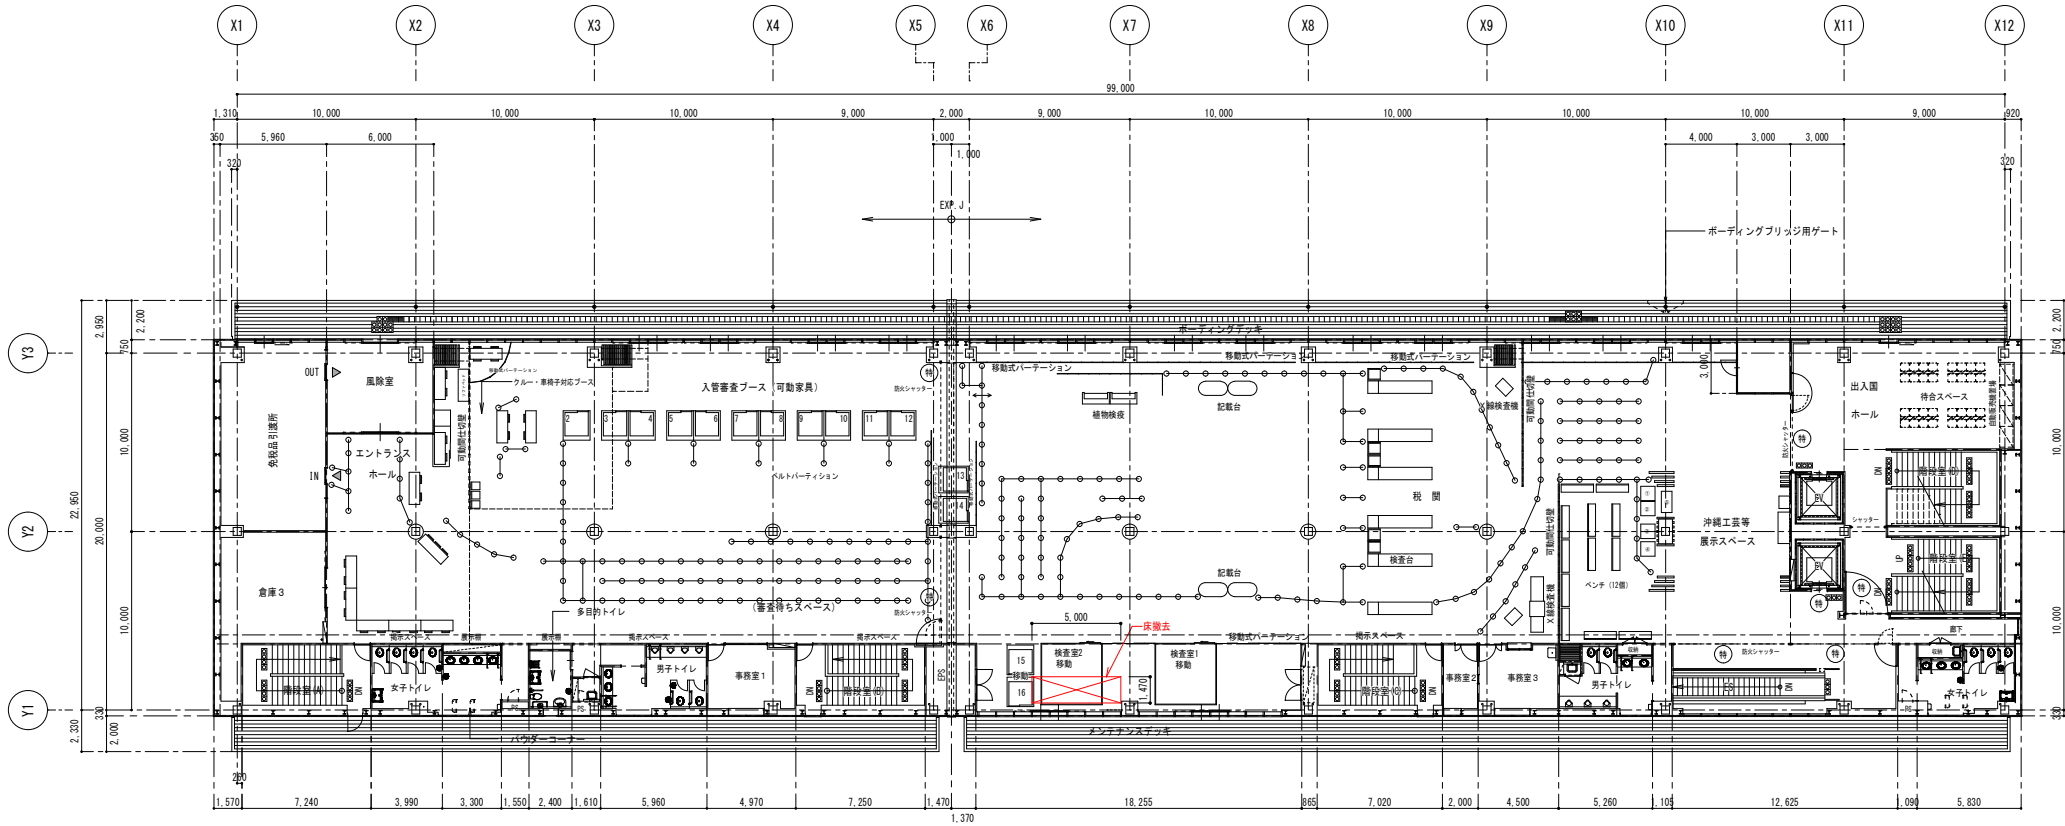


2階撤去平面図 S=1:150

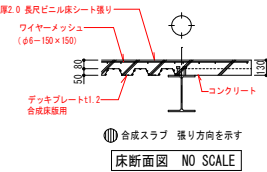

撤去

工事名称	那覇クルーズターミナル荷物搬送設備設置工事	工事年度	令和6年度
工事場所	那覇市若狭地先(那覇市若狭1丁目28)	図面名称	2階撤去平面図
発注機関	那覇港管理組合 企画建設部 計画建設課	縮尺	A1:S=1/150 A3:S=1/300
図面番号	A-39	図面番号	A-39
摘要	管理建築士 設計 製 図		
設計者	資格者氏名 新里 均	設計者	(株)アーキ5D
登録番号	一級建築士大臣登録第218581号	設計者	
所在地	沖縄県宜野湾市普天間2-47-16	設計者	

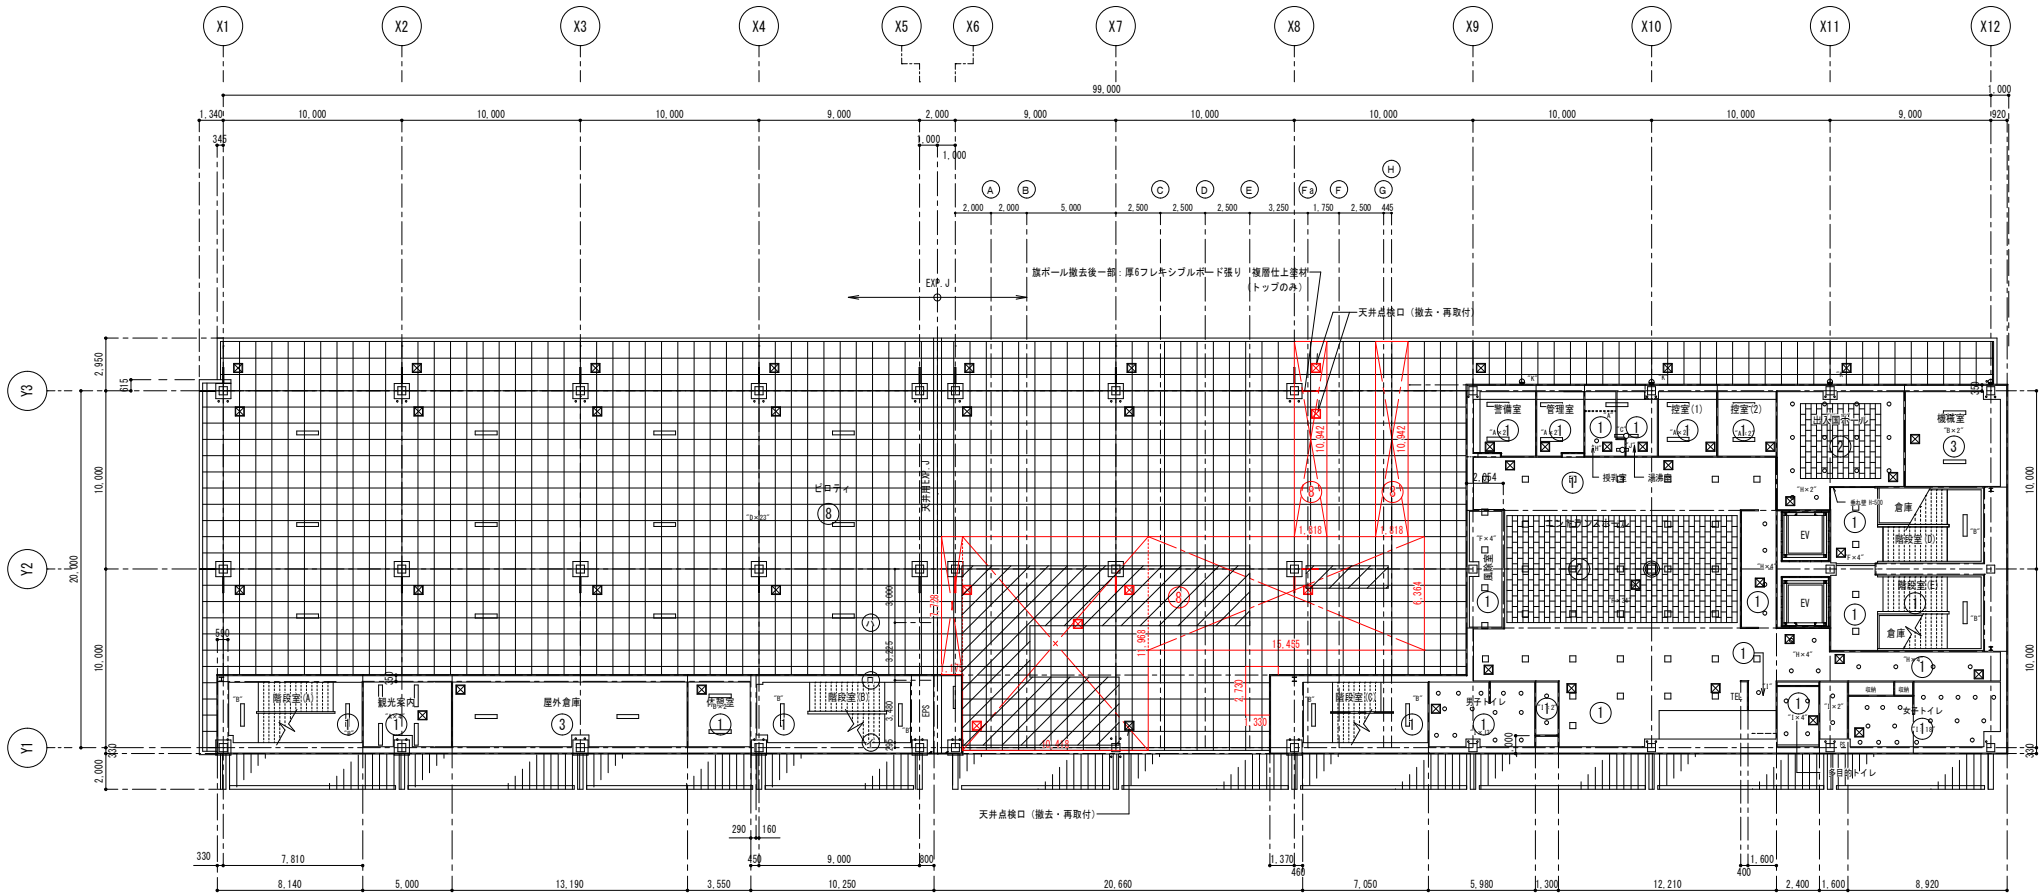


1階撤去天井伏図 S=1:150

- 撤去材 (赤色: 撤去)
- ① 天井: 厚8ケイ酸カルシウム板目差し張り (910角)
 - 旗ポール 水平型 L=900 (5ヶ所撤去)
 - 斜線 軽量鉄骨天井下地 (一部撤去)
- ※軽量鉄骨天井下地 (そのまま再利用)

撤去材 (赤色: 撤去)
凡例
☒ 天井点検口450×450 (7ヶ所撤去)

撤去

工事名称	那覇クルーズターミナル荷物搬送設備設置工事	工事年度	令和6年度
工事場所	那覇市若狭地先(那覇市若狭1丁目28)	図面名称	1階天井撤去平面図
発注機関	那覇港管理組合 企画建設部 計画建設課	縮尺	A1:S=1/150 A3:S=1/300
摘要	図面番号 A-40		
設計	管理建築士 設計 製図	設計者	新里 均
校印		資格者氏名	新里 均
		登録番号	一級建築士大臣登録第218581号
		所在地	沖縄県宜野湾市善天間2-47-16

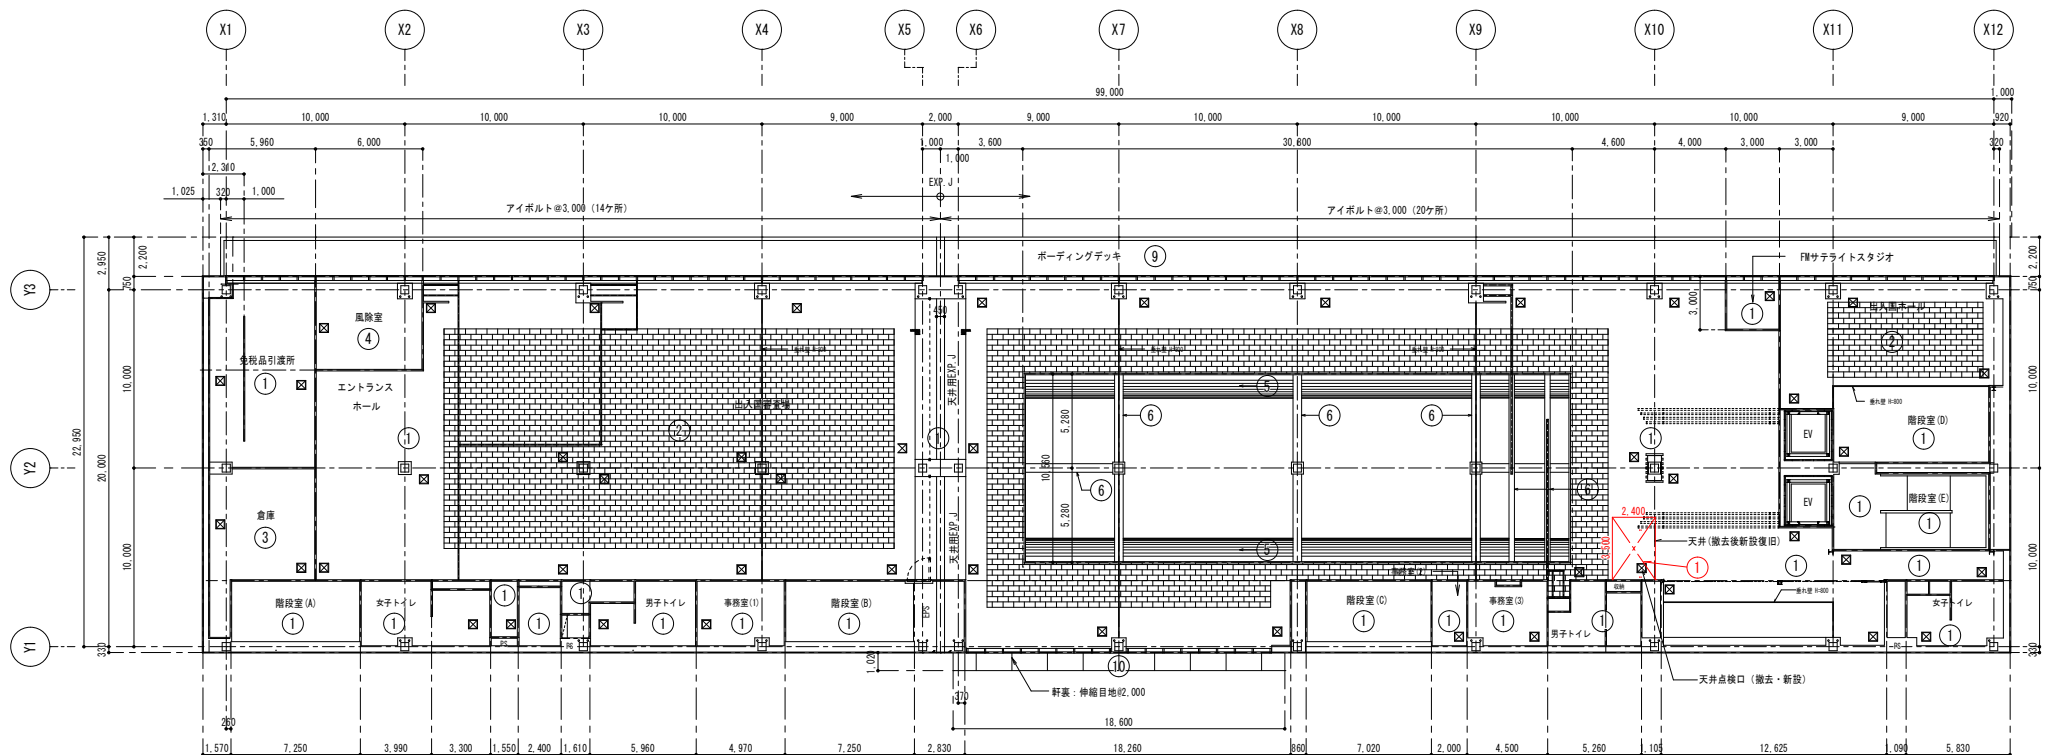





2階撤去天井伏図 S=1:150

撤去材 (赤色:撤去)
① 天井: 軽量鉄骨天井下地、厚9.5石膏ボード捨て張り
厚9.0ロックウール吸音板張り
※軽量鉄骨天井下地 (再利用)






凡例	
	天井点検口450×450 (7桁縦継ぎ7)

撤去

工事名称 那覇クルーズターミナル荷物搬送設備設置工事		工事年度	令和6年度
工事場所 那覇市若狭地先(那覇市若狭1丁目28)		図面名称	2階天井撤去平面図
発注機関 那覇空港管理組合 企画建設部 計画建設課		縮尺	A1:S=1/150 A3:S=1/300
図面番号		図面番号	A-41
摘要		設計者	管理建築士 設計 製図
検印		設計者氏名	新里 均
		登録番号	一級建築士大臣登録第218581号
		所在地	沖縄県宜野湾市普天間2-47-16

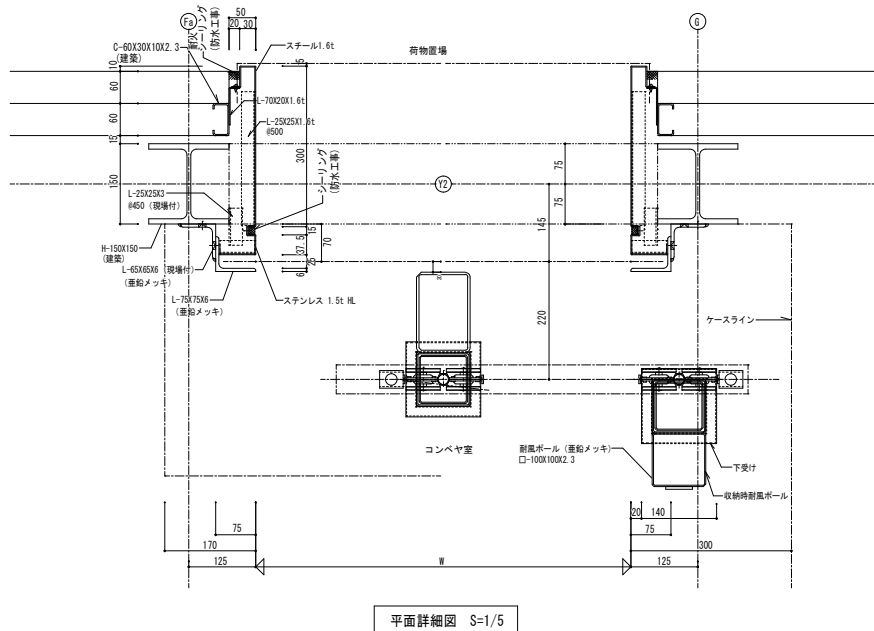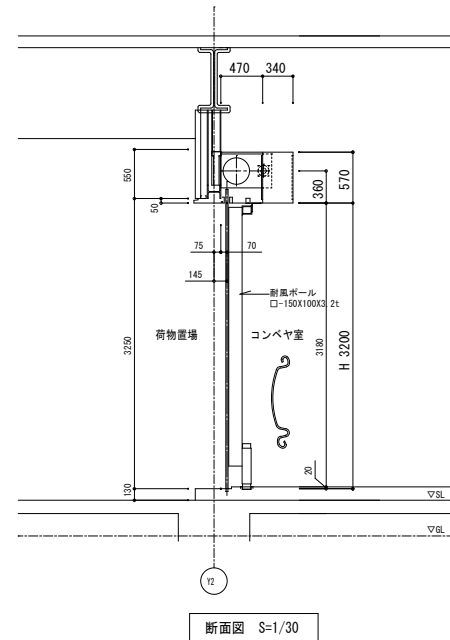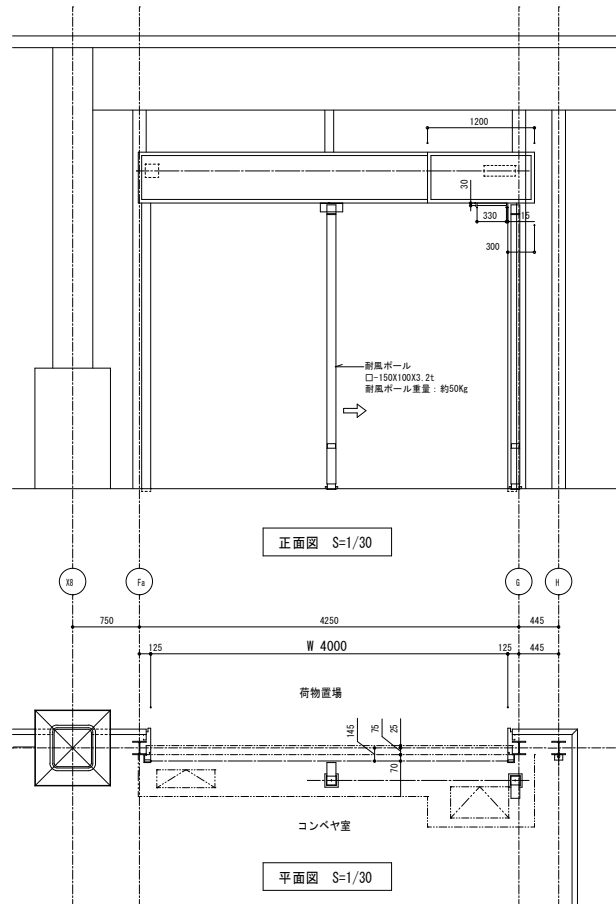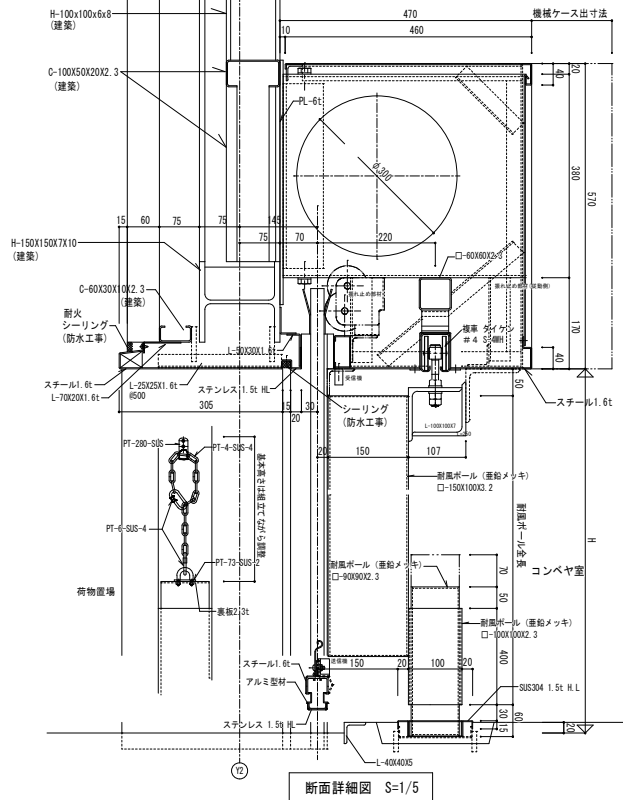


工事名称	那覇クルーズターミナル荷物搬送設備設置工事	工事年度	令和6年度
工事場所	那覇市若狭地先(那覇市若狭1丁目28)	図面名称	1階シャッター詳細図
発注機関	那覇空港管理組合 企画建設部 計画建設課	縮尺	A1:S=1/5・30 A3:S=1/10・60
摘要	図面番号 A-43		
設計	管理建築士 設計 製 図	設計者	新里 均
校印		登録番号	一級建築士大臣登録第218581号
		所在地	沖縄県宜野湾市普天間2-47-16

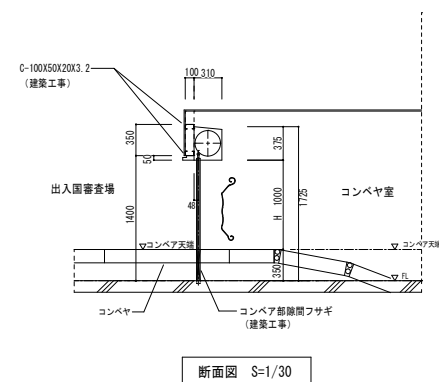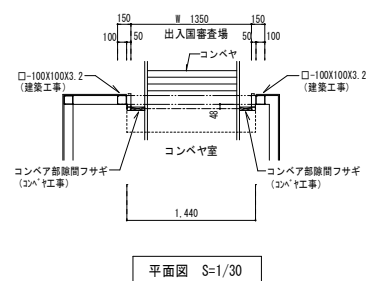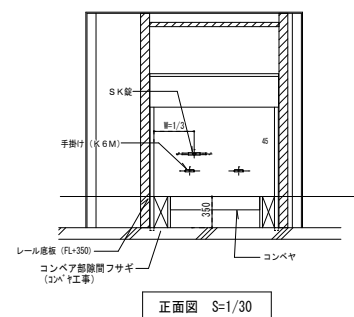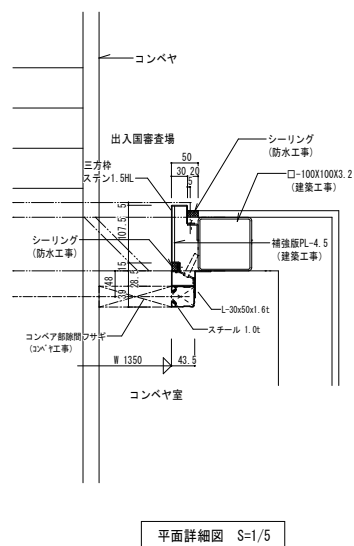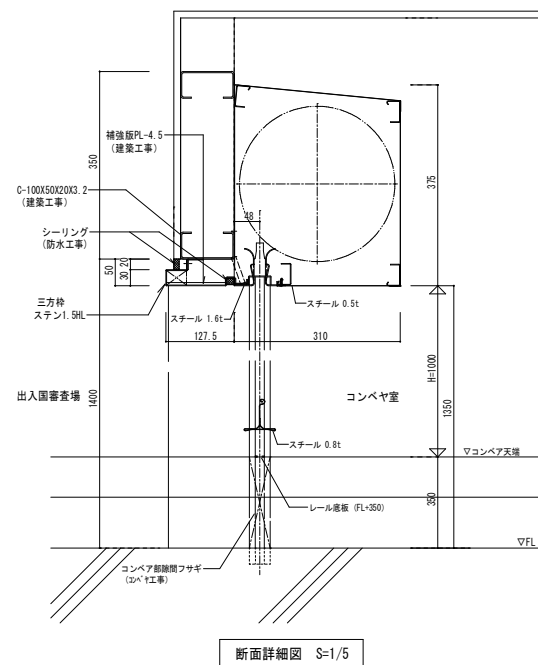

工事名称	那覇ウェーブターミナル荷物搬送設備設置工事	工事年度	令和6年度
工事場所	那覇市若松地先（那覇市若狭1丁目28）	図面名称	2階ショッター詳細図
発注機関	那覇港管理組合 企画建設部 計画建設課	図面単位	尺 A1:S1/5・30 A3:S1/10・60
摘要		図面番号	A-44
検印	管理建築士	設	計
		製	図
		図	者
		資格者氏名	新里 均
		登録番号	一級建築士大臣登録第218581号
		所在地	沖縄県宜野湾市普天間2-47-16


2F平面図・展開図

S=1:30

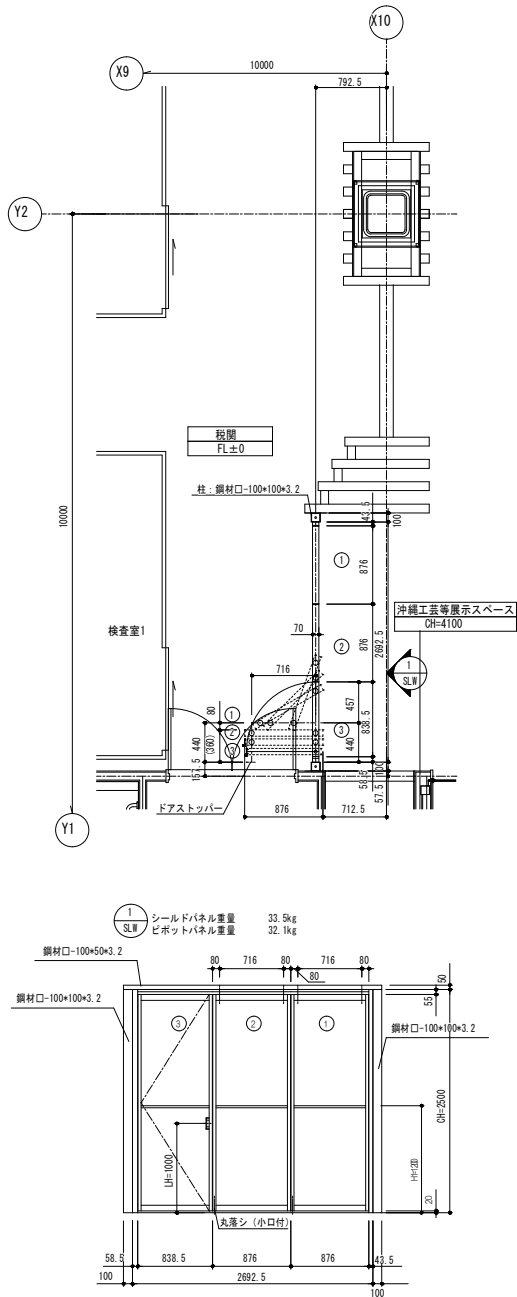

詳細図


S=1:3

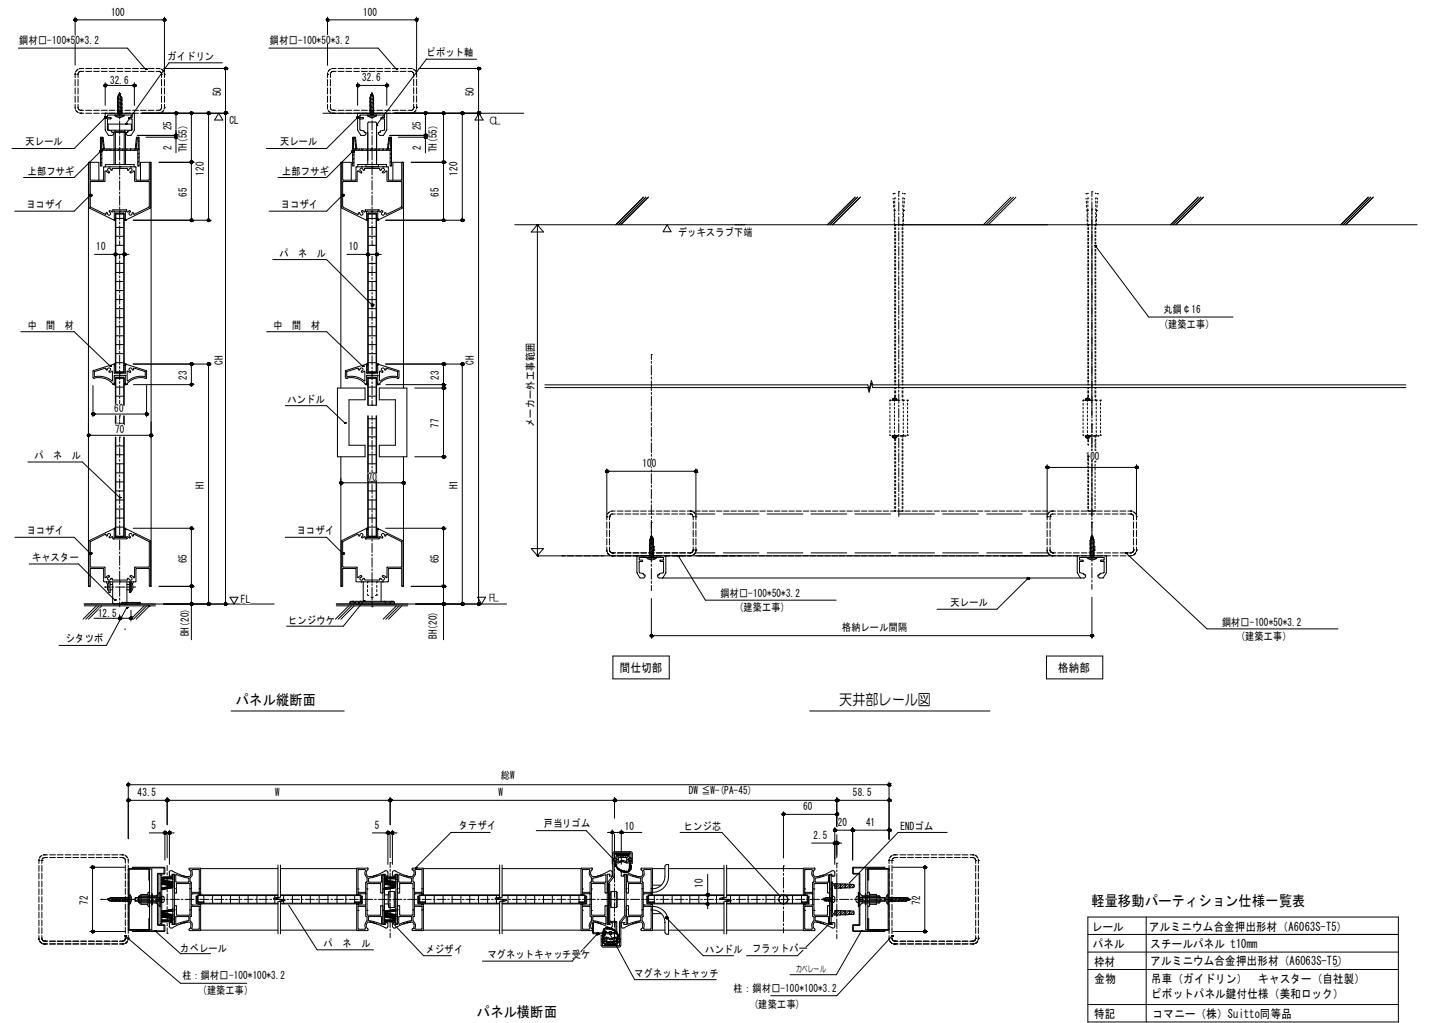


軽量移動パーティション仕様一覧表

レール	アルミニウム合金押出型材 (A6063S-T5)
パネル	スチールパネル t10mm
枠材	アルミニウム合金押出型材 (A6063S-T5)
金物	吊車 (ガイドリン) キャスター (自社製) ビレットパネル継付仕様 (美和ロック)
特記	コマネー (株) Suittio同等品


工事名称	那覇クルーズターミナル荷物搬送設備設置工事	工事年度	令和6年度
工事場所	那覇市若狭地先 (那覇市若狭1丁目28)	図面名称	軽量移動パーティション詳細図
発注機関	那覇港管理組合 企画建設部 計画建設課	縮尺	A1:S=1/3・30 A3:S=1/6・60
摘要	図面番号 A-45		
設計	管理建築士 設計 製 図	設計者氏名	(株) アーキ5D
校印		登録番号	新里 均
		所在地	一級建築士大臣登録第218581号 沖縄県宜野湾市普天間2-47-16

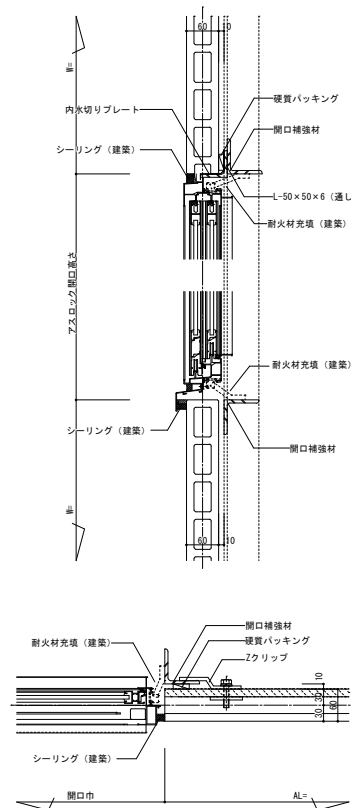


開口取合い詳細-1

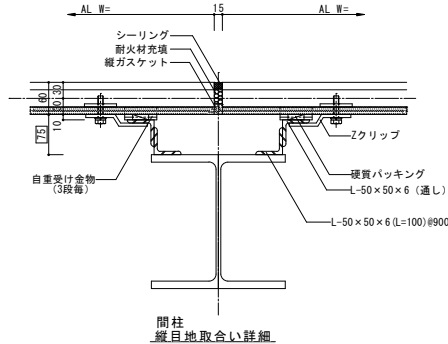


間柱
縦目地取合い詳細

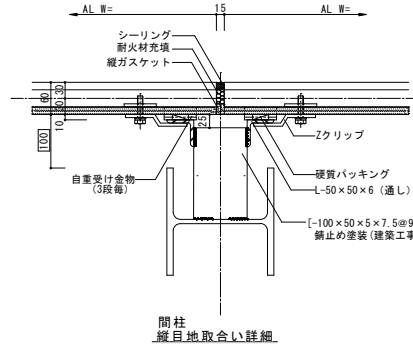


間柱
縦目地取合い詳細

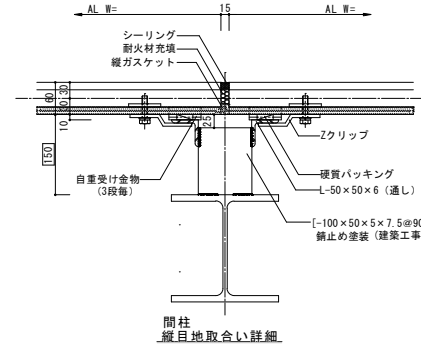


間柱
縦目地取合い詳細

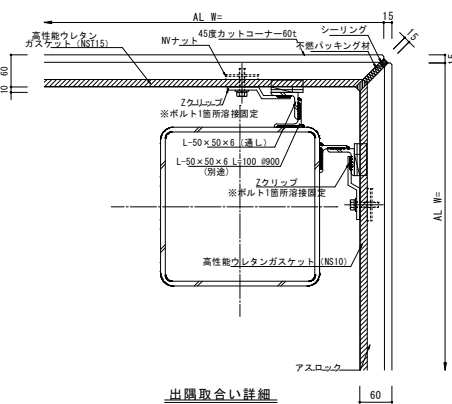


出隅取合い詳細

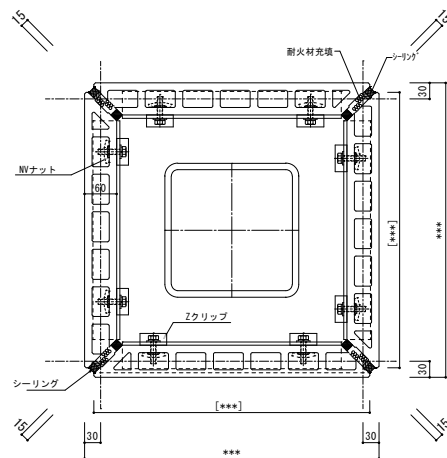


柱巻き取合い詳細
縦張り

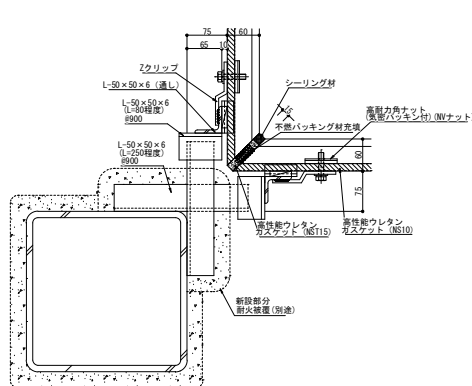


間仕切り壁詳細

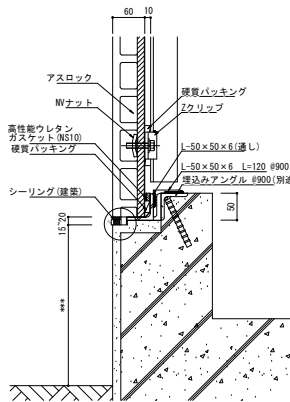



腰壁取合い詳細-1

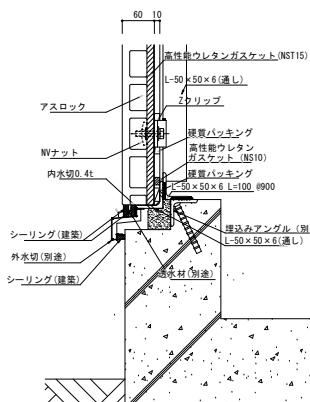


腰壁取合い詳細-2

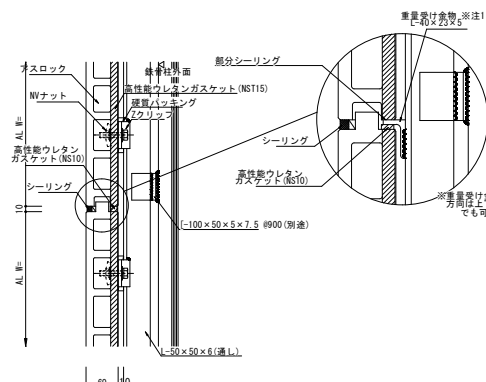


横目地取合い詳細

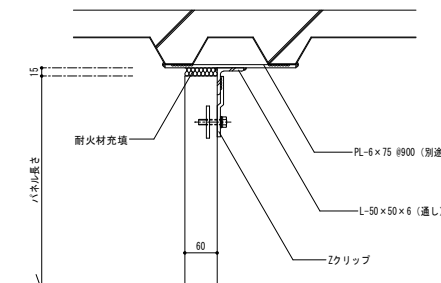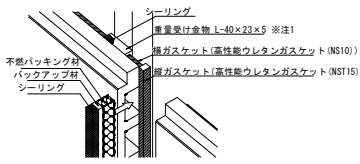


工事名称	那覇クルーズターミナル荷物搬送設備設置工事	工事年度	令和6年度
工事場所	那覇市若狭地先(那覇市若狭1丁目28)	図面名称	外壁パネル詳細図1(参考)
発注機関	那覇空港管理組合 企画建設部 計画建設課	縮尺	A1:S=1/5 A3:S=1/10
図面番号			A-46
摘要	管理建築士 設計 製 図		
設計者	資格者氏名	新里 均	
登録番号	一級建築士大臣登録第218581号		
所在地	沖縄県宜野湾市普天間2-47-16		

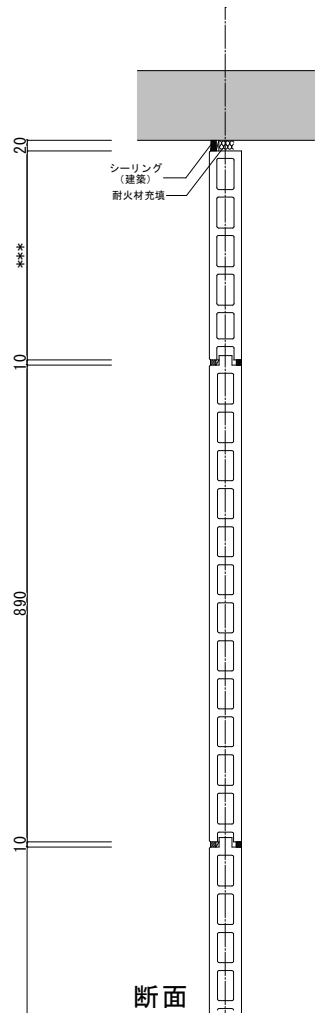


断面

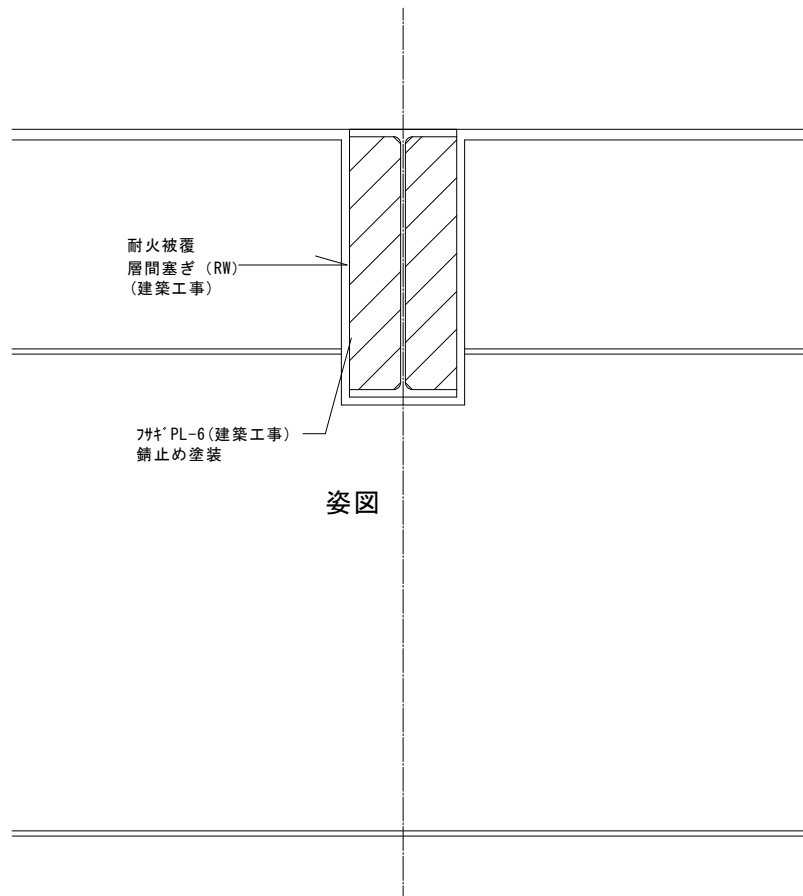

姿図

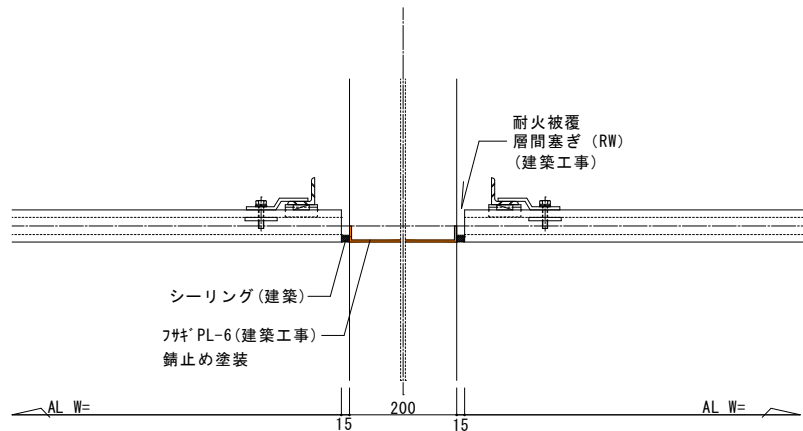

平面

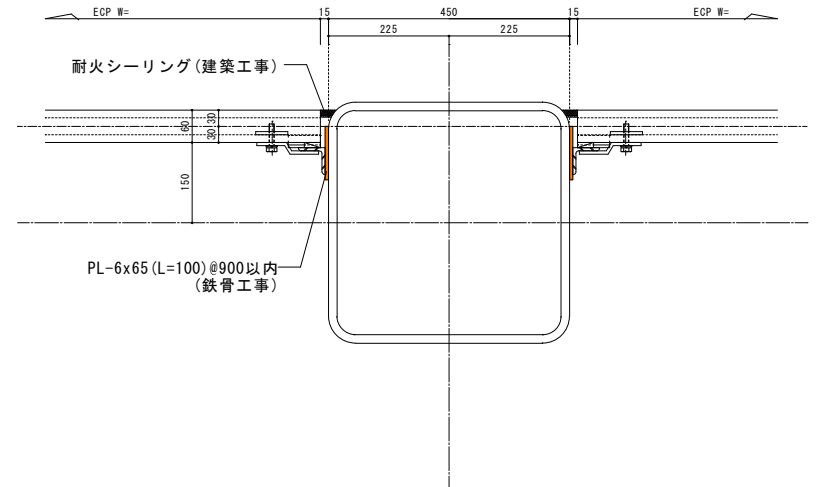

参考図：共通事項

工事名称	那覇クルーズターミナル荷物搬送設備設置工事	工事年度	令和6年度
工事場所	那覇市若狭地先(那覇市若狭1丁目28)	図面名称	外壁パネル詳細図2(参考)
発注機関	那覇港管理組合 企画建設部 計画建設課	縮尺	A1:S=1/5 A3:S=1/10
摘要		図面番号	A-47
管理建築士	設計	製図	
設計者	資格者氏名	新里 均	
登録番号	一級建築士大臣登録第218581号		
所在地	沖縄県宜野湾市普天間2-47-16		

那覇クルーズターミナル

BHS設備仕様

1. 運転条件

- 1) 手荷物取扱量 平均 25個/分
- 2) 手荷物重量 最大 40kg/個 (40kg/m, 但し、平均10kg/m) 最小1kg
- 3) 手荷物の大きさ 最大 1000Lx500Wx750H 最小 300Lx200Wx100H

【搬送規格外手荷物】

- ・上記サイズ外の手荷物 ・雨傘、変形し易い袋物等
- ・ベルト、紐、フックなどの引っ掛り易い突起物を有するもの
- ・鋭利な金物など危険な突起物を有するもの ・精密機械、楽器など壊れ易いもの

- 4) 運転時間 8時間/日、年間365日 運転可能

5) 正転運転

2. 電源等：

- 1) 電源容量 10kVA

3. 仕上塗装等：

- 1) 材質・塗装
指定色：SPHC + 錆止め+メラミン焼き付け塗装

4. コンベヤ仕様

- 1) コンベヤ速度 25m/min
- 2) 機幅 1000mm
- 3) カーブ中心半径 1500mmR

BHS工事範囲

- 1. コンベヤ設備及び付属品の設計、製作、搬入、現地据付工事、試運転調整工事まで
- 2. コンベヤ制御盤以降2次側電気設備の設計、製作、搬入、現地据付工事、試運転調整及び、操作教育まで
- 3. 通風防止として、屋内～屋外部の壁通過部分には、ゴム製ノレンをドラフト防止幕として取り付け、又その下部にはフサギ板（鋼板＋塗装）を取付ける


BHS工事範囲外項目

BHS工事に係わる建築、電気、その他工事

- 1. 建屋の改造、補修、補強、壁・床開口工事
- 2. シャッタ及びシャッタ電源、上昇・下降スイッチ、扉等の製作及び取付け工事
- 3. シャッタ開限信号用リミットスイッチの取付及びシャッタ盤から弊社制御盤までの配管配線工事
- 4. 電気工事の一次側（図示制御盤迄の電源接続、接地済アースの継ぎ込み工事）
*電気工事の一次側とは、電源よりコンベヤ制御盤への接続工事迄
- 5. ドラフト防止幕の取付け金具（三方枠）・補強板（PL4. 5）及び埋設電線管、BOX類、貫通スリーブ、制御盤取付け金具、制御盤架台等の設置工事
- 6. コンベヤ搬入通路、据付場所の障害物撤去および工事用仮囲い工事
- 7. 御指定以外の消耗品、予備品、保守用工具、通い箱の手配
- 8. コンベヤ操作スイッチ以外のスイッチ類の取付け工事
- 9. コンベヤ通過部照明工事およびメンテナンス用電源設備工事
- 10. コンベヤハウジング、コンベヤピットおよびピットカバー工事
- 11. 防災盤から弊社制御盤までの配管配線及びつなぎ込み工事（防火シャッターの場合）
- 12. プラットホーム設置工事
- 13. コンベヤ架台、点検歩廊、架台・歩廊昇降用梯子および階段、ガセットプレート設置工事
- 14. 他社製機械等との接続取り合い工事、及び同電気取り合い工事
- 15. 床マーキング工事
- 16. 遮音・防音、防振対策工事
- 17. X線検査機器の購入、設置その他X線検査機器関連工事
- 18. 検査台、デスク等、家具類の購入、設置
- 19. CCTV、インターホン工事
- 20. その他本図に記載されていない一切の工事

工事名称	那覇クルーズターミナル荷物搬送設備設置工事			工事年度	令和6年度	
工事場所	那覇市若狭地先(那覇市若狭1丁目28)			図面名称	BHS仕様	
発注機関	那覇空港管理組合 企画建設部 計画建設課			縮 尺	A1:S=1/50 A3:S=1/100	
図 案				図面番号	A-48	
機 印	管理建築士	設	計	製	図	
		設	名	称	(機)アーキ5D	
		計	資格者氏名	飯島 均		
		有	登録番号	一級建築士大臣登録第218581号		
			所在地	沖縄県宜野湾市普天間2-47-16		


那覇クルーズターミナル

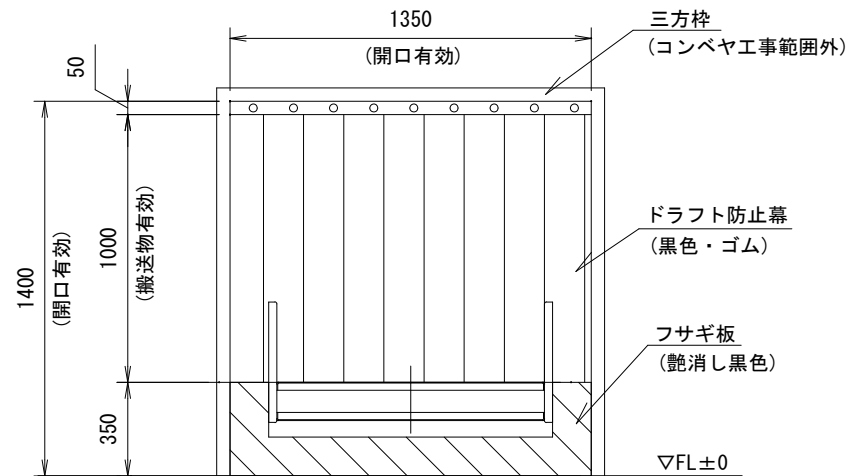


開口部参考

コンベヤコントロールフロー図


1) コンベヤ、シャッター連動モード

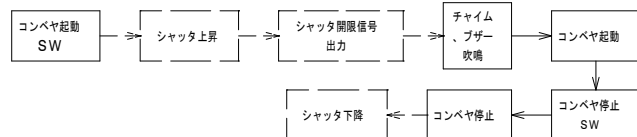

2) コンベヤ単動モード

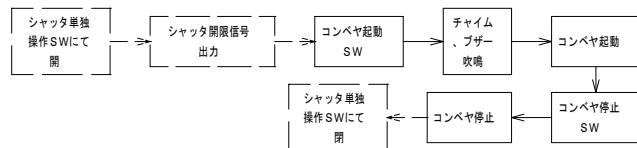


3) コンベヤ独立モード (シャッターのリミットスイッチが故障した場合等に使用します。)

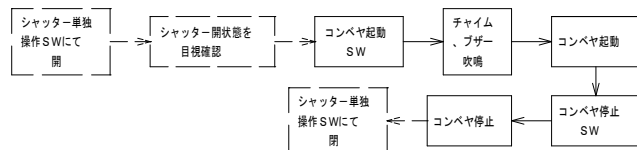


コンベヤ工事範囲

コンベヤ工事範囲外

火災発生時のコントロールフロー

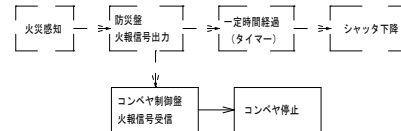

防災信号及びシャッター信号取合い方法と施工範囲

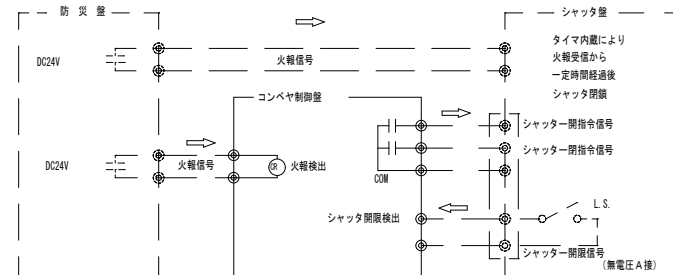

コンベヤ制御壁は火報信号受信後、コンベヤを停止させます。


(一次側電源が、火報信号受信と同時に供給停止される場合はコンベヤは即停止します。)

コンベヤ工事


コンベヤ工事範囲外

工事名称	那覇クルーズターミナル荷物搬送設備設置工事	工事年度	令和6年度
工事場所	那覇市若狭地先(那覇市若狭1丁目28)	図面名称	図面名称
発注機関	那覇空港管理組合 企画建設部 計画建設課	縮 尺	A1:S=1/50 A3:S=1/100
図 案		図面番号	A-49
検 印		設 名	(株)アーキ5D
		計 算 者	監 査 者
		監 査 者	一級建築士大田豊隆218581号
		所 在 地	沖縄県宜野湾市普天間2-47-16

1F 平面

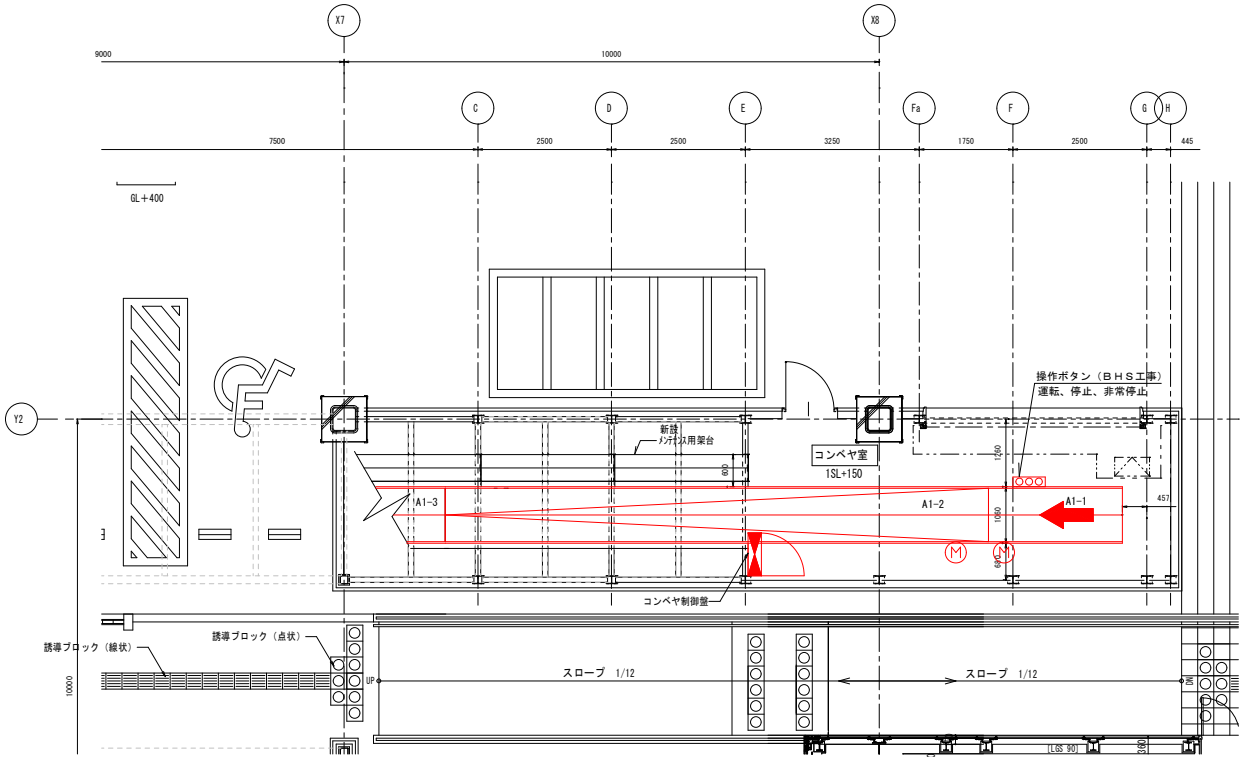


1F 断面

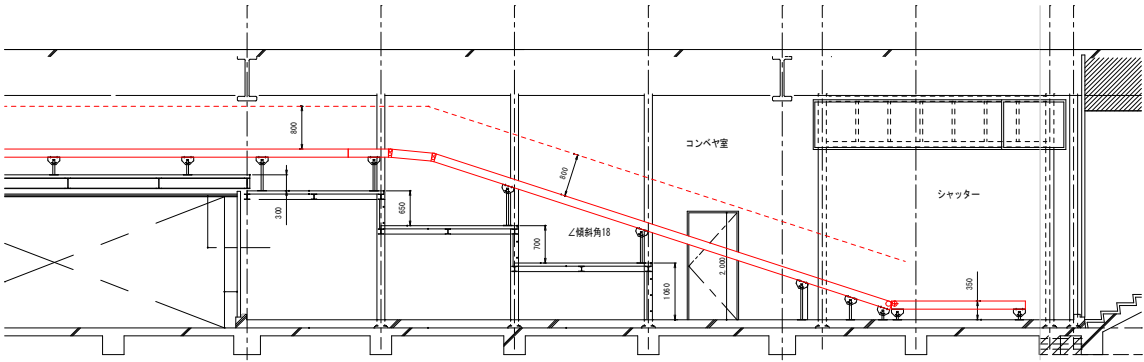


工事名称	那覇ルーズターミナル貨物搬送設備整備工事	年度	令和6年度	
工事場所	那覇市若狭地区(那覇市若狭1丁目28)	図面名称	B450 1/1平面、断面	
発注機関	那覇港管理組合 企画建設部 計画建設課	図面番	A3-51/100 A3-52/100	
図 素	管理建築士 設 計 製 図	設 名 称	(株) 7-65-D	
検 印		資 格 者 氏 名	飯 野 貴 之	
		登 録 番 号	一般建設士大臣登録2185818	
		所 在 地	沖縄県宜野湾市普賢堂247-16	

1.5F 平面

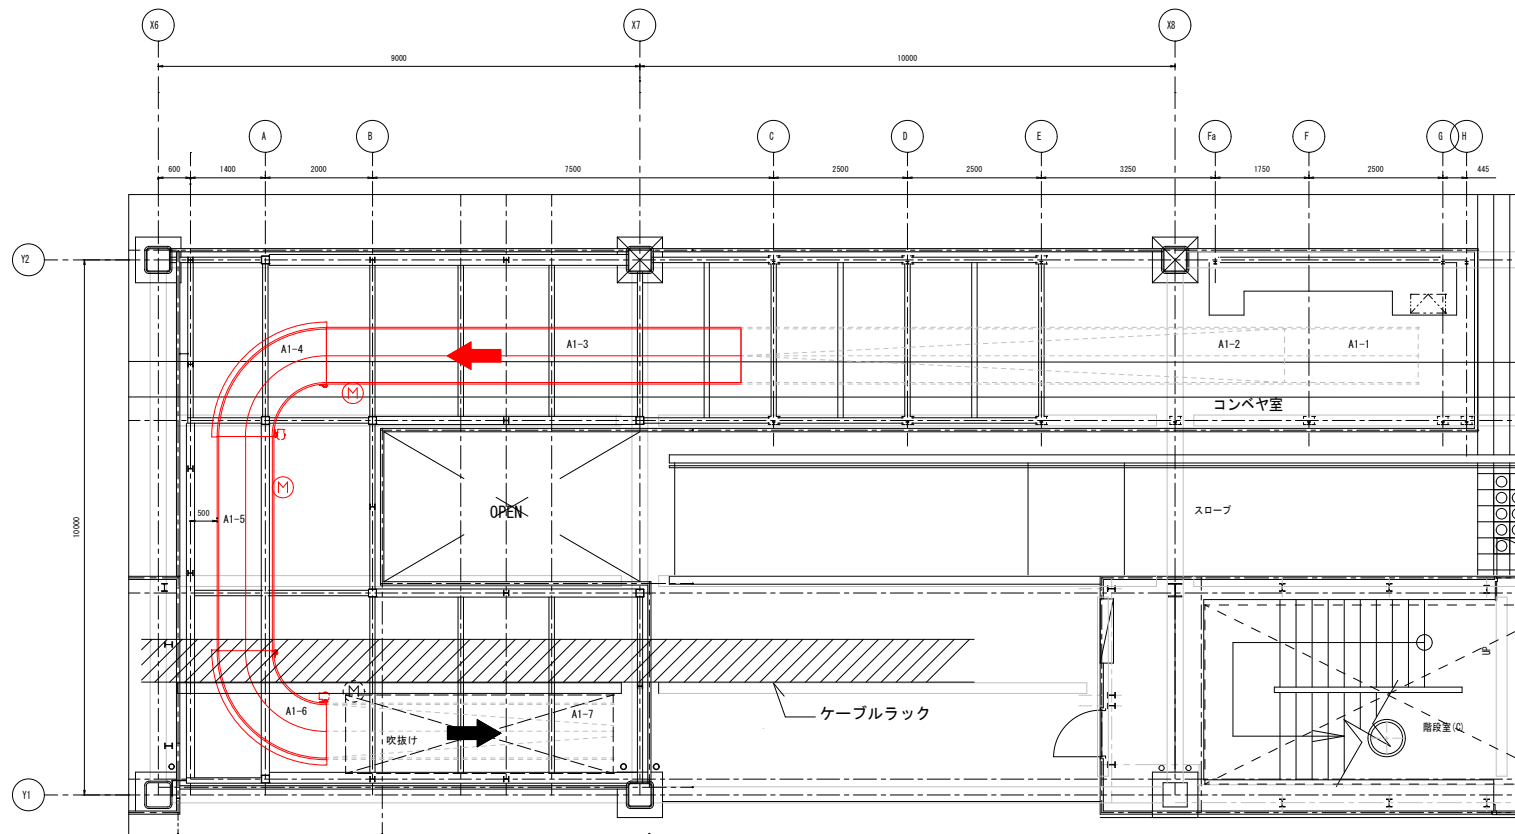


2F 平面

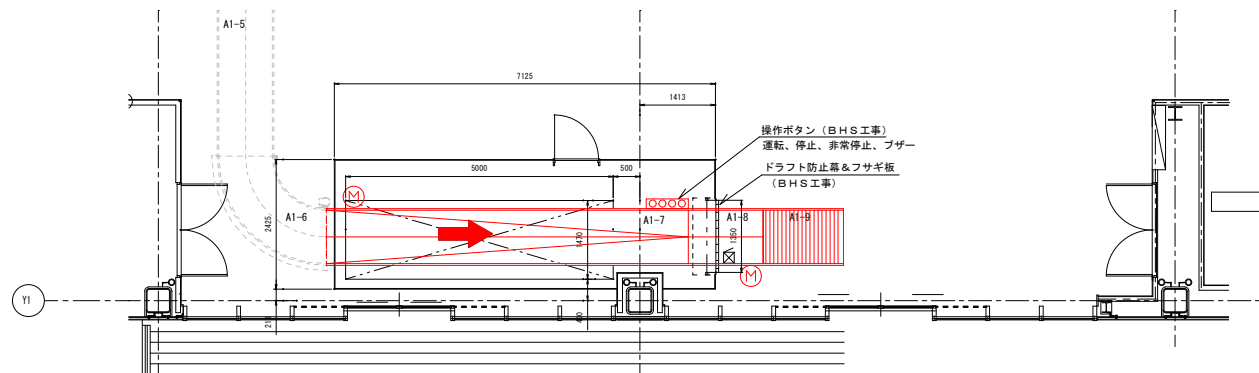

工事名称	那覇クルーズターミナル荷物搬送設備設置工事	工事年度	令和6年度
工事場所	那覇市若狭地先(那覇市若狭1丁目28)	図面名称	BHS 1.5F&2F平面
発注機関	那覇空港管理組合 企画建設部 計画建設課	縮 尺	A1:S=1/50 A3:S=1/100
図 案		図面番号	A-51
設 計	管理建築士	設 計	名 称 (機) プーキーSD
検 印		製 図	製 図 者 地
			監 査 者 地 一級建築士大田豊隆218581号
			所 在 地 沖縄県宜野湾市普天間2-47-16


1. 5F & 2F
断面

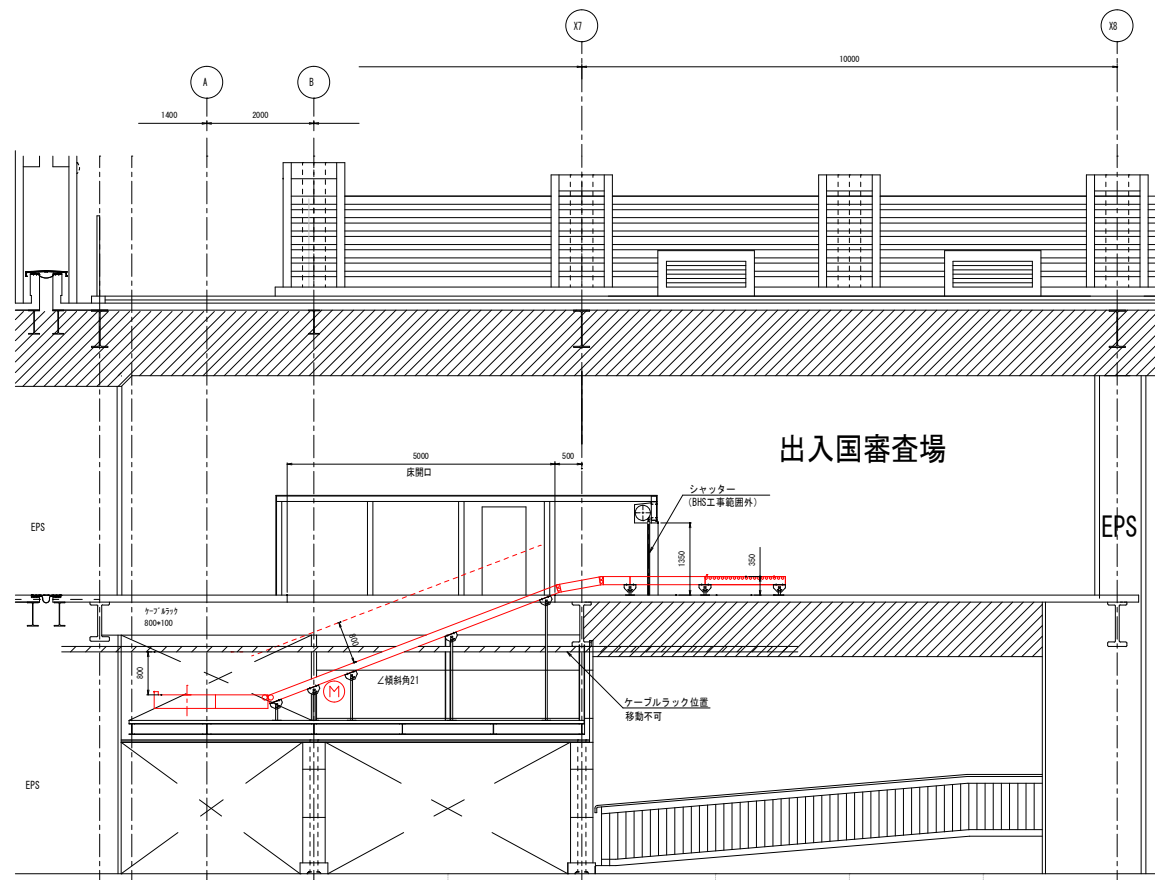

工事名称	那覇クルーズターミナル荷物搬送設備設置工事	工事年度	令和6年度
工事場所	那覇市若狭地先(那覇市若狭1丁目28)	図面名称	BHS1・5F&2F断面
発注機関	那覇港管理組合 企画建設部 計画建設課	図面尺	A1:S=1/50 A3:S=1/100
図面番号	A-52		
設計	管理建築士	設計	図
校印		校印	
資格者氏名	(株)アーキSD		
登録番号	第一級建築士大臣登録第218581号		
所在地	沖縄県宜野湾市普天間2-47-16		

ポリエチレン難燃糸※防炎ラベル付
4000/50本/40mm目

目隠し(ターボリン)
(防炎仕様ワンナップ1類)

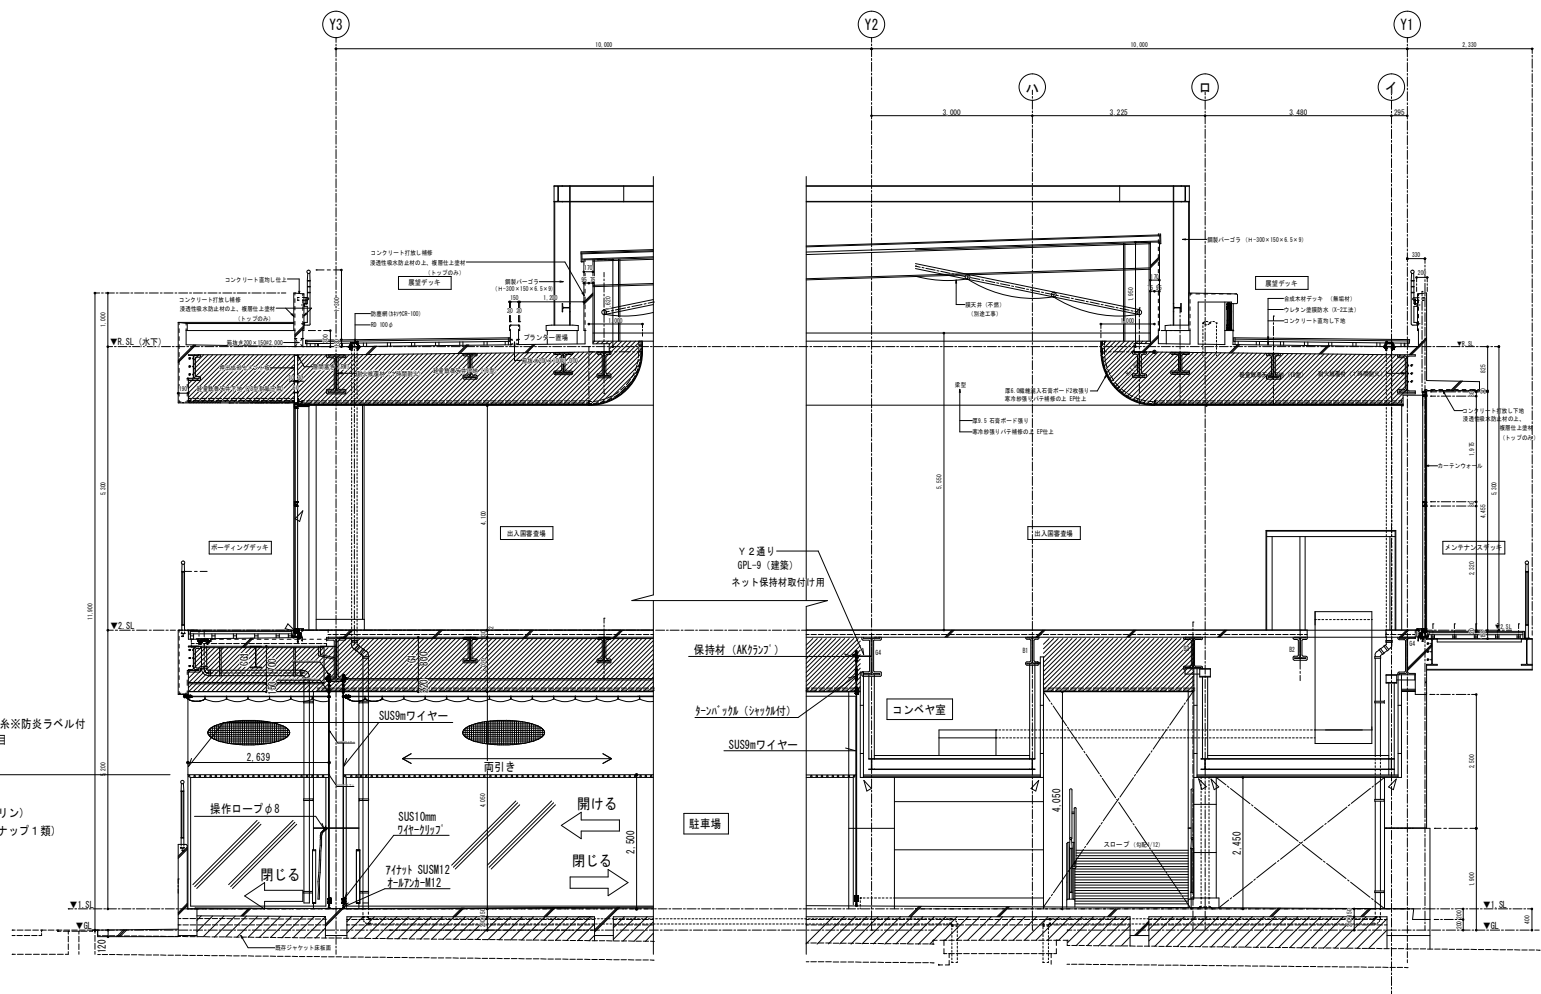

間仕切ネット詳細図2 S=1/50

工事名称	那覇クルーズターミナル荷物搬送設備設置工事	工事年度	令和6年度
工事場所	那覇市若狭地先(那覇市若狭1丁目28)	図面名称	間仕切ネット詳細図2
発注機関	那覇港管理組合 企画建設部 建設課	縮尺	A1:S=1/50 A3:S=1/100
図面番号			A-54
摘要	管理建築士 設計 製図		
検印	設計者氏名 新里 均		
	登録番号 一級建築士大臣登録第218581号		
	所在地 沖縄県宜野湾市普天間2-47-16		